东莞市望牛墩镇洲涡村美丽幸福村居建设 艺社工程施工图设计

I

- 洲涡村曲



深圳市现代城市建筑设 计有限公司

SHENZHENMODERN CITYARCHITECTUREDESIGN Co., Ltd.

二0一五年四月

	今	第	IIII	米		
中本	極	W	浴	图幅	张 数	备注
1	M-01	图纸目录		A2		
2	S-01	设计说明		A2		
ယ	XZ-01	陈氏宗祠现状平面图	面图	A2		
4	XZ-02	陈氏宗祠现状屋顶平面图	量项平面图	A2		
5	XZ-03	现状正立面图		A2		
6	XZ-04	现状—进背立面图	函	A2		
7	XZ-05	现状二进正立面图	國	A2		
∞	XZ-06	现状背立面图		A2		
9	XZ-07	现状右侧立面图	Y241	A2		
10	XZ-08	现状左侧立面图	724	A2		
11	XZ-09	现状1-1剖面图		A2		
12	XZ-10	现状2-2剖面图		A2		
13	XZ-11	现状3-3剖面图		A2		
14	WX-01	陈氏宗祠修缮平面图	F 面图	A2		
15	WX-02	陈氏宗祠铺装平面图	F 面图	A2		
16	WX-03	陈氏宗祠屋顶平面图	石面图	A2		
17	WX-04	正立面图		A2		
18	WX-05	一进背立面图		A2		
19	WX-06	二进正立面图		A2		
20	WX-07	背立面图		A2		
21	WX-08	右侧立面图		A2		
22	WX-09	左侧立面图		A2		
23	WX-10	1-1剖面图		A2		
24	WX-11	2-2剖面图		A2		
25	WX-12	3-3剖面图		A2		

序号 图幅 保 数 备注 26 XT-01 人口大门洋唇 A2 27 XT-01 正春大样 A2 28 XT-02 一進山境大样 A2 29 XT-03 二進山境大样 A2 30 XT-04 博士及為着草大样 A2 31 XT-05 封衛成大群 A2 31 XT-06 身可要大样 A2 32 XT-07 人口大门洋唇 A2 33 XT-07 人口大门洋唇 A2 34 XT-08 房取门洋唇 A2 35 XT-09 柱湖大将及新门大群 A2 35 XT-09 柱湖大将及新门大群 A2 36 SS-01 参排水平面图、建源林不面图、全源林不面图、全源排水平面图 A2 40 DS-02 養康大門海園 A2 40 DS-02 養療大門海園 A2 42 JS-01 環境大門海園 A2 43 GS-01 環境大門海園 A2 35 基本 A2 36 表現 A2		浴	纸目	米	
XT-01 入口大门详图 A2 A2 XT-01 正善大样 A2 A2 A2 A2 A2 A2 A2 A				酃	数
XI-01 正養大样 A XI-02 一进山塘大样 A XI-03 二进山塘大样 A XI-04 博古及卷草大样 A XI-05 封檐板大样 A XI-06 虾弓架大样 A XI-07 入口大门详图 A XI-09 桂碳大杆及板门并图 A XI-09 桂碳大石程图例 A SS-01 姜排水迁程图例 A DS-02 黄氨银电气强电滤明 A DS-02 黄塘大村函面图 A JS-01 围塘、大门华面图 A GS-01 围塘、大门结构图 A A A A A A A A A A A A A B A A A A A A A A A B A B A B A B A B A B A <	26	XT-01	入口大门详图	2	
XI-02 一进山墙大样 A XI-03 二进山墙大样 A XI-04 博古及卷草大样 A XI-05 封檐板大样 A XI-06 斯弓梁大样 A XI-07 人口大门详图 A XI-09 柱础大样及板门关样 A SS-01 会排水过程图例 A SS-02 给排水产面图、屋顶排水平面图 A DS-01 建筑电气强电说明 A JS-02 围墙、大门平面图 A GS-01 围墙、大门等面图 A A A A A A A	27	XT-01	正脊大样	A2	
XI-03 二进山墙大样 A XI-04 博古及卷草大样 A XI-05 封檐板大样 A XI-06 虾弓梁大样 A XI-07 人口大门详图 A XI-09 柱础大样及板门大样 A XI-09 柱础大样及板门大样 A SS-01 经排水工程图例 A DS-02 台展统电气强电说明 A DS-02 首层强电平面图 A JS-01 围墙、大门结构图 A GS-01 围墙、大门结构图 A A A	28	XT-02	一进山墙大样	A2	
XI-04 博古及卷草大样 A XI-05 封檐板大样 A XI-06 虾弓梁大样 A XI-07 人口大门详图 A XI-08 屏风门详图 A XI-09 柱础大样及板门大样 A SS-01 给排水工程图例 A SS-03 屋项排水平面图 A DS-01 建筑电气强电滤明 A JS-01 围墙、大门车面图 A GS-01 围墙、大门结构图 A A B A A A B A B A B B B A B A B A <td>29</td> <td>XT-03</td> <td>二进山墙大样</td> <td>A2</td> <td></td>	29	XT-03	二进山墙大样	A2	
XI-05 封橋板大样 A XI-06 虾弓梁大样 A XI-07 入口大门详图 A XI-09 在础大样及板门大样 A XI-09 在础大样及板门大样 A SS-01 给排水工程图例 A SS-03 屋顶排水平面图、屋顶排水平面图 A DS-02 背层短电平面图 A JS-01 围墙、大门平面图 A GS-01 围墙、大门结构图 A A A	30	XT-04	博士及卷草大样	A2	
XI-06 虾弓梁大样 A XI-07 人口大门详图 A XI-08 屏风门详图 A XI-09 柱础大样及板门大样 A SS-01 给排水工程图例 A SS-03 屋顶排水平面图、屋顶排水平面图 A DS-01 建筑电气强电说明 A JS-01 围墙、大门华面图 A GS-01 围墙、大门结构图 A GS-01 围墙、大门结构图 A	31	XT-05	封檐板大样	A2	
XT-07 人口大门详图 A XT-08 屏风门详图 A XT-09 柱础大样及板门大样 A SS-01 会排水设计说明 A SS-02 给排水工程图例 A DS-01 建筑电气强电说明 A DS-02 首层强电平面图 A JS-01 围墙、大门平面图 A GS-01 围墙、大门结构图 A A A	32	XT-06	虾弓梁大样	A2	
XT-08 屏风门详图 A XT-09 柱砌大样及板门大样 A SS-01 给排水过程图例 A SS-02 给排水工程图例 A DS-01 建筑电气强电说明 A DS-02 首层强电平面图 A JS-01 围墙、大门车面图 A GS-01 围墙、大门结构图 A A B A B A B A B A B A B A B A B B B B B B B B B B B B B B B B	33	XT-07	入口大门详图	A2	
XT-09 柱砌大样及板门大样 A SS-01 给排水设计说明 A SS-02 给排水工程图例 A SS-03 屋项排水平面图、屋项排水平面图 A DS-01 建筑电气强电说明 A JS-02 首层强电平面图 A JS-02 围墙、大门车面图 A GS-01 围墙、大门结构图 A A A	34	XT-08	屏风门详图	A2	
SS-01 给排水工程图例 A SS-02 给排水工程图例 A SS-03 屋项排水平面图、屋项排水平面图 A DS-01 建筑电气强电说明 A JS-02 围墙、大门平面图 A JS-01 围墙、大门结构图 A GS-01 围墙、大门结构图 A	35	XT-09	柱础大样及板门大样	A2	
SS-02 给排水工程图例 A SS-03 屋项排水平面图、屋项排水平面图 A DS-01 建筑电气强电说明 A JS-02 围墙、大门平面图 A GS-01 围墙、大门结构图 A A A	36	SS-01	给排水设计说明	A2	
SS-03 屋项排水平面图、屋项排水平面图 A DS-01 建筑电气强电说明 A DS-02 直墙、大门平面图 A JS-02 围墙、大门车面图 A GS-01 围墙、大门结构图 A A A	37	SS-02	给排水工程图例	A2	
DS-01 建筑电气强电说明 A DS-02 首层强电平面图 A JS-01 围墙、大门平面图 A GS-01 围墙、大门结构图 A A A	38			\triangleright	
DS-02 首层强电平面图 A JS-01 围墙、大门华面图 A GS-01 围墙、大门结构图 A	39	DS-01	建筑电气强电说明	A2	
JS-01	40	DS-02	首层强电平面图	A2	
JS-02 围墙大样图 A GS-01 围墙、大门结构图 A	41			A2	
GS-01 围場、大门结构図 A A A A A A A A A	42		围墙大样图	A2	
	43				

采暖通风 HVAC	给排水 PLUMBING	结构 STRUCT.	建筑 ARCHI.	会 签 COORDINATION
SITE ME	燃 GAS	弱电 AUTOAMTION	强 电 ELEC.	A NATION

野注 DESCRIPTIONS

SHENZHEN MODERN CITY ARCHITECTURE DESIGN Co.,Ltd. 國家母委工程设计在专辑专:A144010599 MATIDMAL ARCHITECTURAL DESIGN LICENSE No.A440010599	现代城市建筑设计有限公司	※ ※ ※ ※ ※ ※ ※ ※ ※ ※ ※ ※ ※ ※ ※ ※ ※ ※ ※
--	--------------	---------------------------------------

工程名称 PROJECT 东莞市望牛養鎮洲湯村美丽幸福村居建设

建设单位 CUENT 东莞市塑牛覆镍洲涡村村民委员会

子项名称 MEMBRA PROJECT 洲涡村曲艺社工程

₩

图纸目录

項目负责 CAPTAIN 审核 EXAMINED BY 事皮 APPROVED BY 中业负责 CHIEF ENG! ウHECKED BY 改计 DESIGNED BY

乐 张 黄 黄 规 观 搬 搬 觀 戲 龍 龍 戲 園 園 悲 击 武 贵 聚 磐

设计说明

- 一、工程名称:东莞市望牛墩镇洲涡村美丽幸福村居建设——洲涡村曲艺社工程
- -、建设地点:东莞市望牛墩镇洲涡村
- 、建设规模:"陈氏宗祠"修缮
- 四、、设计依据:
- 1、《建筑设计防火规范》(GB500016-2006)
- 、《古建筑木结构维护与加固技术规范》(GB50165-92)
- 3、《古建筑修建工程质量检验评定标准(南方地区)》(GJJ70-96)

Ħ

沙里

文物进行修缮、保养、迁移,必须遵守不改变文物原状的原则"规定。

修缮过程中应遵守国家的有关法律,结合历史情况和现实状况,依据《中华 人民共和国文物保护法》"对不可移动

六、修缮项目及主要工艺要求

1、屋面: 揭顶重铺

- (1) 底瓦先刷白灰水。面瓦按迭七露三法重铺;瓦片采用素陶瓦片,瓦当(筒瓦)采用素瓦当;前后披桷板上各钉钉铁瓦钹二排;屋面檐口和脊底瓦拉01mm 紫铜丝;檐口底瓦按对瓦法重铺;屋面与墙交接处及屋面与脊交接处均加1mm 厚铅皮防水。
- (2) 重新做博古正脊和垂脊, 重新做灰塑及填彩。

2、封檐板、桷板、飞椽、檩条:

对于单件损毁率超过20%的檩条或椽子应按照原有材质更换,损毁率不足20%的应原样修复。

(1)前檐廊封檐板320x40菠萝格木才,修复并重新刷漆;后檐廊按原有规格采用菠萝格木重做封檐板280x30mm;中厅按原有规格采用菠萝格木重做封檐板320x40mm;两侧连廊采用菠萝格木重做封檐板200x30mm。

封檐板顶端应与最后—根挂瓦条平齐,且比其它挂瓦条高出25mm,以保证檐口第—块瓦的平直。

- (2)须更换的木桷板约占80%,桷板采用30*100mm@240菠萝格木,飞椽采用55×80×800mm@240菠萝 §木,整体刷防虫防腐药剂二遍,桷板、飞椽面(与瓦片相接处)涂无焦油沥青防腐,面油黑色醇酸漆。
- (3)更换开裂、腐朽严重的檩条(第一进更换40%,第二进更换70%,两侧连廊采用菠萝格木做新檩条)。建筑约有40%的檩条腐朽发霉,需对其进行更换。采用优质菠萝格木重做檩条,中厅脊檩为Ø300,其余为Ø200;前檐廊及后檐廊脊檩为Ø280,其余为Ø200;

標条整体做防虫防腐药处理,中厅脊標油红色醇酸漆,其它標条油荔枝壳色醇酸漆二遍,標条入墙部分刷热沥青防腐。

乙数加

- (1) 前檐廊斗拱梁架保存较好;
- (2) 后檐廊及中厅梁架有约30%霉变、开裂。
- (3) 连廊梁架采用菠萝格木重新制作。
- (4)木构件裂损部分应修复,木构件虫蛀、歪闪、霉变较为严重裂的,应根据实际情况予以更换,加固梁架。梁柱木料采 用菠萝格木。
- (5) 铲除所有保存梁架破损油漆面,整体刷防虫防腐药剂二遍,刮腻子二遍,面刷荔枝壳色醇酸漆。梁头入墙或入石柱部分均刷热沥青防腐。梁柱木料采用菠萝格木。整体刷防虫防腐药剂二遍,刮腻子二遍,面刷荔枝壳色醇酸漆。梁头入墙或入石柱部石柱部分均刷热沥青防腐。

- (1)墙体应小心拆除,尽可能多地保留完整的青砖。缺失的青砖可用同尺寸的旧砖补充。墙体应摄取影像资料,记录顺丁砖砌法。 重新砌筑青砖清水墙,砖面应平整,灰缝应饱满平直,缝宽不大于8mm。
- (2) 清理和拆卸损坏砖墙时,应将砖块逐层揭起,分类码放;砌筑时,应保持原墙尺寸和式样。拆除后开的门窗洞口,并重新砌筑青砖清水墙。重新砌筑青砖墙时应按原墙壁的构造、尺寸和做法。应做到灰缝平直,灰浆饱满,外观保持原样。
- (3) 重做砖檐线(面刷白色外墙涂料)。内墙面铲除白灰水,清洗内、外墙面,恢复青砖清水墙。所有青砖墙面刷憎水剂。
- (4) 外墙博风刷黑,重做卷草山花灰塑。内博风重新刷黑。

5、地面: 所有现状地面需小心挖开地面

- (1)第一进前檐廊两侧恢复建筑原有塾台;中间重铺30厚1000x400麻石地面(工字缝)30厚600x300麻石压边。第一进后檐廊地面用35厚370x370古阶砖45度斜铺。
- (2) 左右厢房地面用35厚370x370古阶砖45度斜铺,预留120厚800x180白麻石门槛石。
- (3) 天井地面重铺110厚1000×400麻石地板(工字缝),天井预留金钱孔排水孔,接市政排水系统。 (4) 二进地面用50厚370×370古阶砖45度斜铺,采用30厚600×300麻石压边。
- 6、石构件:

重砌前应清洗整洁麻石柱、柱础、门枕石,红砂岩墙脚石等所有石头构件,面刷保护液。

(1) 头门入口大门、两侧厢房入口木门及中厅后面两个门均采用菠萝格木制作。

8、油漆工程

- (1) 铲除保留的所有木材面的破损油漆面。(2)刮腻子、填缝、打磨二遍;
- (3) 底刷醇酸磁漆配套用底漆一遍; (4) 面刷醇酸磁漆二道。
- (5) 所有木材面刷ACQ防虫防腐药剂。
- 9、所有的灰塑、卷草摄取影像资料后,参照原有纹样重做。做法采用草筋灰塑形,再用草筋灰批荡,最后彩绘。

八、其他

由于勘察时,受到条件限制,无法准确掌握建筑部分木构件的损坏情况,故在施工中,屋面卸瓦后,应先对所有檩条、桷板进行一次排查,准确掌握各木构件的损坏情况,采取相应的维修方法,并做好现场记录。

在施工期间,若图纸与施工现场有不相符之处,需设计方、业主和施工方三方确认后,由设计方重新出方案图纸,概算做相应 修改后方可继续施工。若图纸尺寸与现场有不符的,以现场测量尺寸为准。


署 沿 DESCRIPTIONS	采暖通风 HVAC	给排水 PLUMBING	结构 STRUCT.	建筑 ARCHI.	会 終 COORDINATION	
	SITE MA	点 GAS	弱 电 AUTOAMTION	强 电 ELEC.	w NATTON	


工程编号	版次第1版 EDITION No. 第1版	图别 建; DRAWING TYPE	图名	子项名称 MEMBRA PROJECT 洲涡村曲艺社工程	工程名称 PROJECT 东莞市望牛漿鎮渊涡村美丽幸福村居建设	建设单位 CUBAT 东莞市望牛養鎮溯湯村村民委员会	设计 DESIGNED BY	校 对 CHECKED BY	专业负责 CHIEF ENGI.	审定 APPROVED BY	审核 EXAMINED BY	火耳 火灰 CAPTAIN
	M H	施 DRA	设计说明	社工程	洲涡村美	養領洲洲	刘志销	黄国爱	黄国爱	乐能武	乐能武	乐能武
	期	图号。 DRAWING No.			#	村村						
	2015.04	S-01			福村居建设	民委员会						


築 地市	


現代城市建筑设计有限公司 SHENZHEN MODERN CITY ARCHITECTURE DESIGN Co.,Ltd.

国家甲氨工程设计证书编号: A144010599 ATIONAL ARCHITECTURAL DESIGN LICENSE No.A144010599

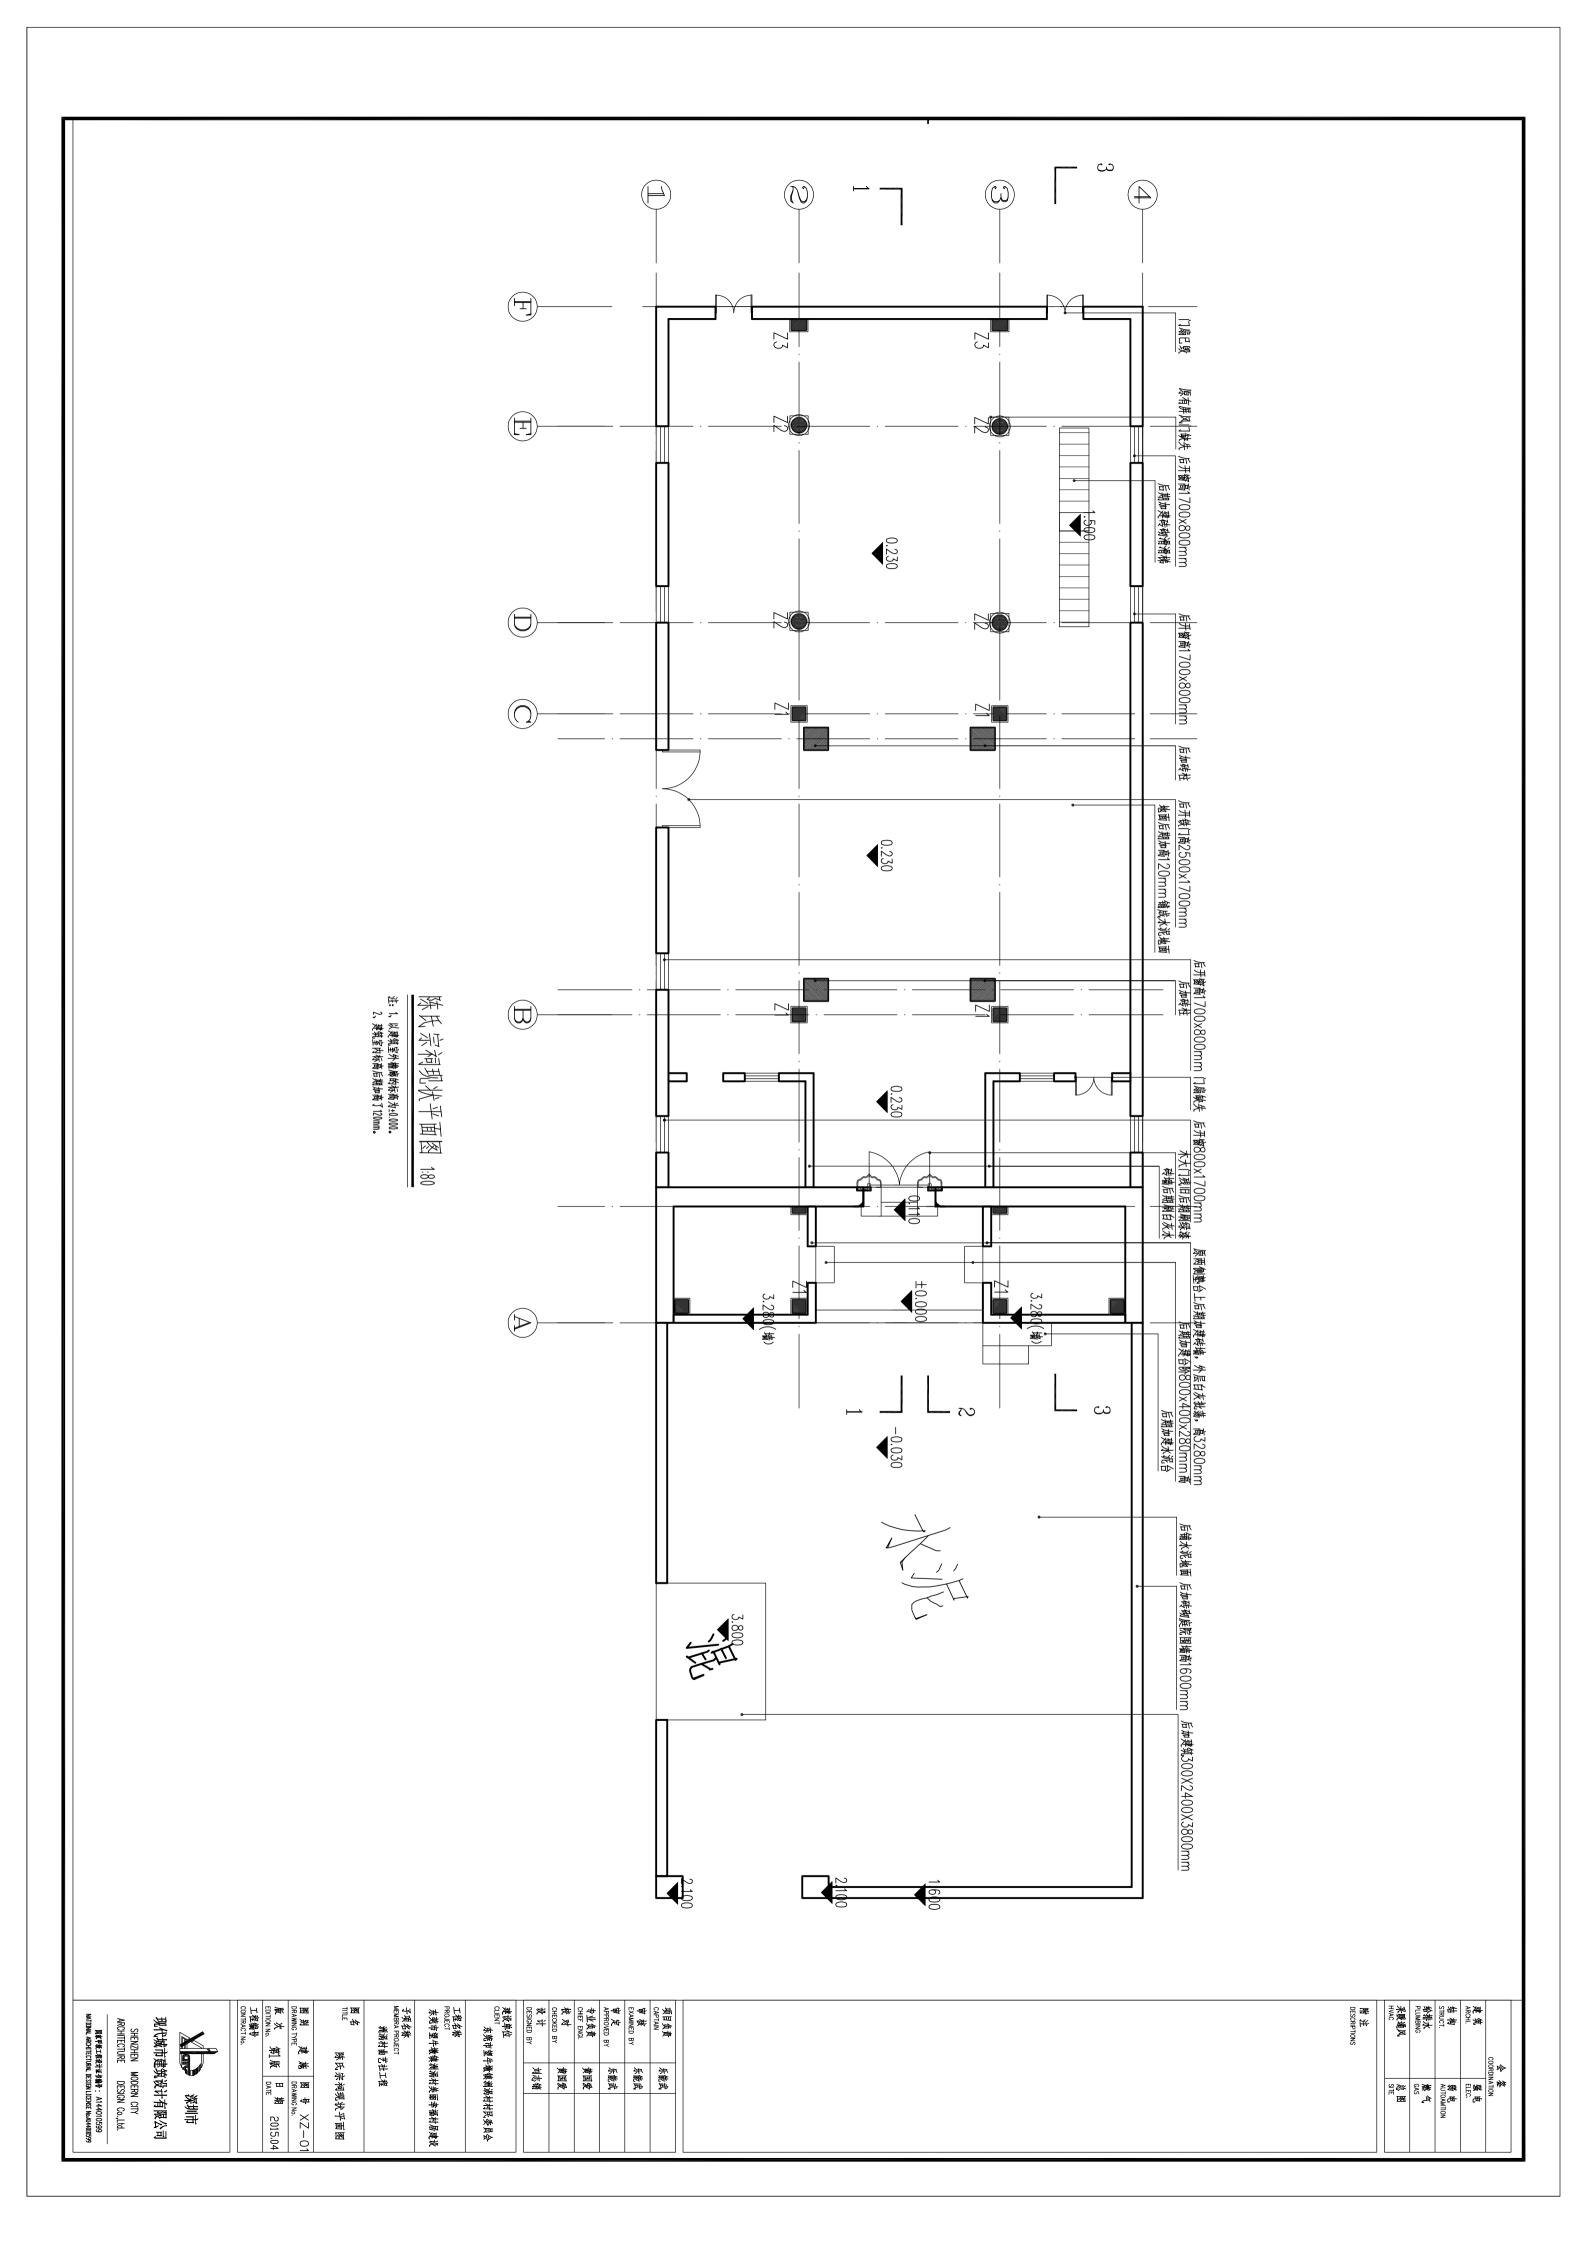

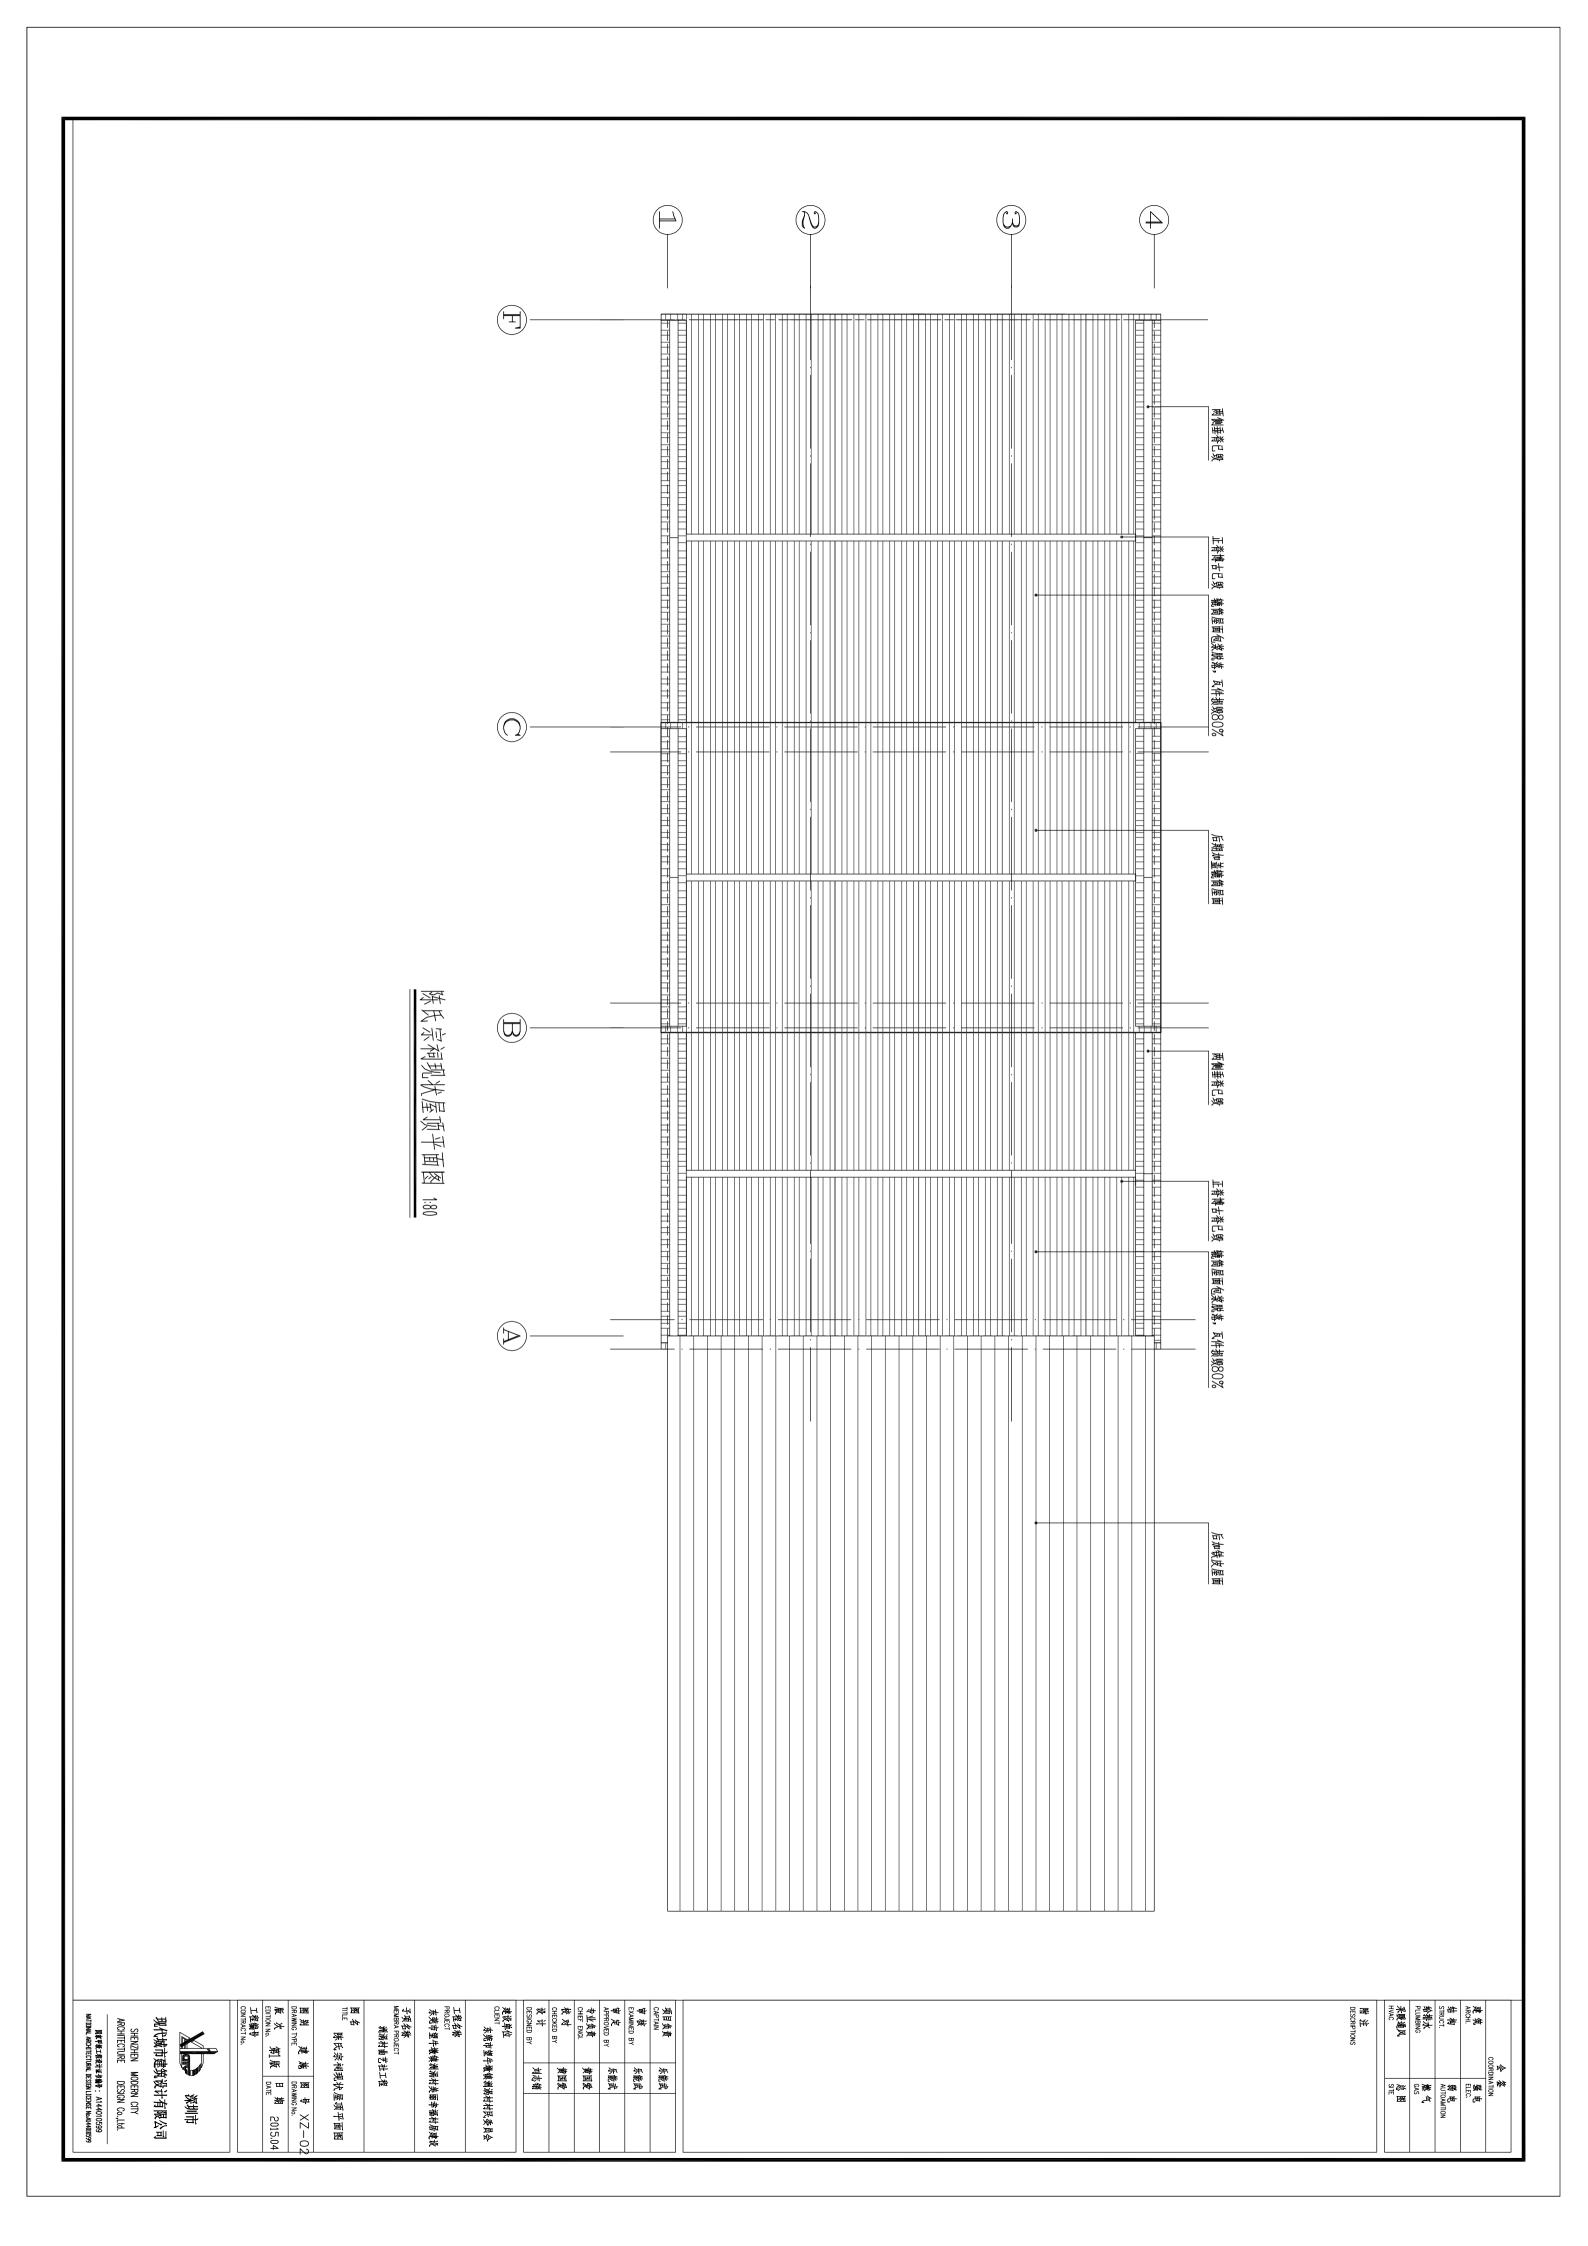

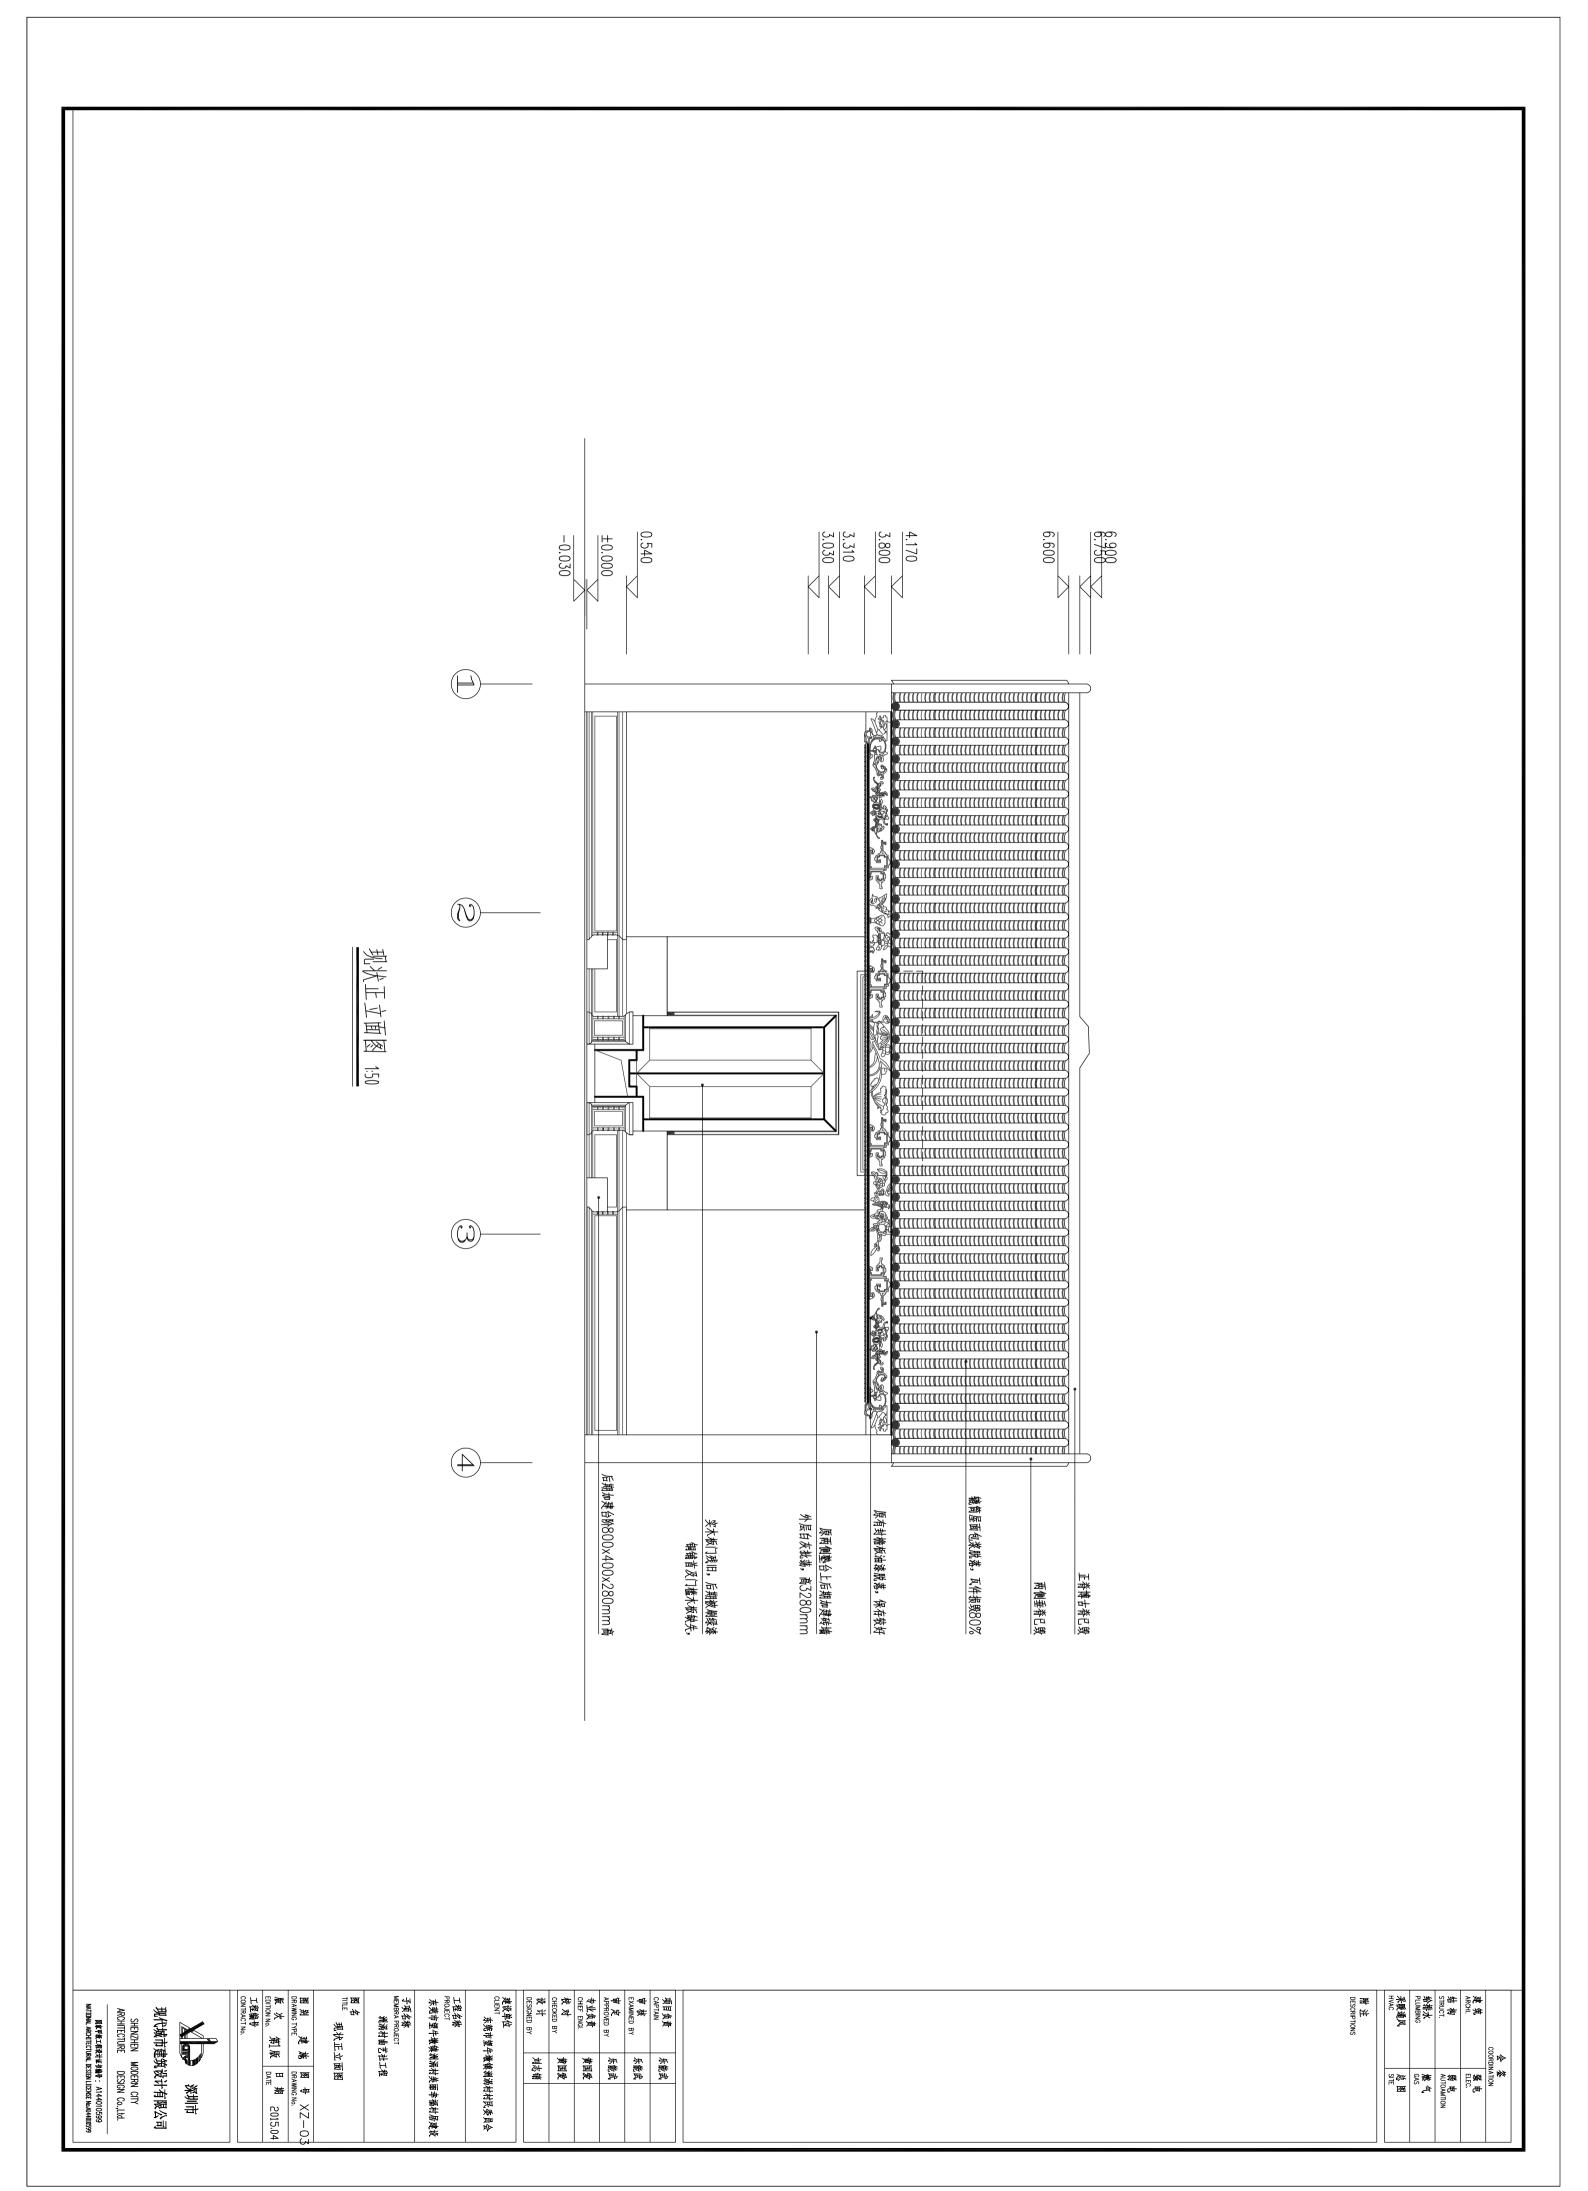

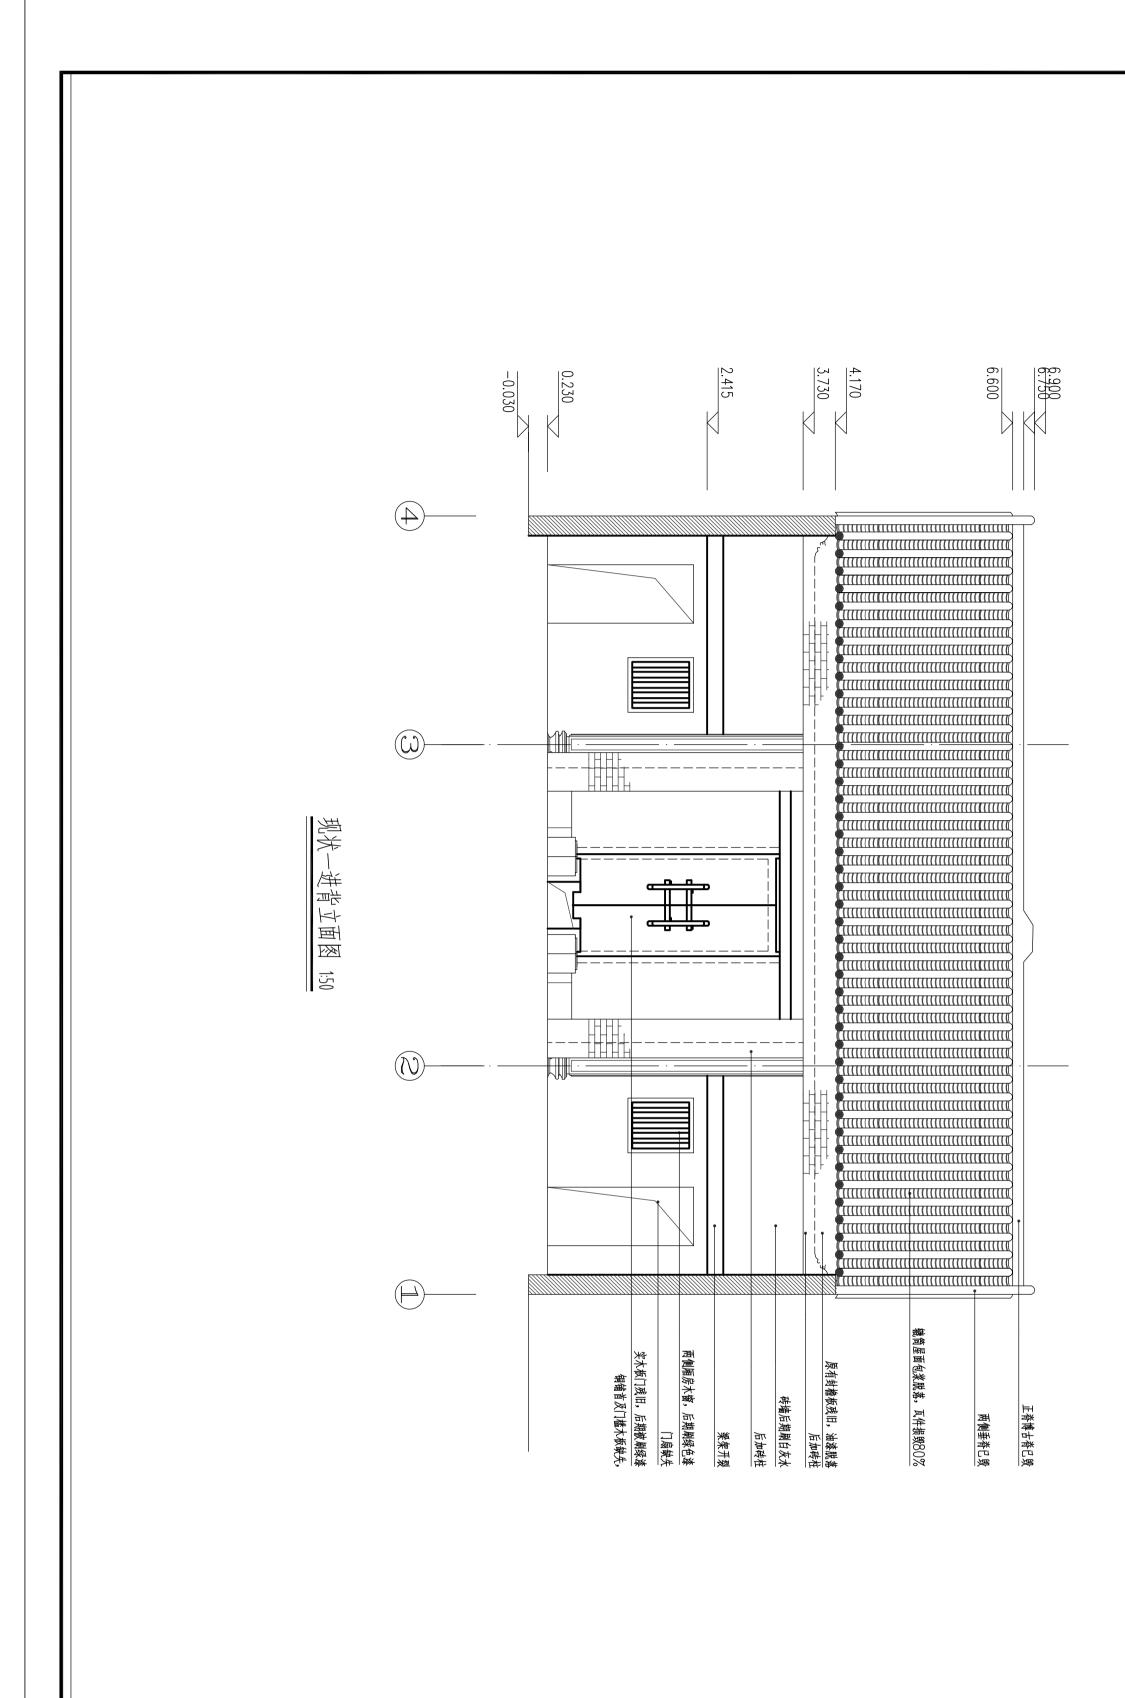

ARCH. ARCH. 结构 STRUCT. 给排水 PLUMBING HVAC SIE M AUTOWNION WATER THE COORDINATION WATER

野注 DESCRIPTIONS

现代城市建筑设	
筑设计有限公	深圳市


SHENZHEN MODERN CITY ARCHITECTURE DESIGN Co., ttd. 國家甲數二都設計正寺錄寺: A144010599 MNITDML MOSHTECTURAL TEXTION LICENSE No.A144010599

限公司

工程编号 CONTRACT No.	版次 第版 日期 2 EDITION No.	图别 建施图号 X DRAWING NO.	图名 7111 现状一进背立面图	子項名称 MEMBRA PROJECT 洲涡村曲艺社工程	工程名称 PROJECT 东莞市望牛黃鎮洲渦村美丽幸福村居建设	建设单位 CUENT 东莞市望牛養鎮洲滿村村民委員会
	期 2015.04	号 XZ一04	面图		爾幸福村居建设	易村村民委员会

原目负责 CAPTAIN 申 核 EXAMINED BY 申 反 APPROVED BY 专业负责 CHECKED BY CHECKED BY 及 対 CHECKED BY

负责	乐能武
娭 INED BY	乐能武
€ OVED BY	乐能武
负责	帝 国番

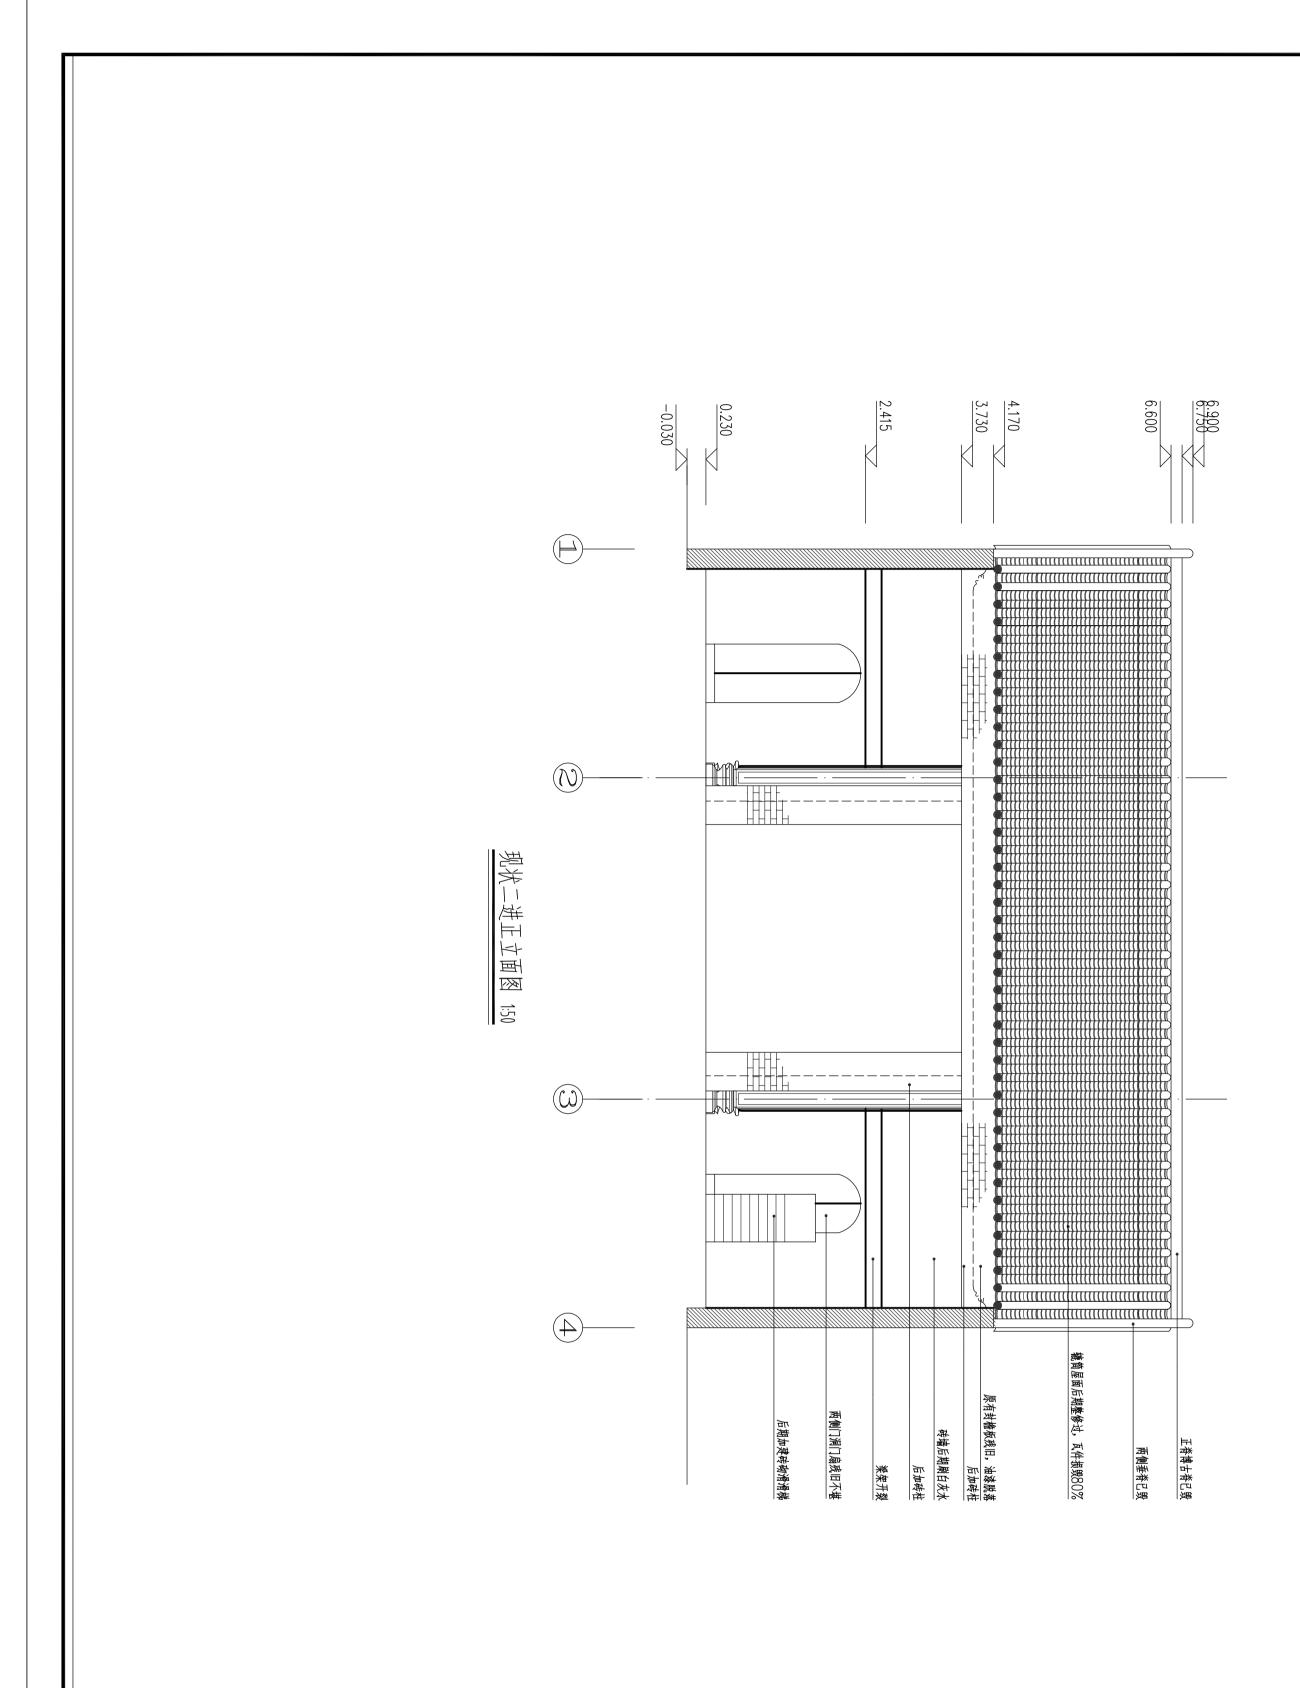

	T N4	T1 \\\	(0.355	_
な	采暖通风 HVAC	给排水 PLUMBING	结构 STRUCT.	ARCHI.
	· AND SEE	燃气 GAS	弱 电 AUTOAMTION	ELEC.

祭圳市	

SHENZHEN MODERN CITY
ARCHITECTURE DESIGN Co.,Ltd. 现代城市建筑设计有限公司

国家甲氧工程设计证专编号: A144010599 NATIONAL ARCHITECTURAL DESIGN LICENSE No.A144010599


工程编号	版 次 第1版 EDITION No. 第1版	图别 建施 DRAWING TYPE	图名 那班 现状二进
	日期 2015.04	图号XZ一05 DRAWING No.	进正立面图

子項名称 MEMBRA PROJECT 洲涡村曲艺社工程

业负责 EF ENGI.	黄国爱	
첫 ECKED BY	黄国爱	
SIGNED BY 十	刘志销	
没单位		

子项名称 MEMBRA PROJECT 洲涡村曲 艺社工程	PROJECT 东莞市塑牛嫩镇洲涡村美丽幸福村居建设	工程名称	建设单位 CLIENT 在基市增生基金	设计 刘志销	校对 CHECKED BY 黄国爱	专业负责 黄国爱 CHIEF ENGI.	审 定 APPROVED BY 乐能式	审核 EXAMINED BY 乐能武	项目负责 乐能式	
	村美丽幸福村居建设	20120 X X X	单位 在蒙古锡牛薯维洲混材料足泰品合	5.销	重爱	国爱	 民武	 	 ・ ・ ・ ・ ・ ・ ・ ・ ・ ・ ・ ・ ・	

采暖通风	给排水	结构	建筑	会 签
	PLUMBING	STRUCT.	ARCHI.	COORDINATION
网图	燃气 GAS	弱电 AUTOAMTION	强 电 ELEC.	WATION

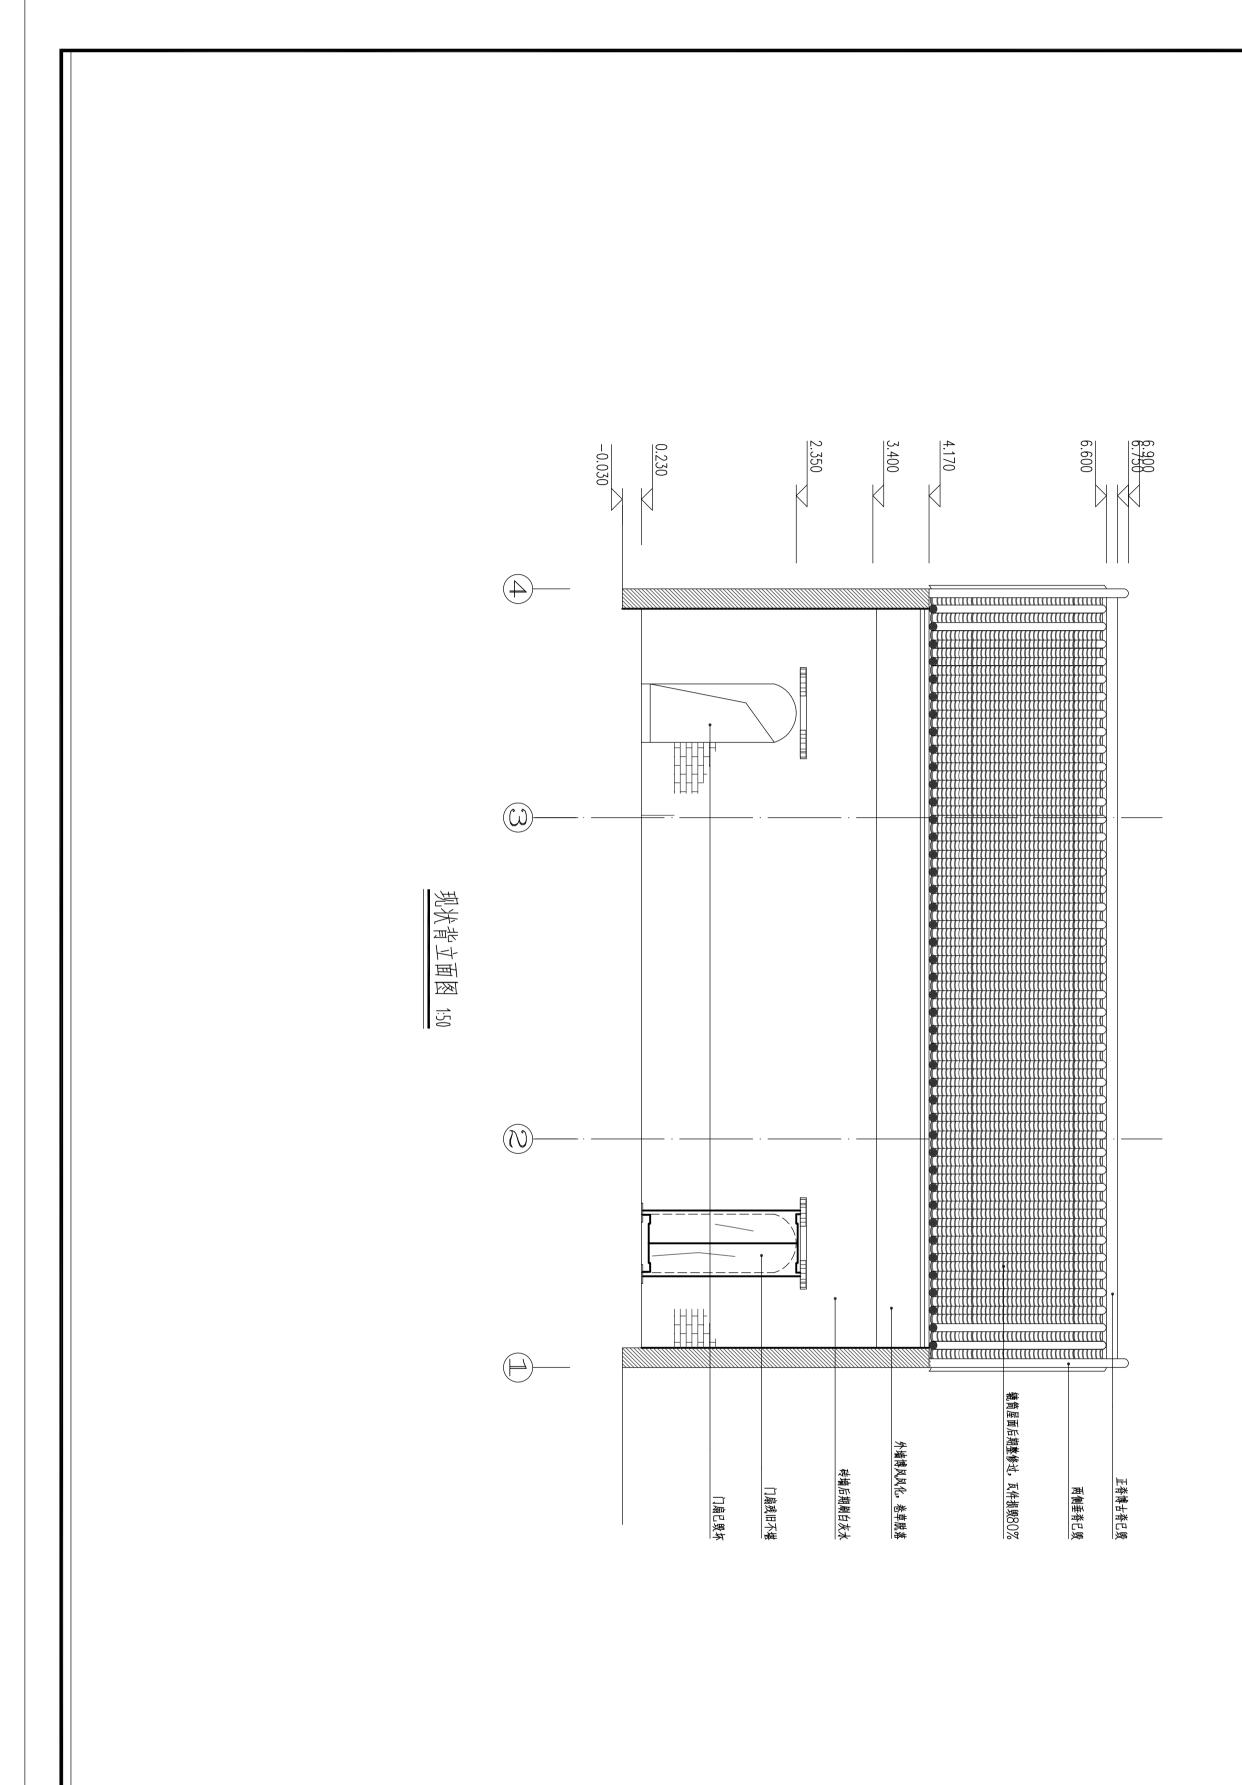

项目负责 CAPTAIN 申被 EXAMINED BY 申尼APPROVED BY 专业负责 CHEF ENGI. 校对 OHECKED BY 设计 DESIGNED BY

乐能武

乐 張 讃 黄 烈能能能 能 蛋 国 国 志武 武 爱 炙 缓 器

ARCH. ARCH. STRUCT. STRUCT. STRUCT. PLUMBING

野注 DESCRIPTIONS

现代城市建筑设	
设计有限公	深圳市

图别 基施 图号 XZ—06 DRAWNG TYPE DRAWNG No. 1 期 2015.04

子項名称 MEMBRA PROJECT 洲涡村曲艺社工程

工程名称 PROJECT 东莞市望牛欖鎮洲湯村美爾幸福村居建设


建设单位 CUENT 东莞市望牛墩鎮洲渦村村民委员会


₩ ₩


, 现状背立面图


国家甲氨工程设计证书编号: A144010599 NATIONAL ARCHITECTURAL DESIGN LICENSE No.A144010599 SHENZHEN MODERN CITY ARCHITECTURE DESIGN Co.,Ltd.


筑设计有限公司

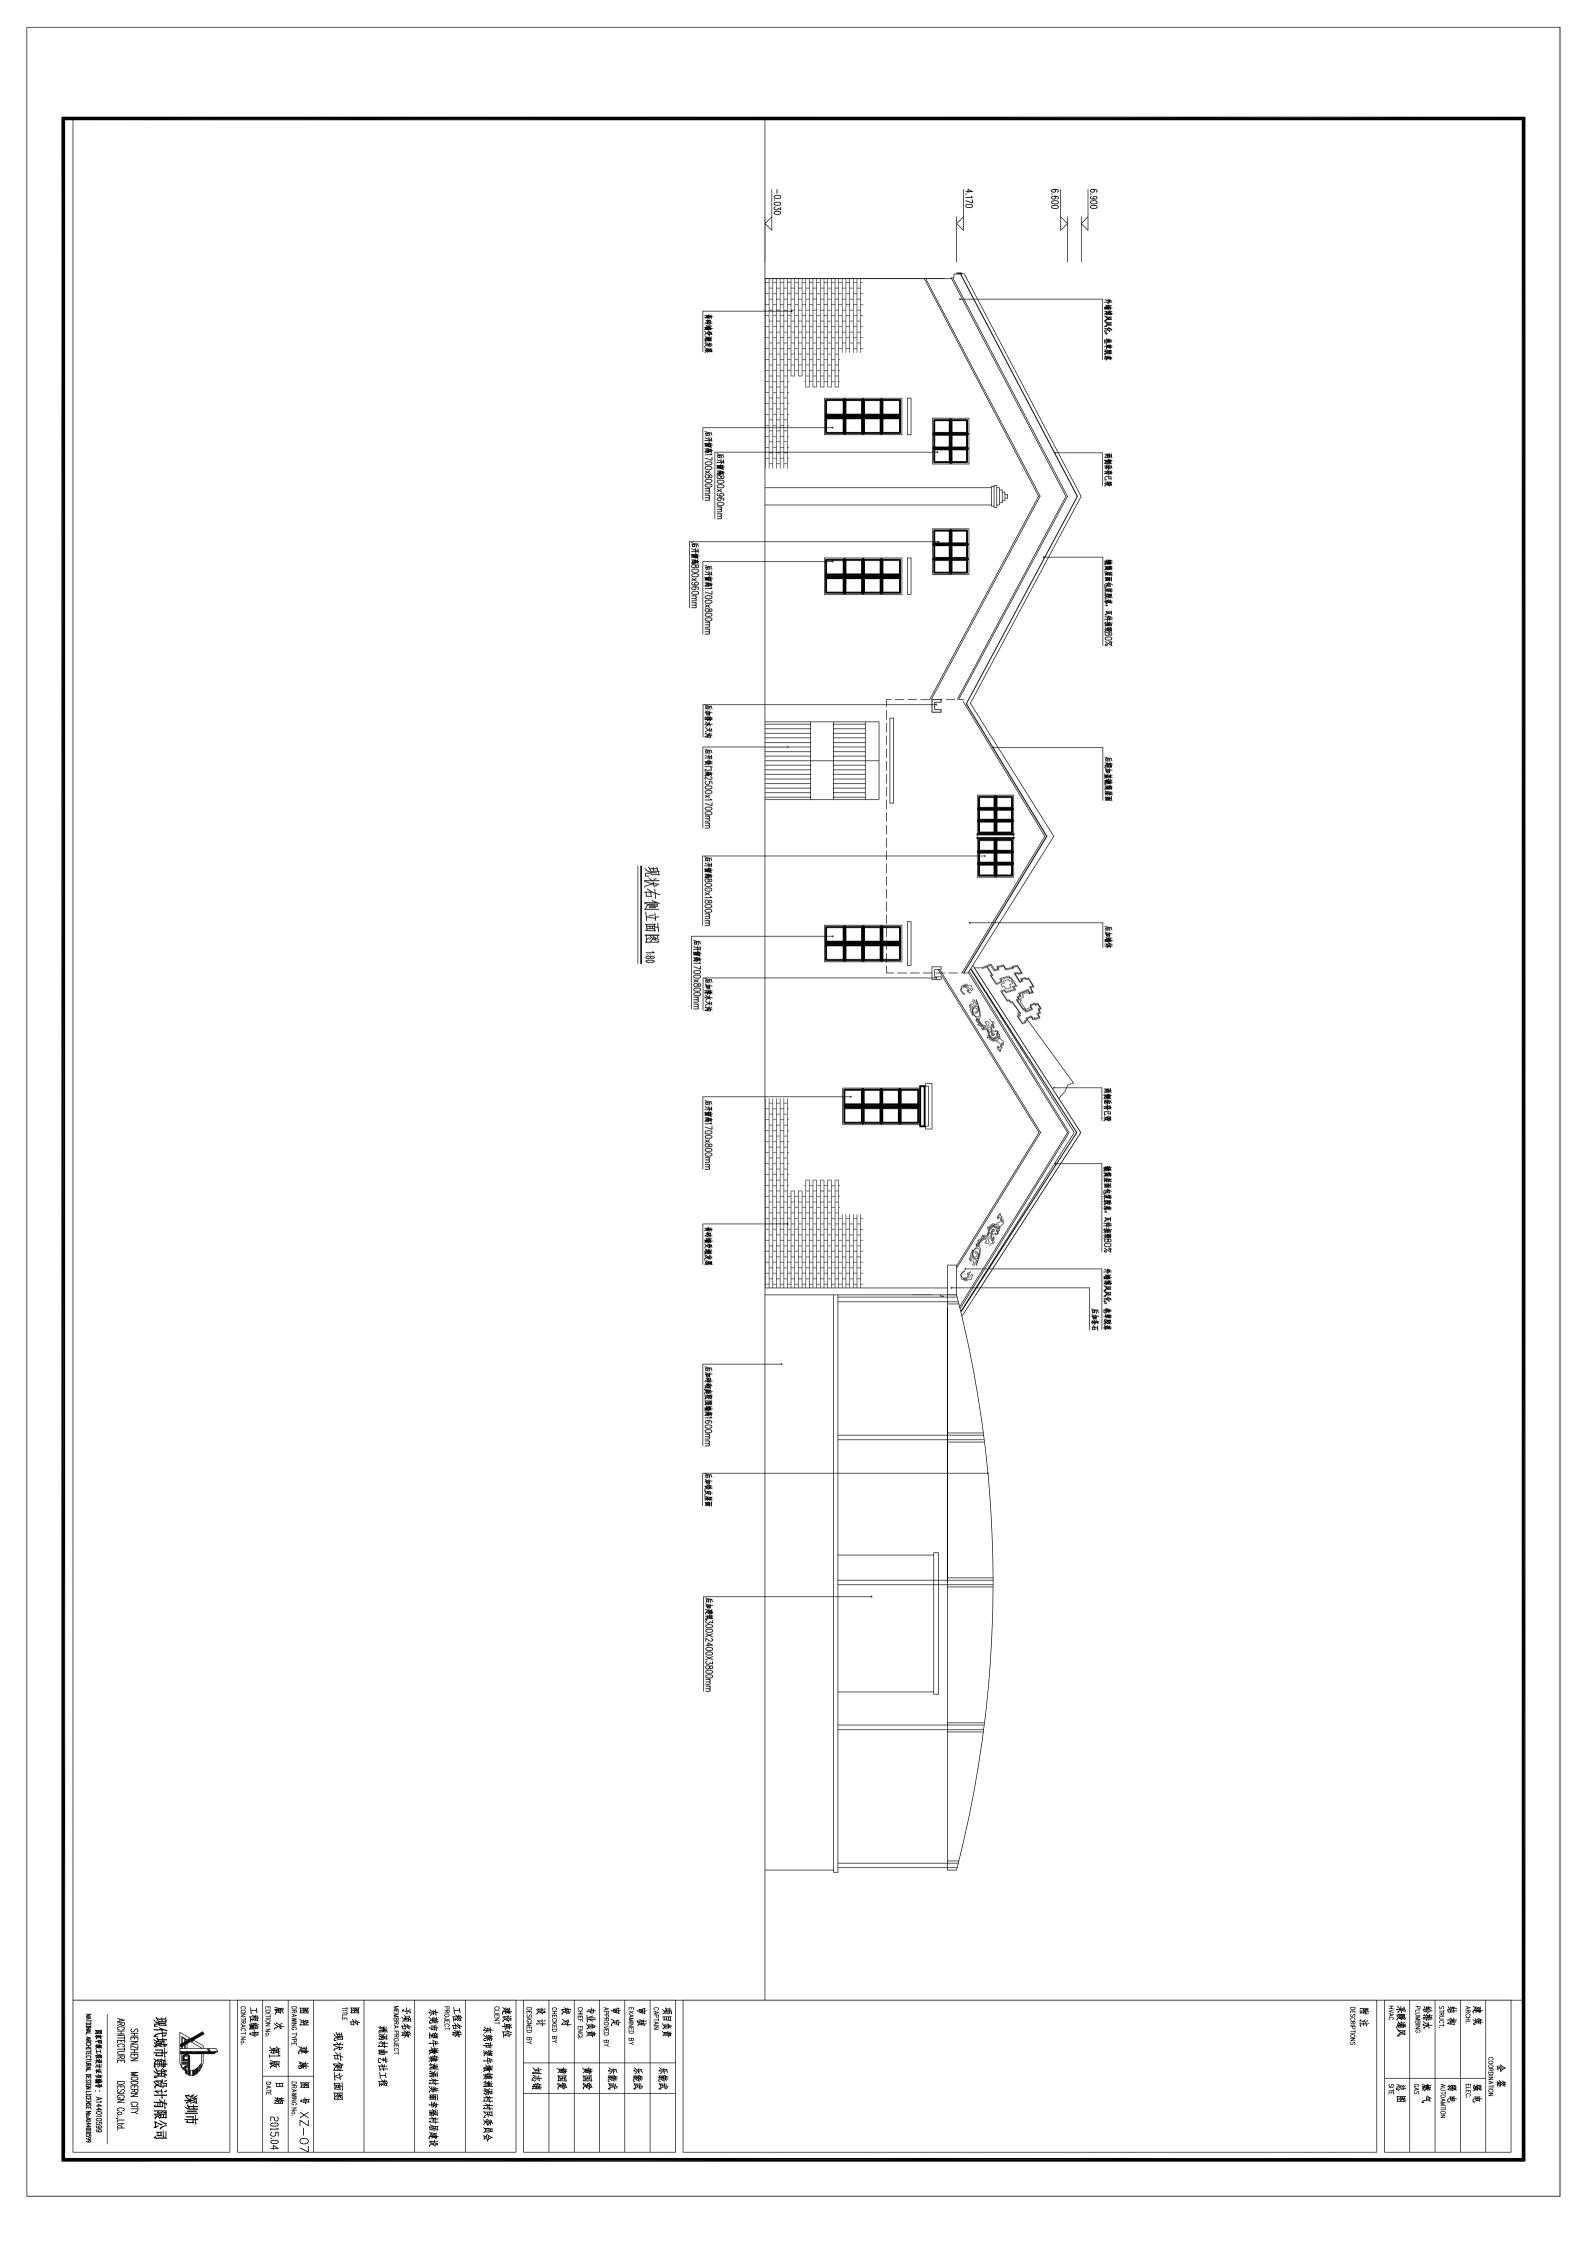

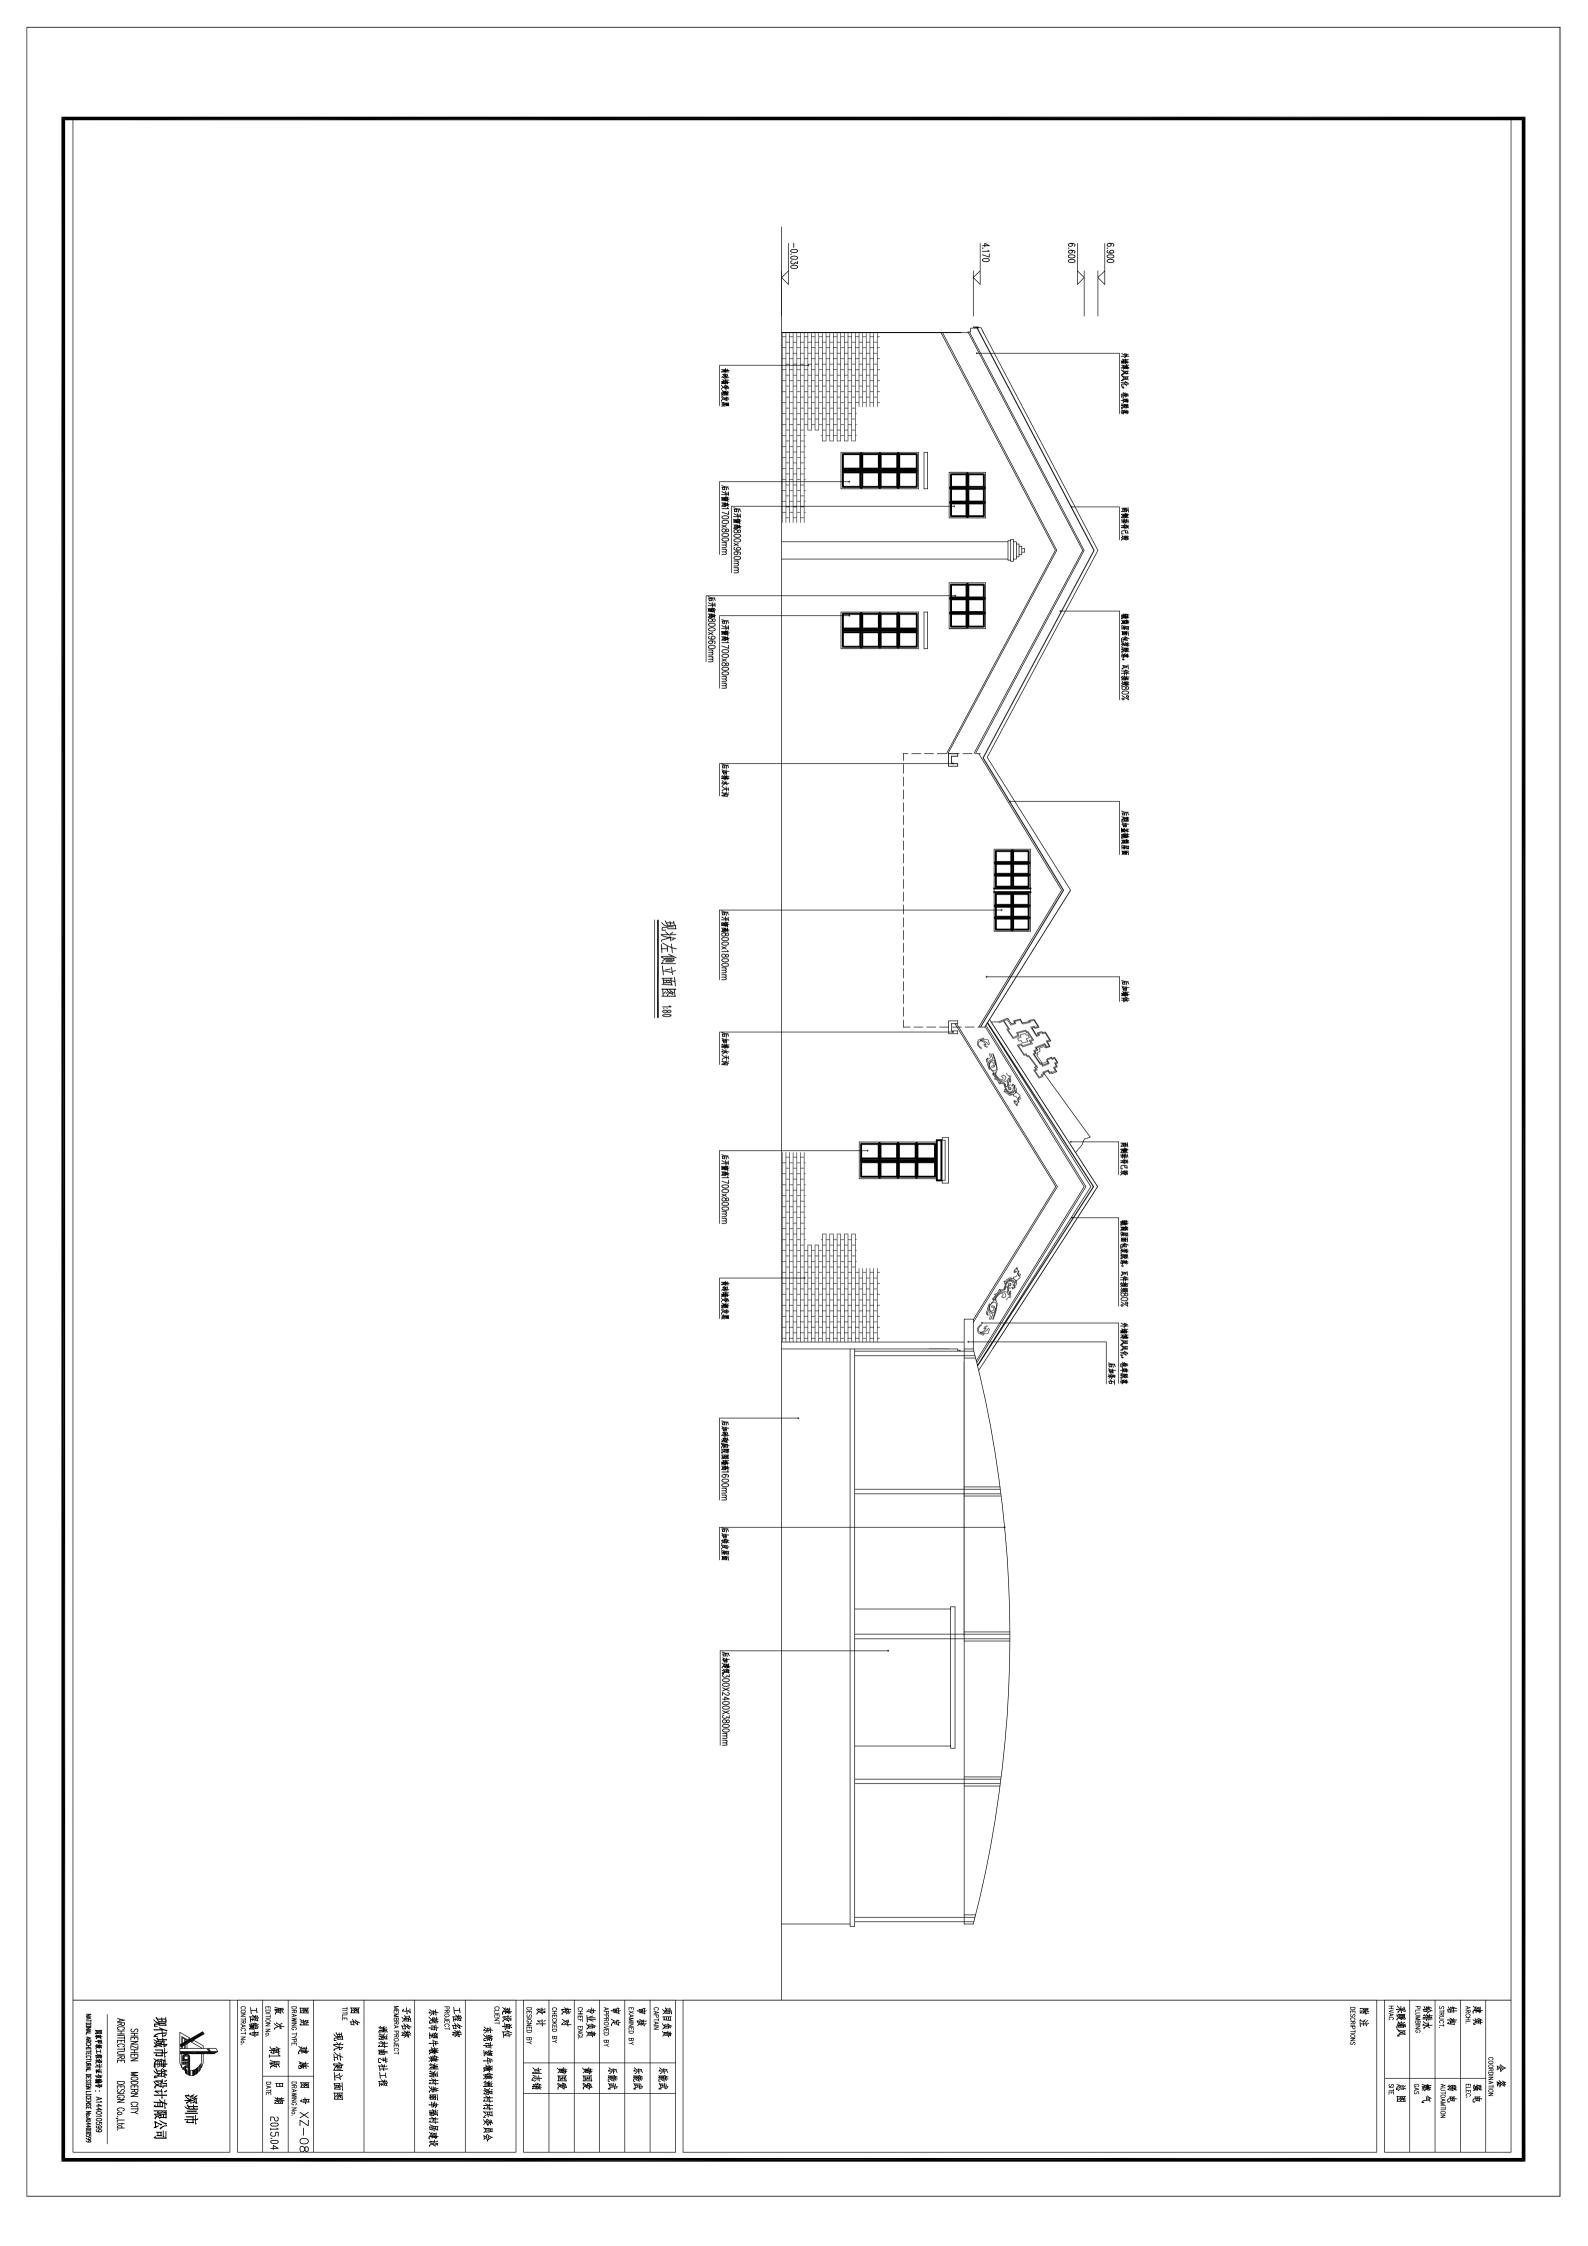


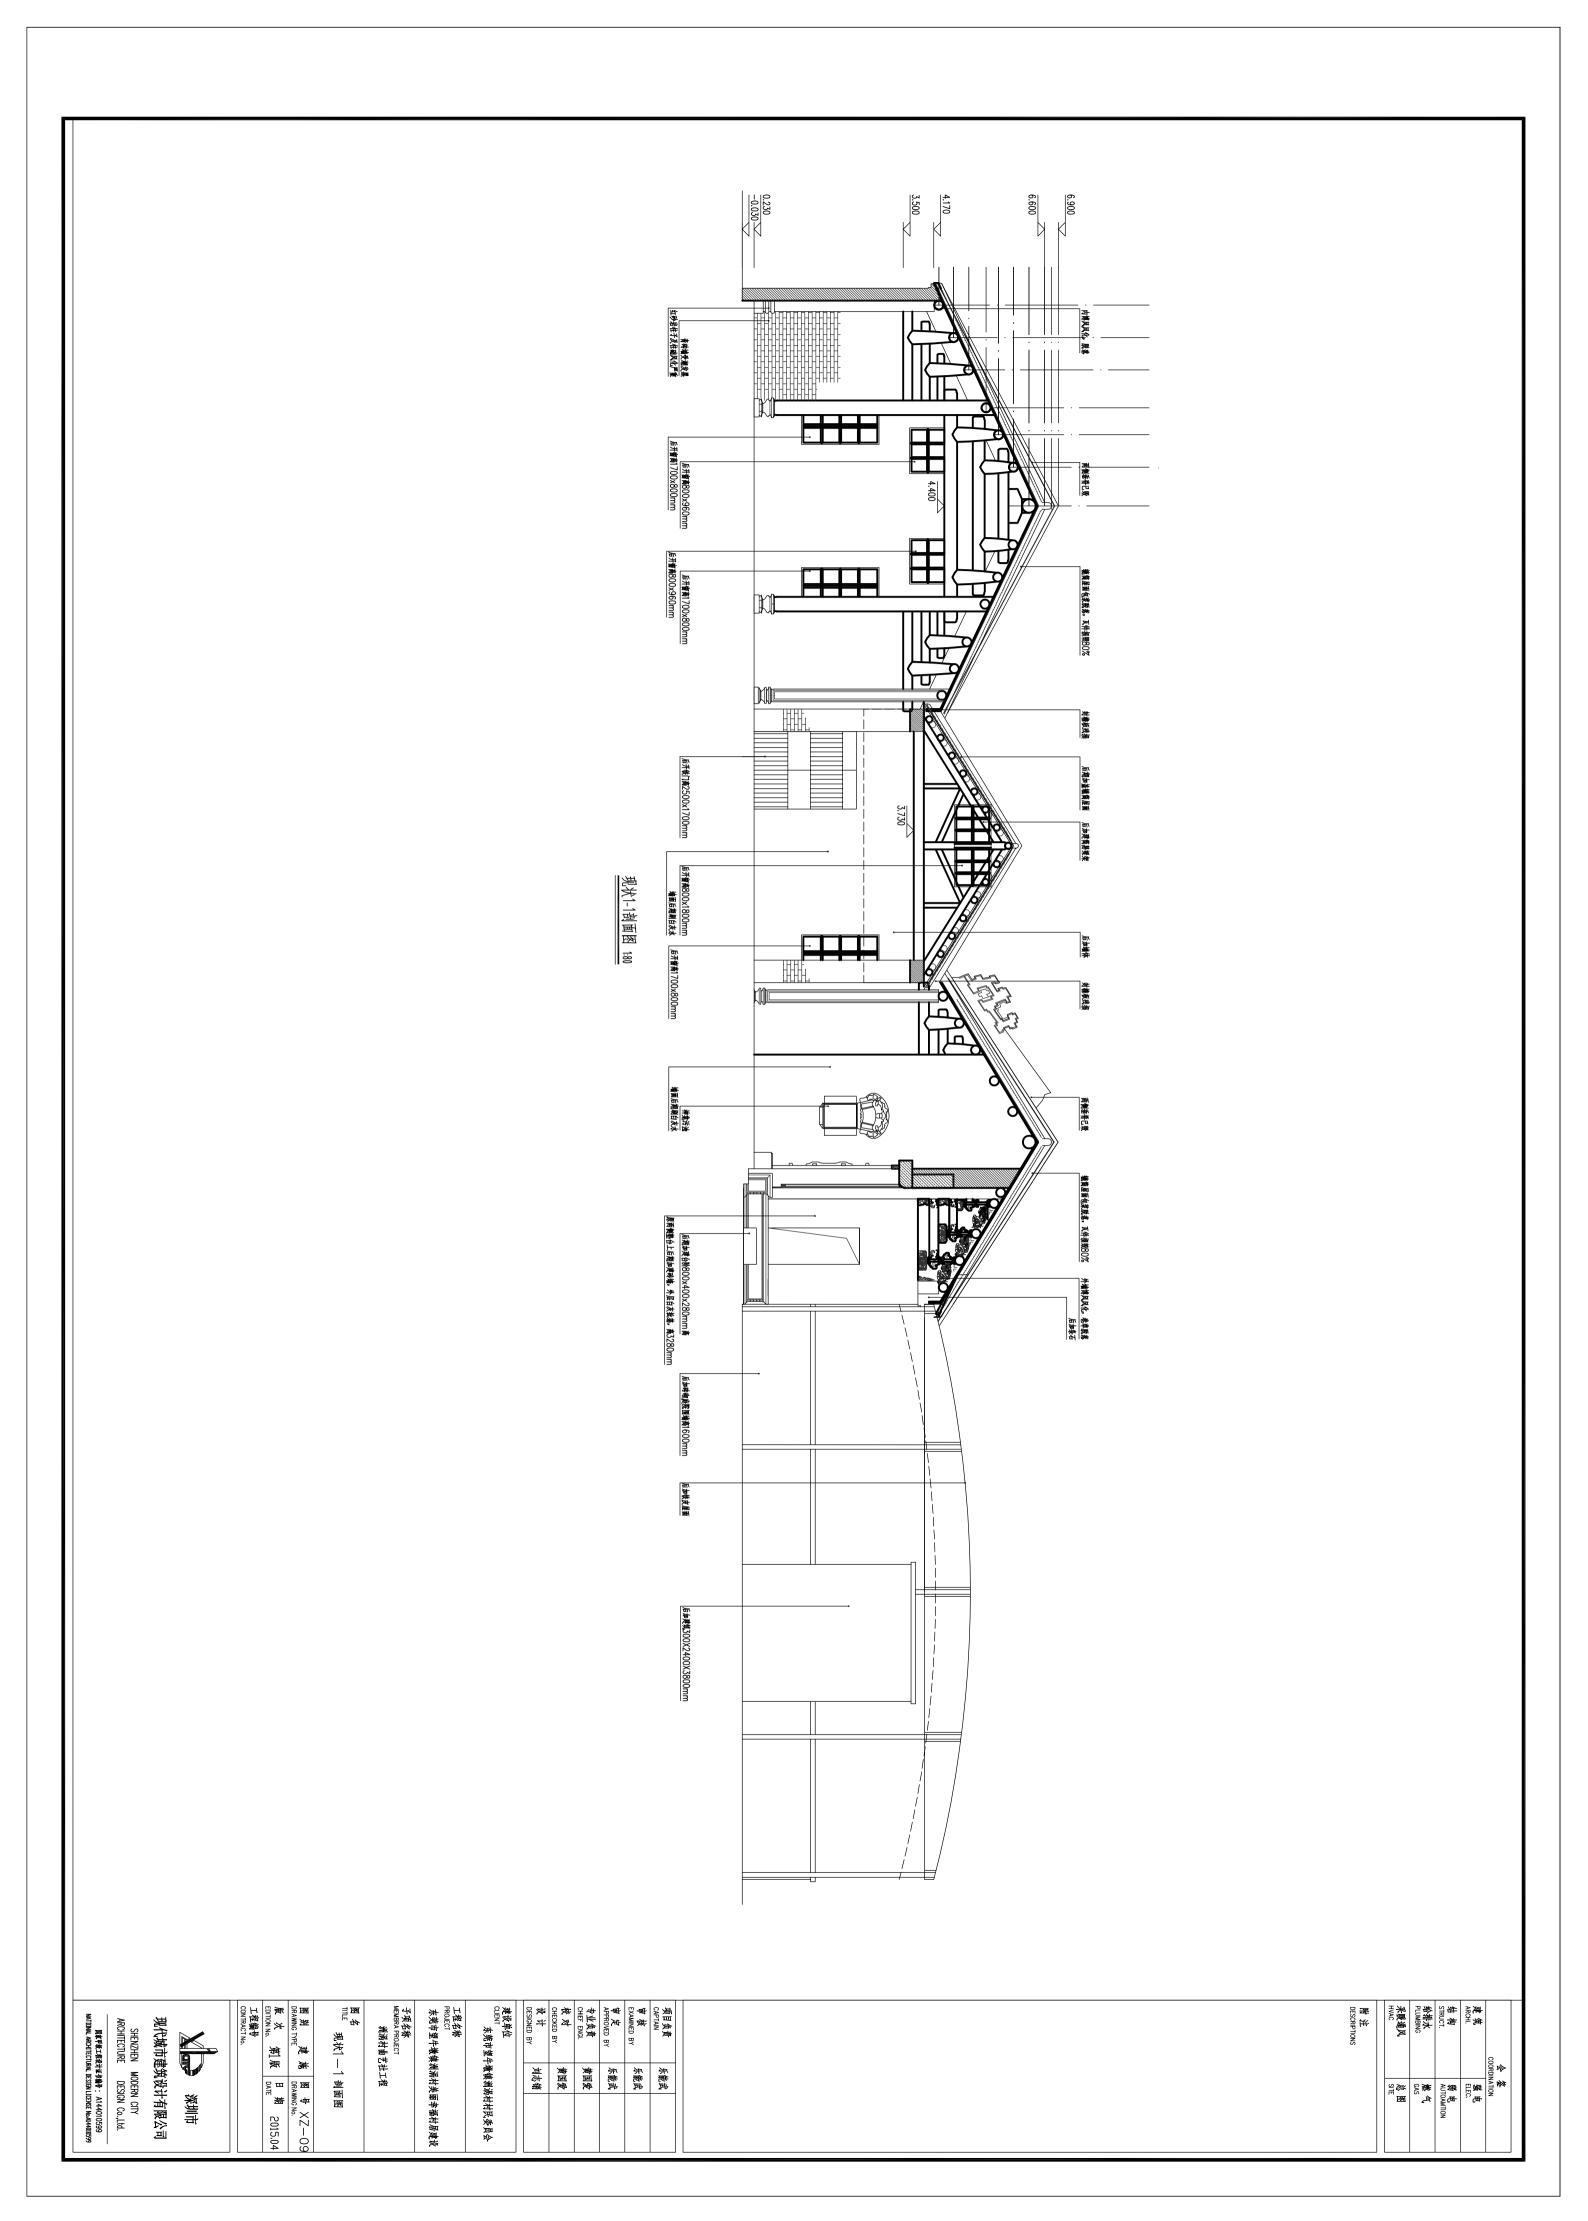


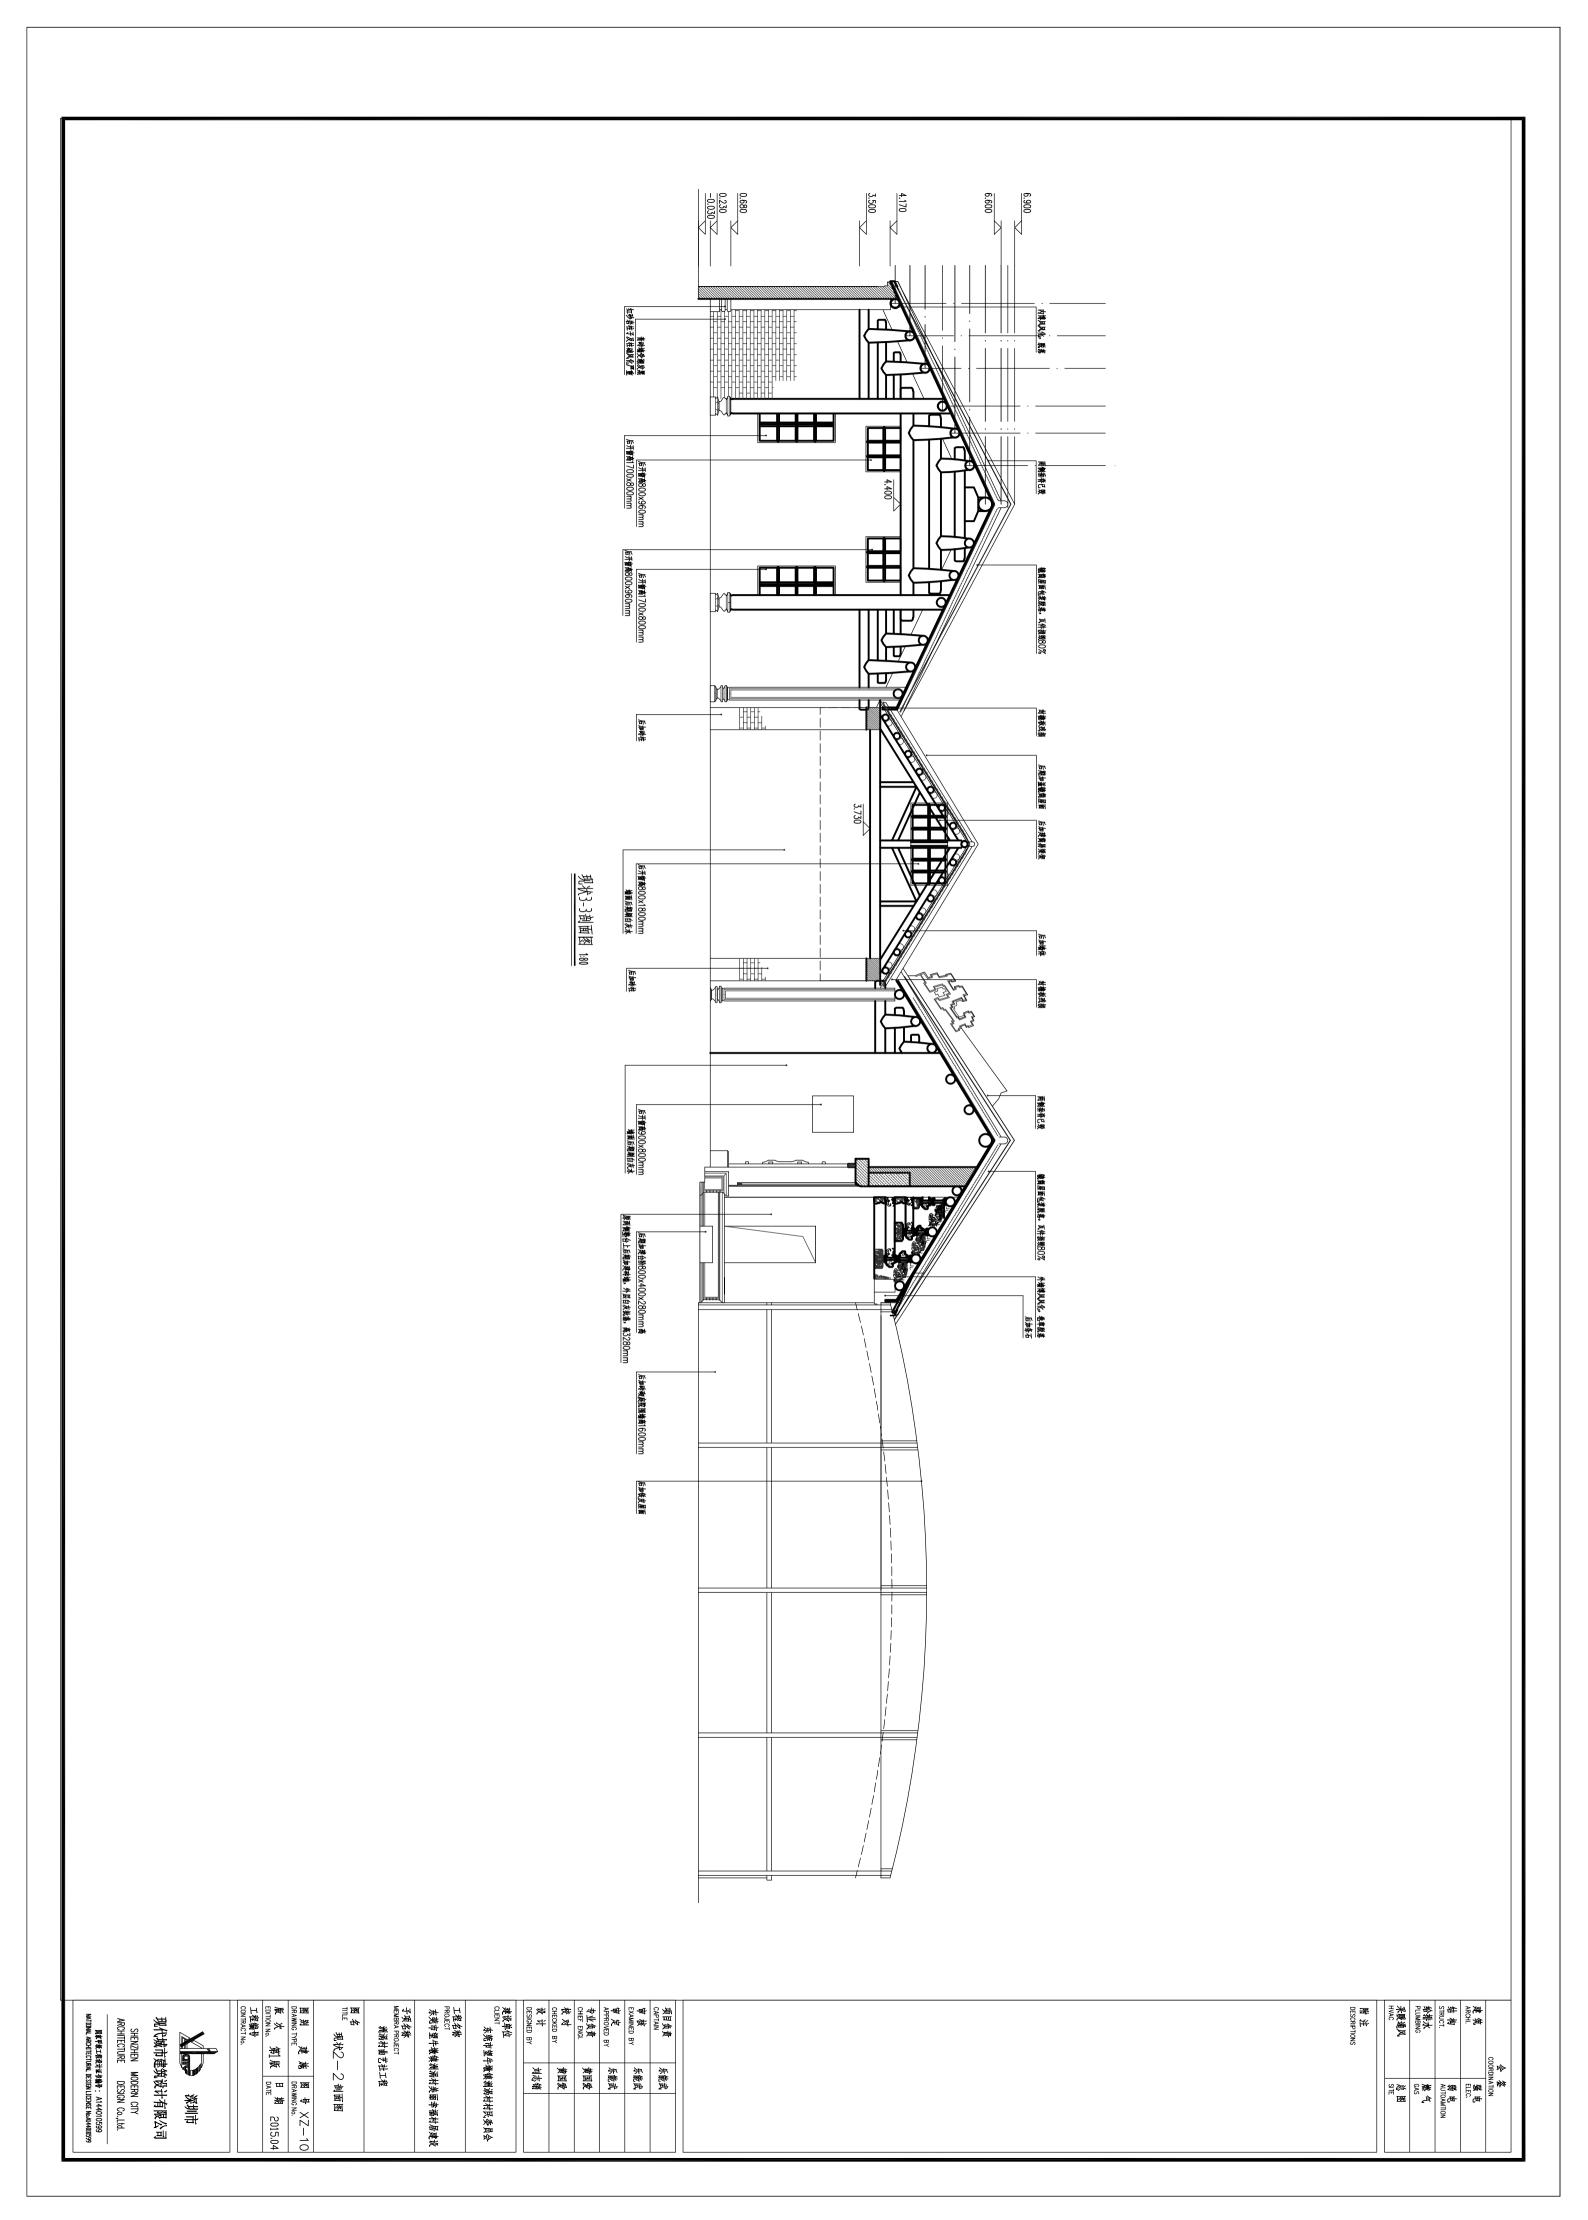


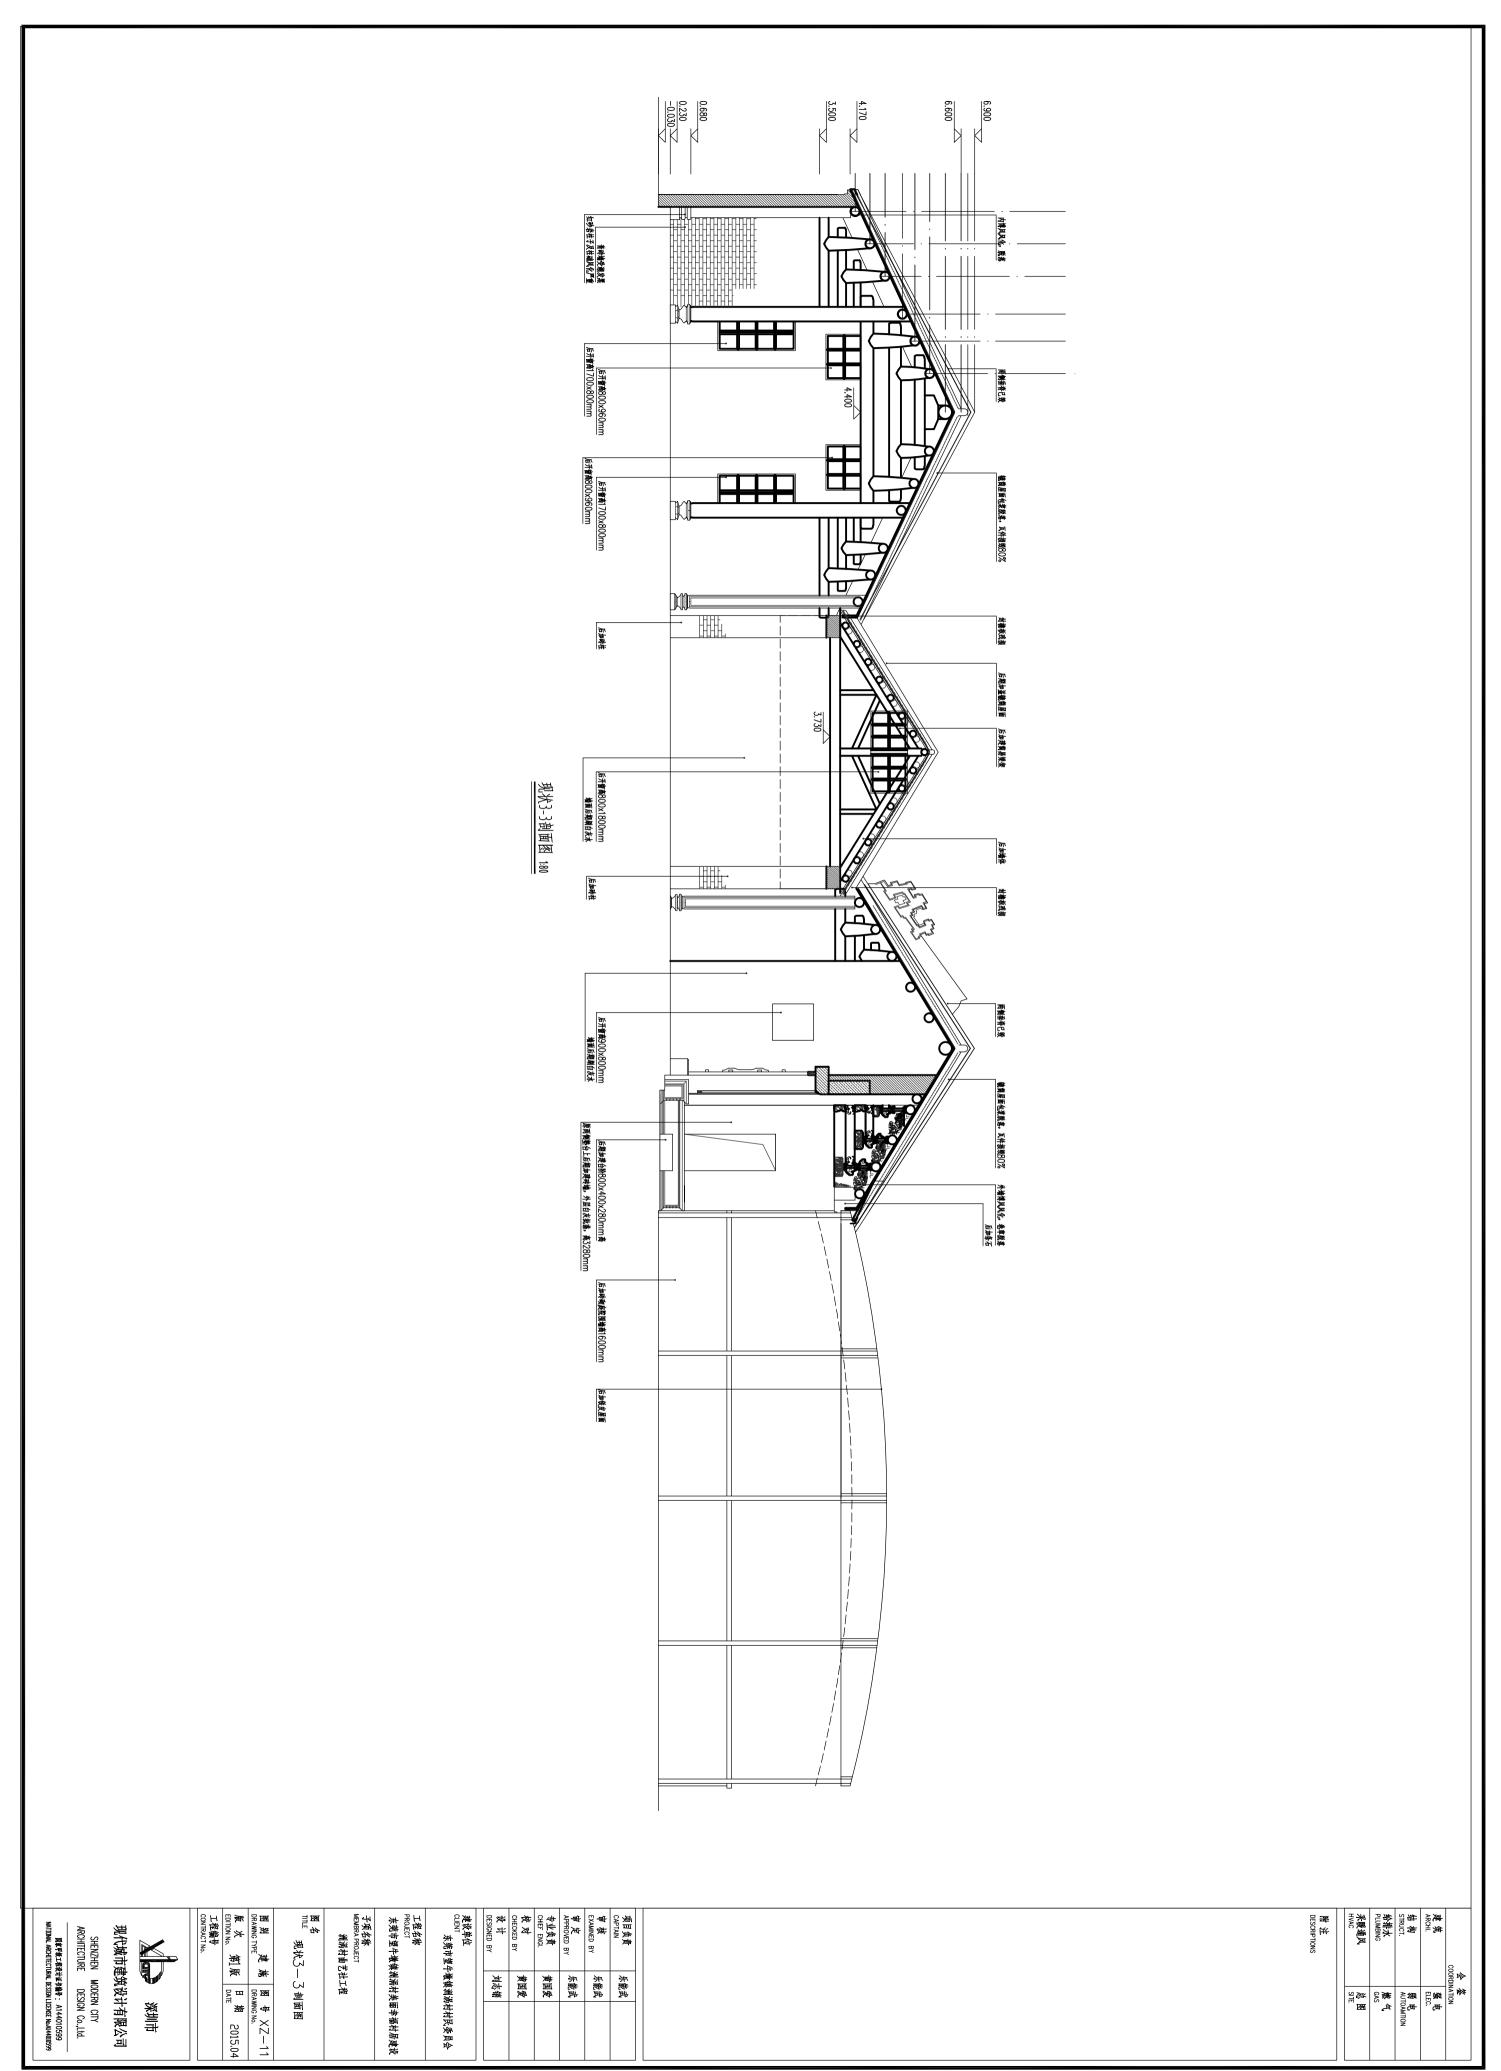


SITE MATTON MAT

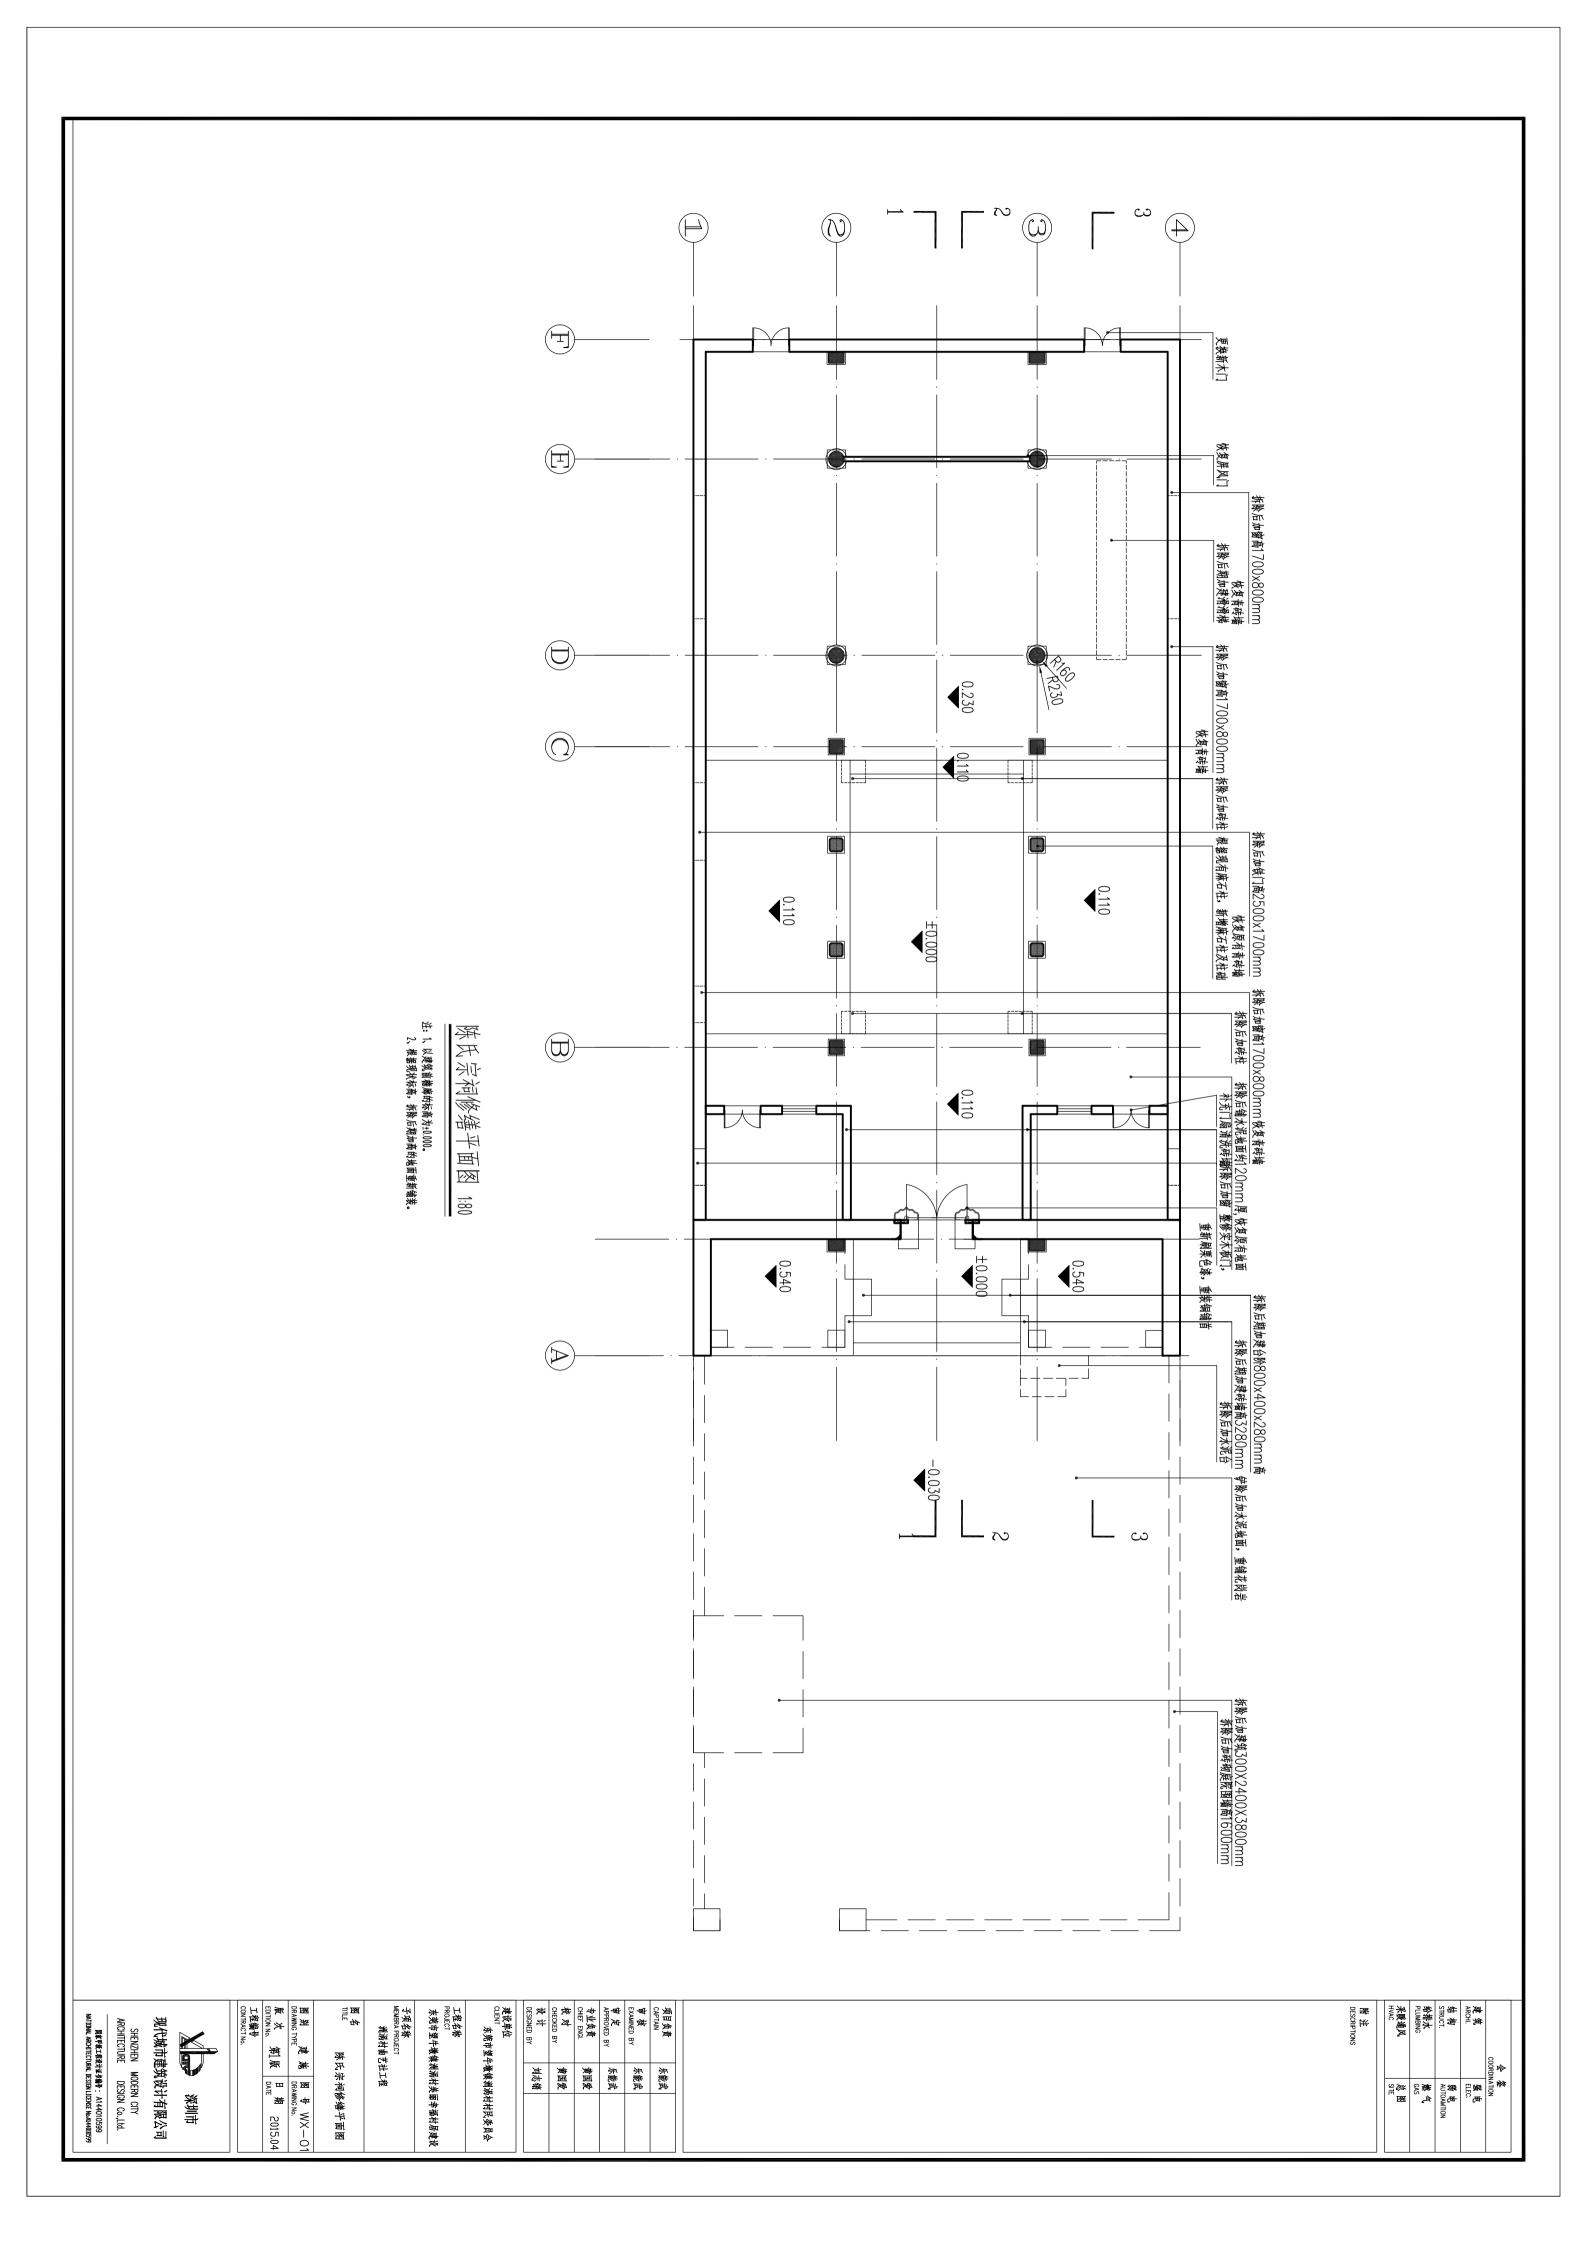


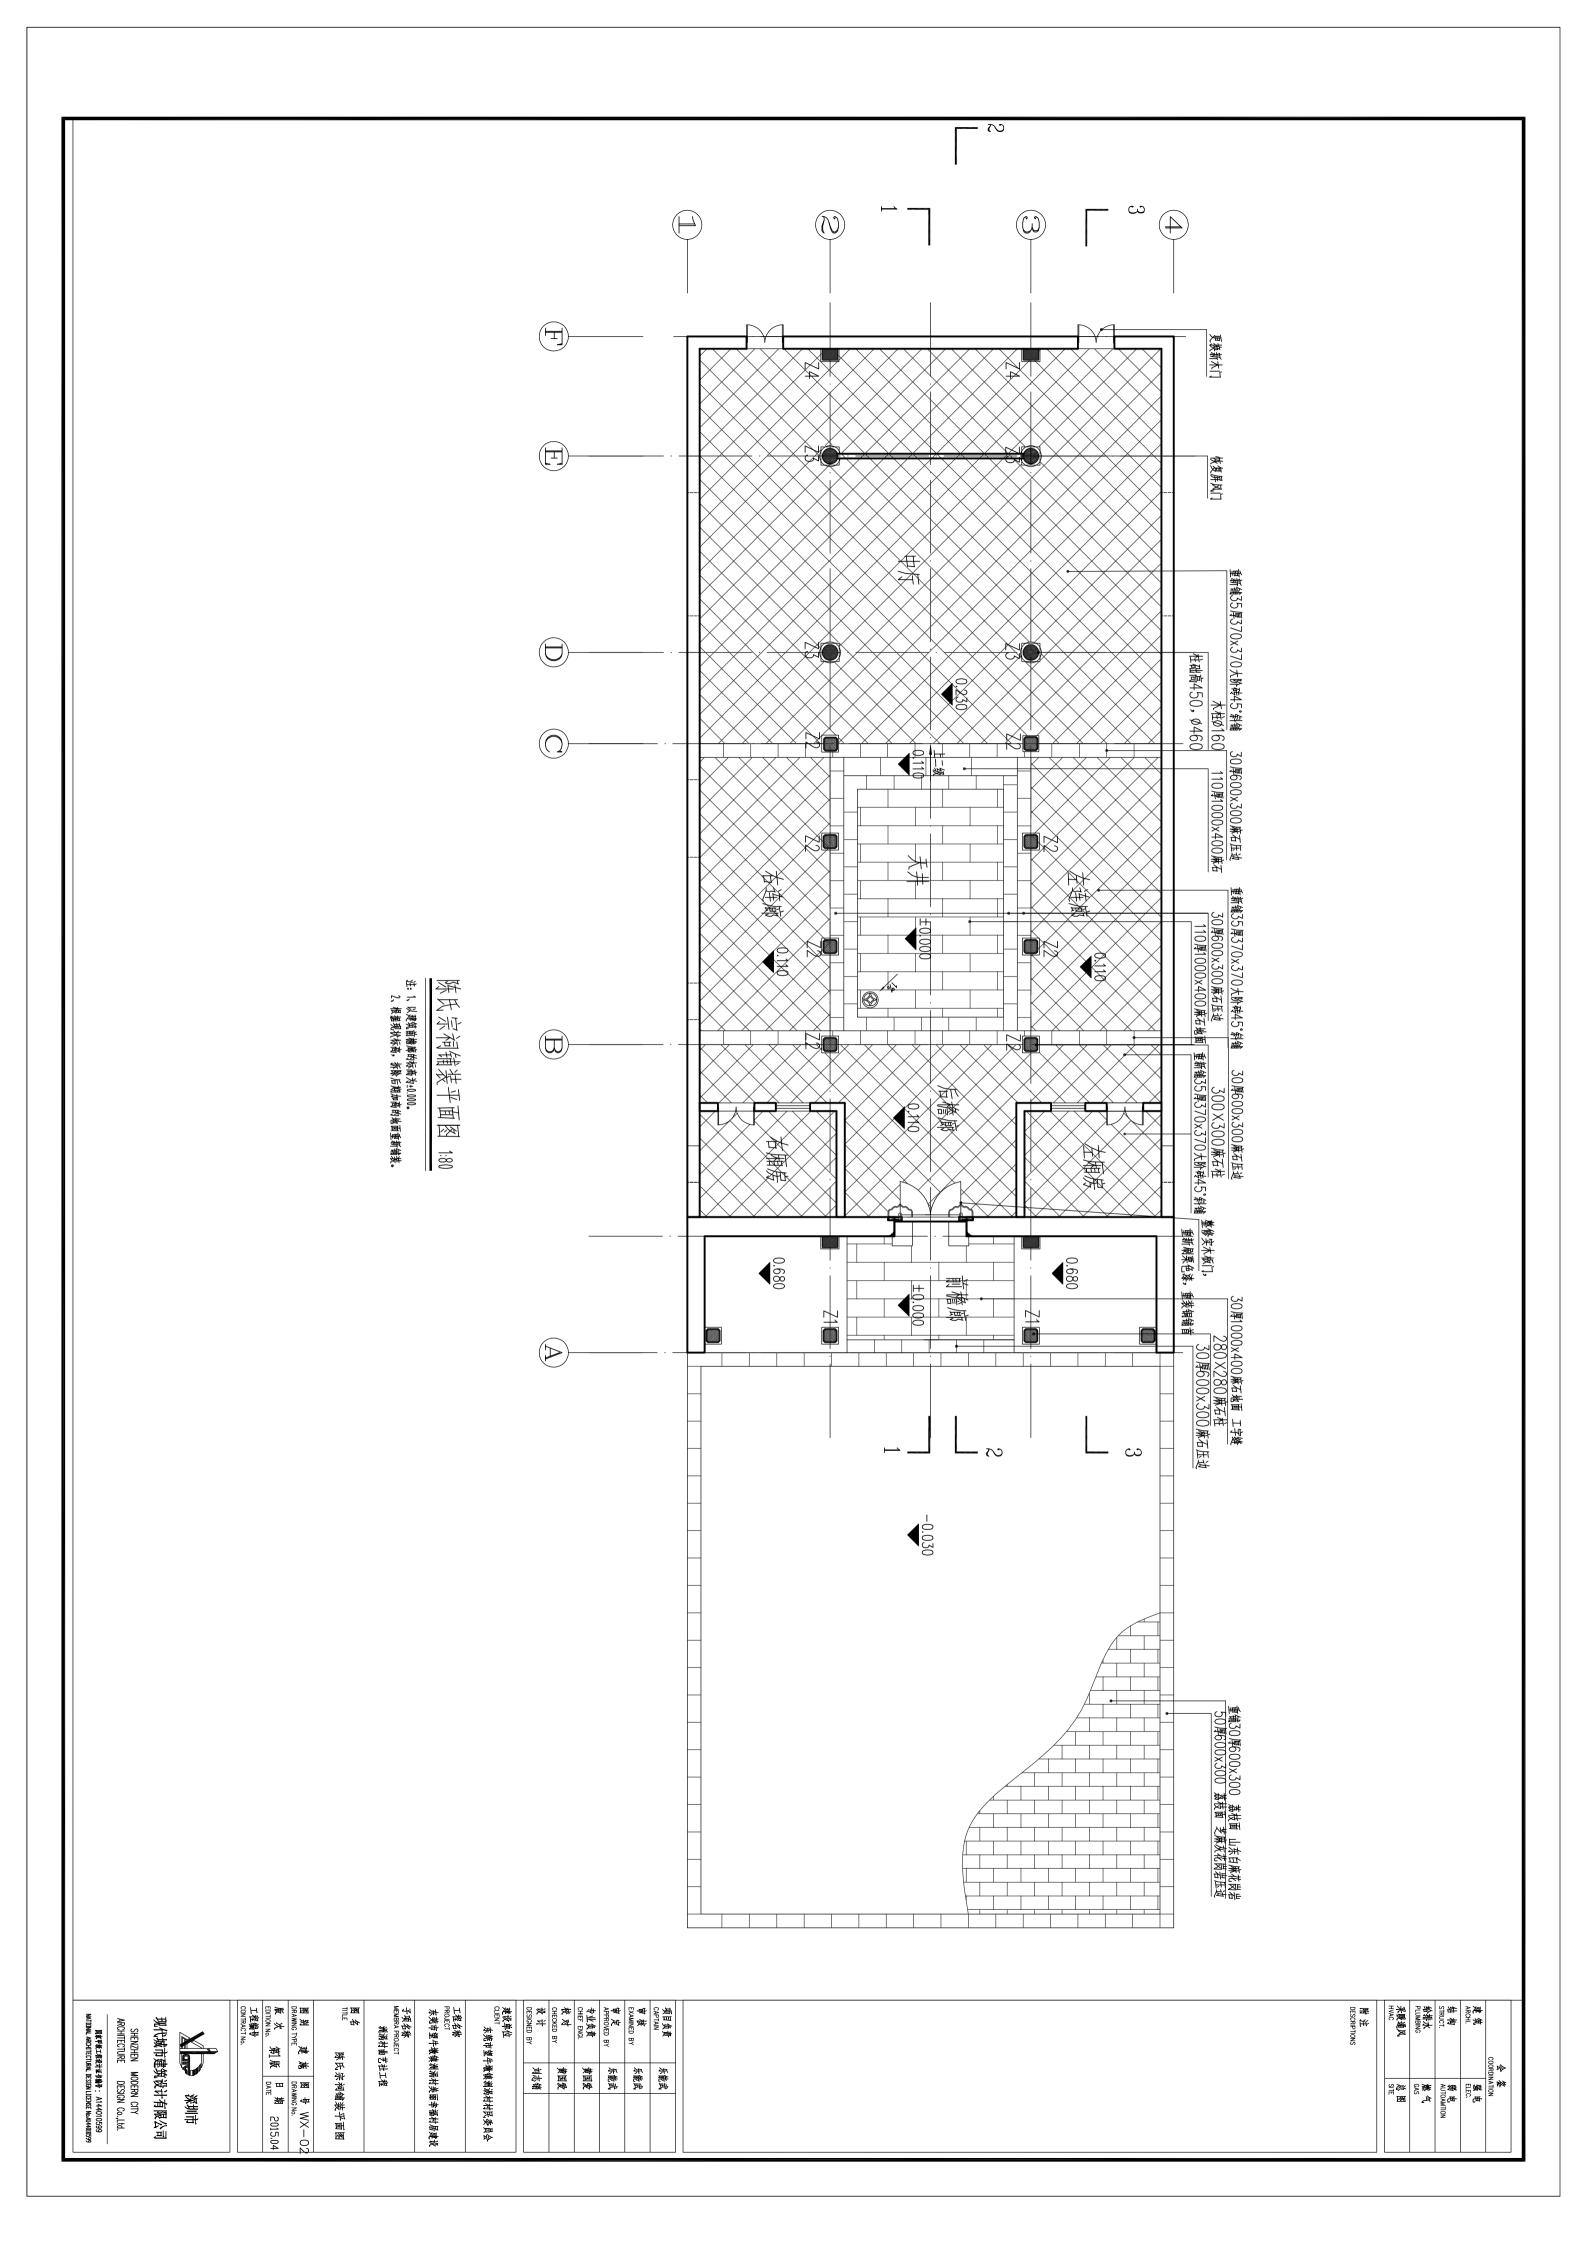

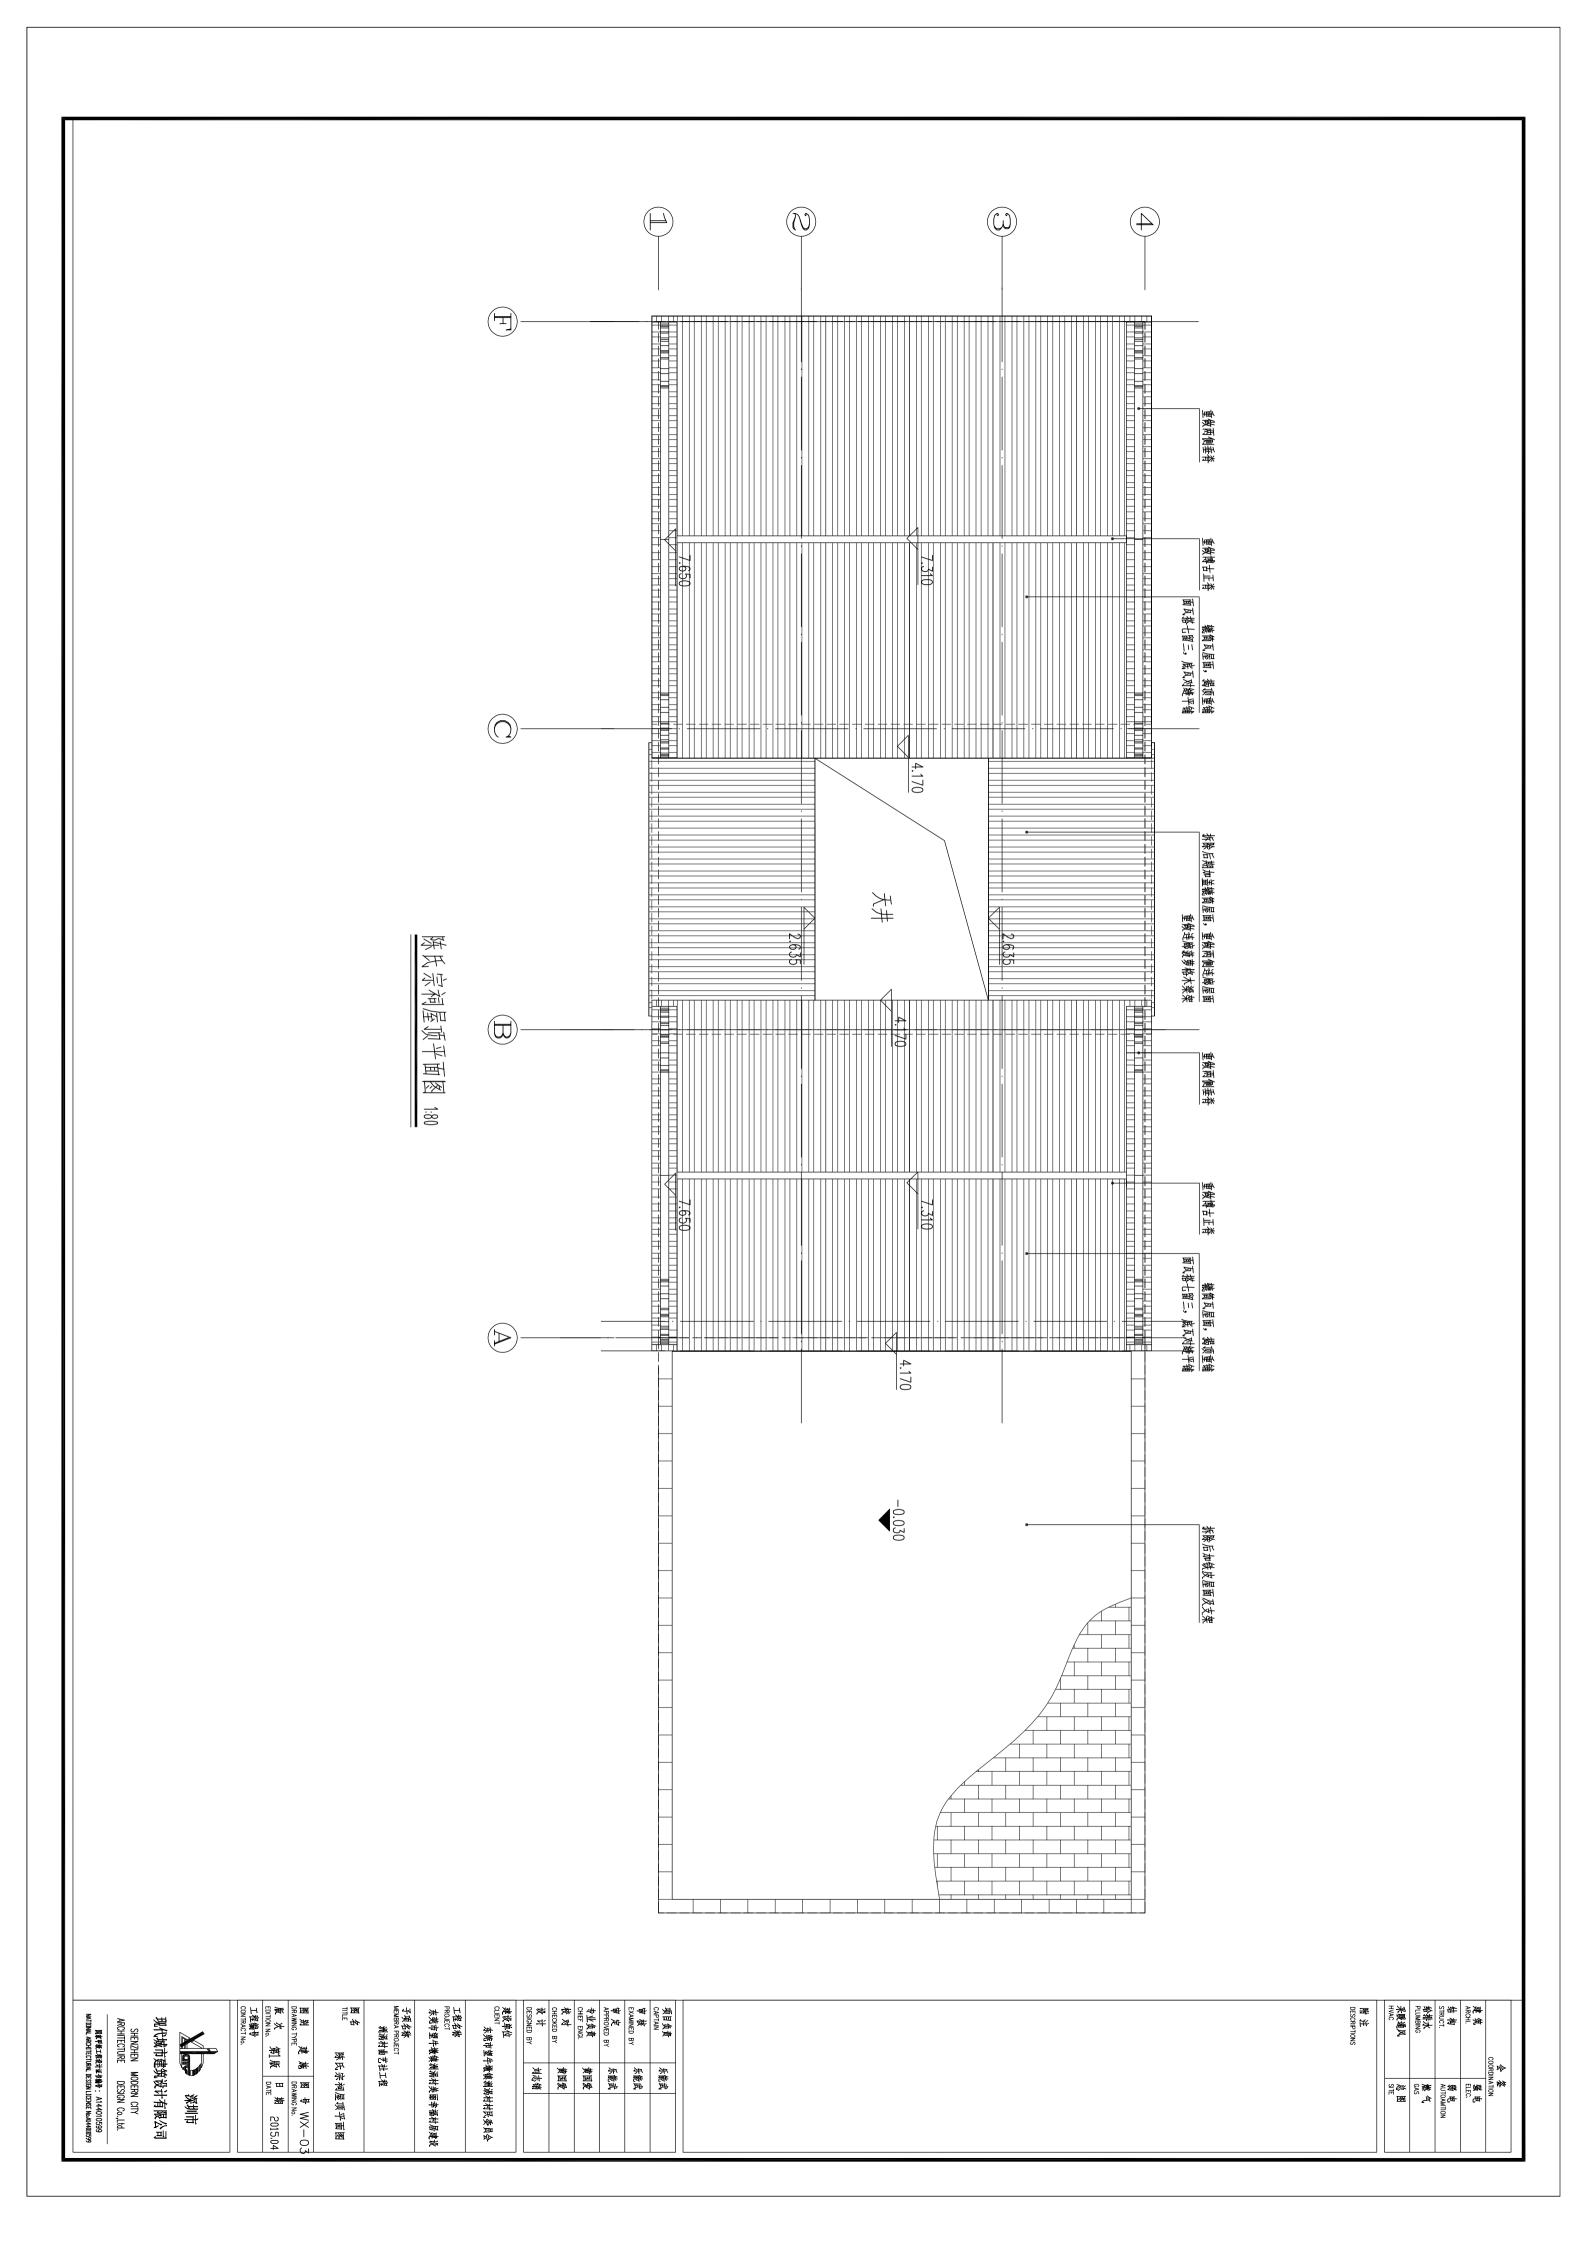

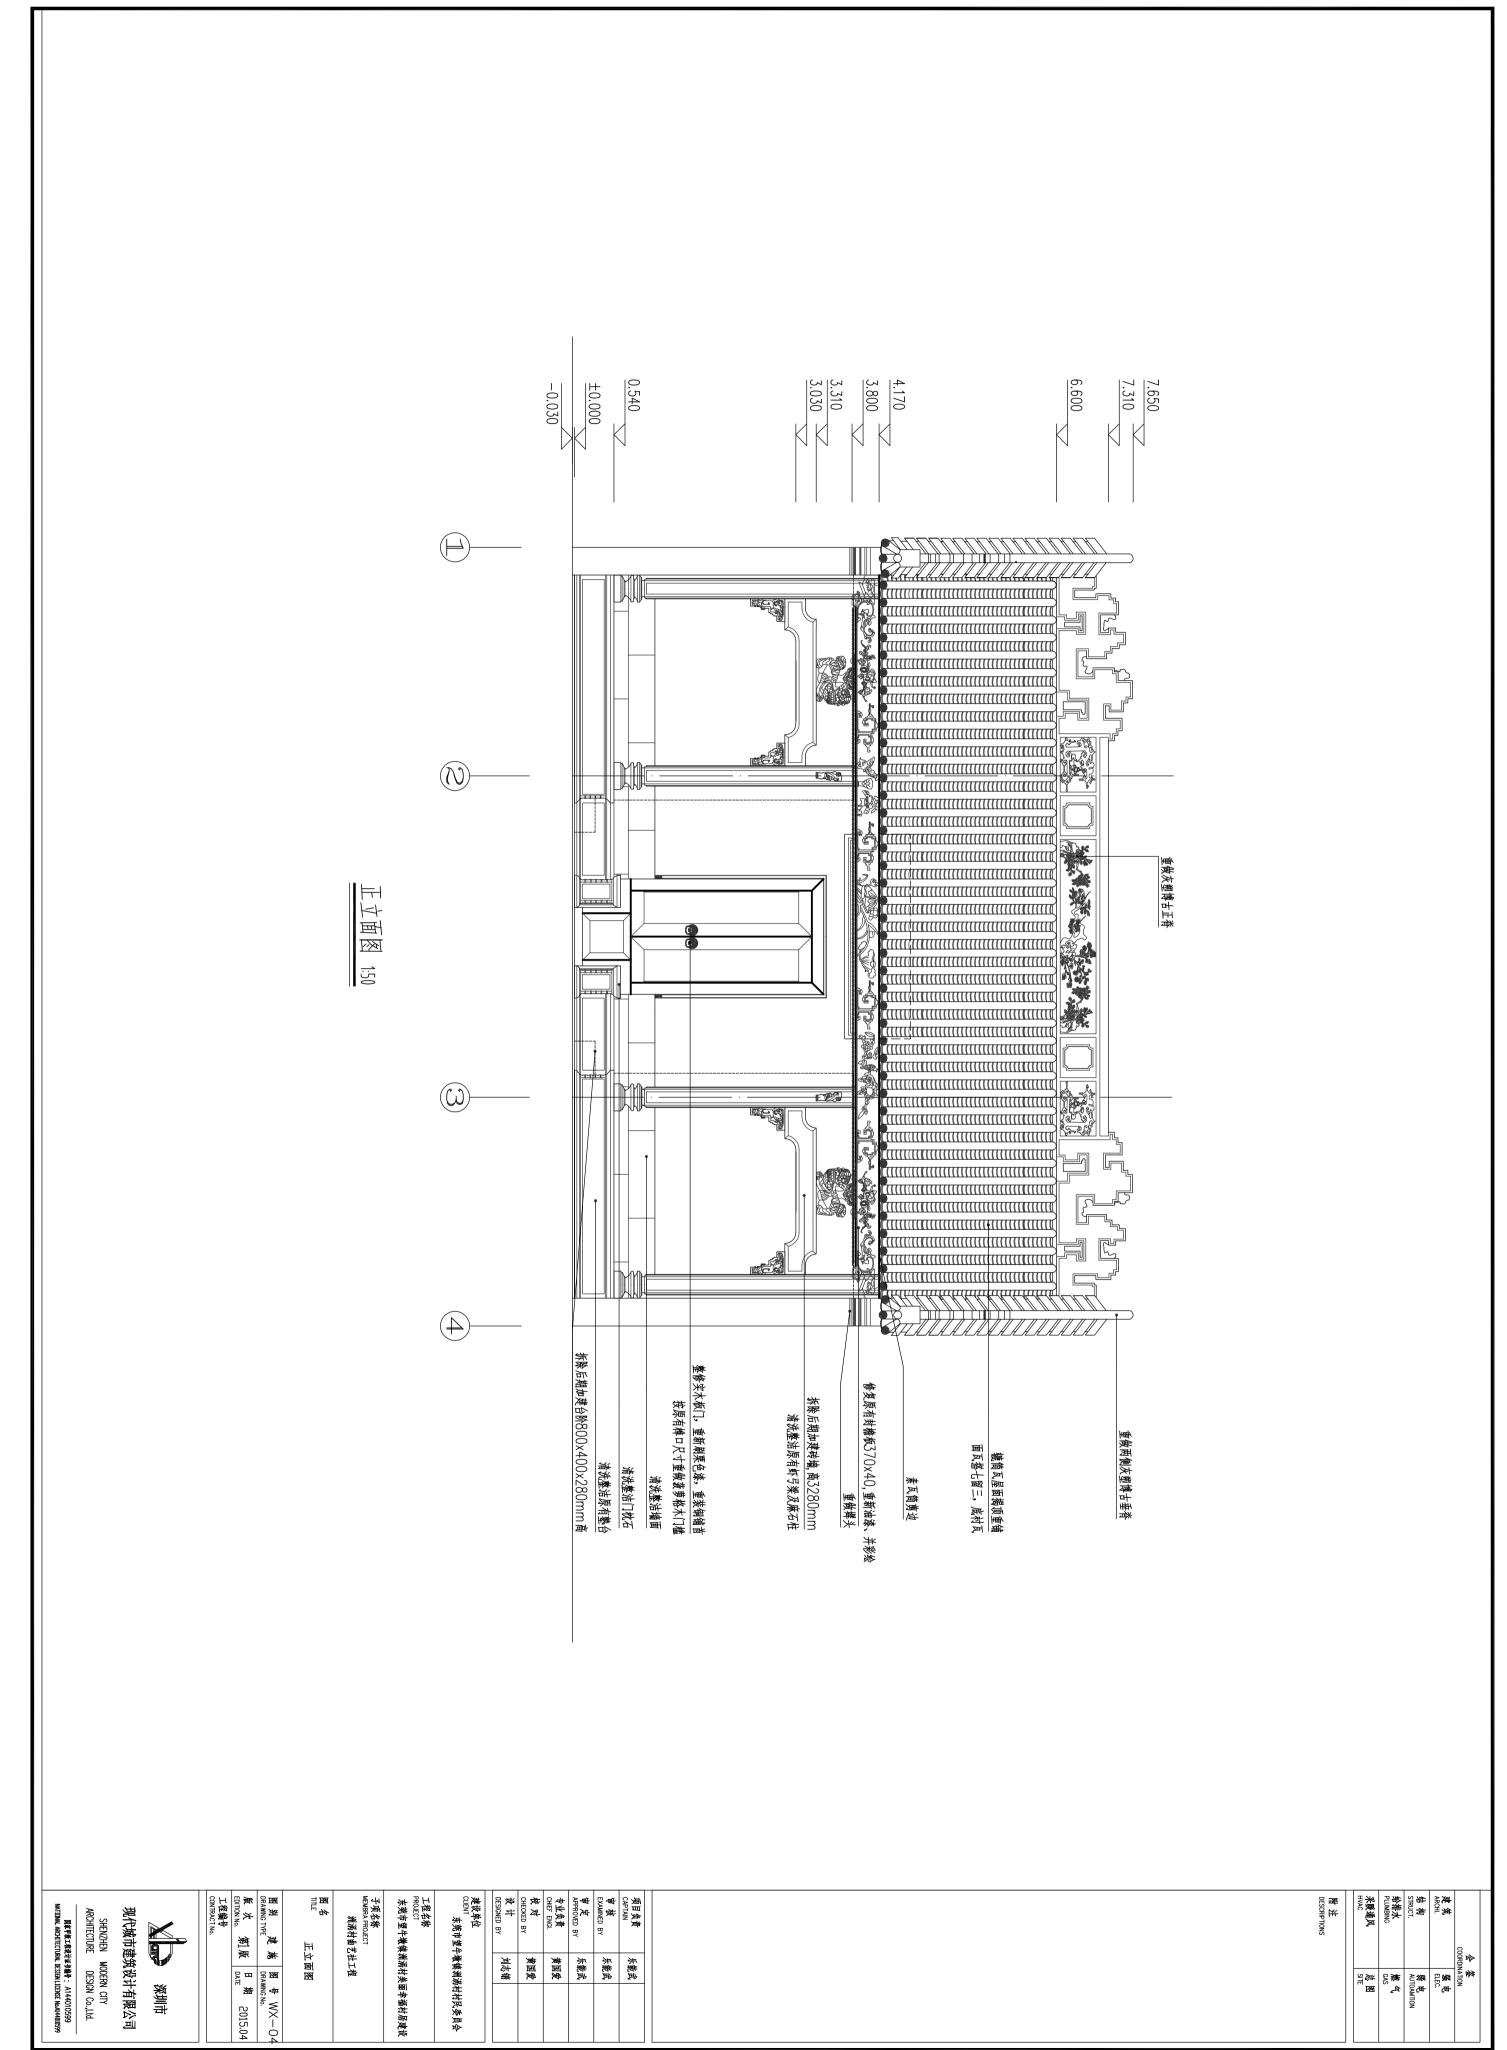

AUTOAMTION SITE MM STEE

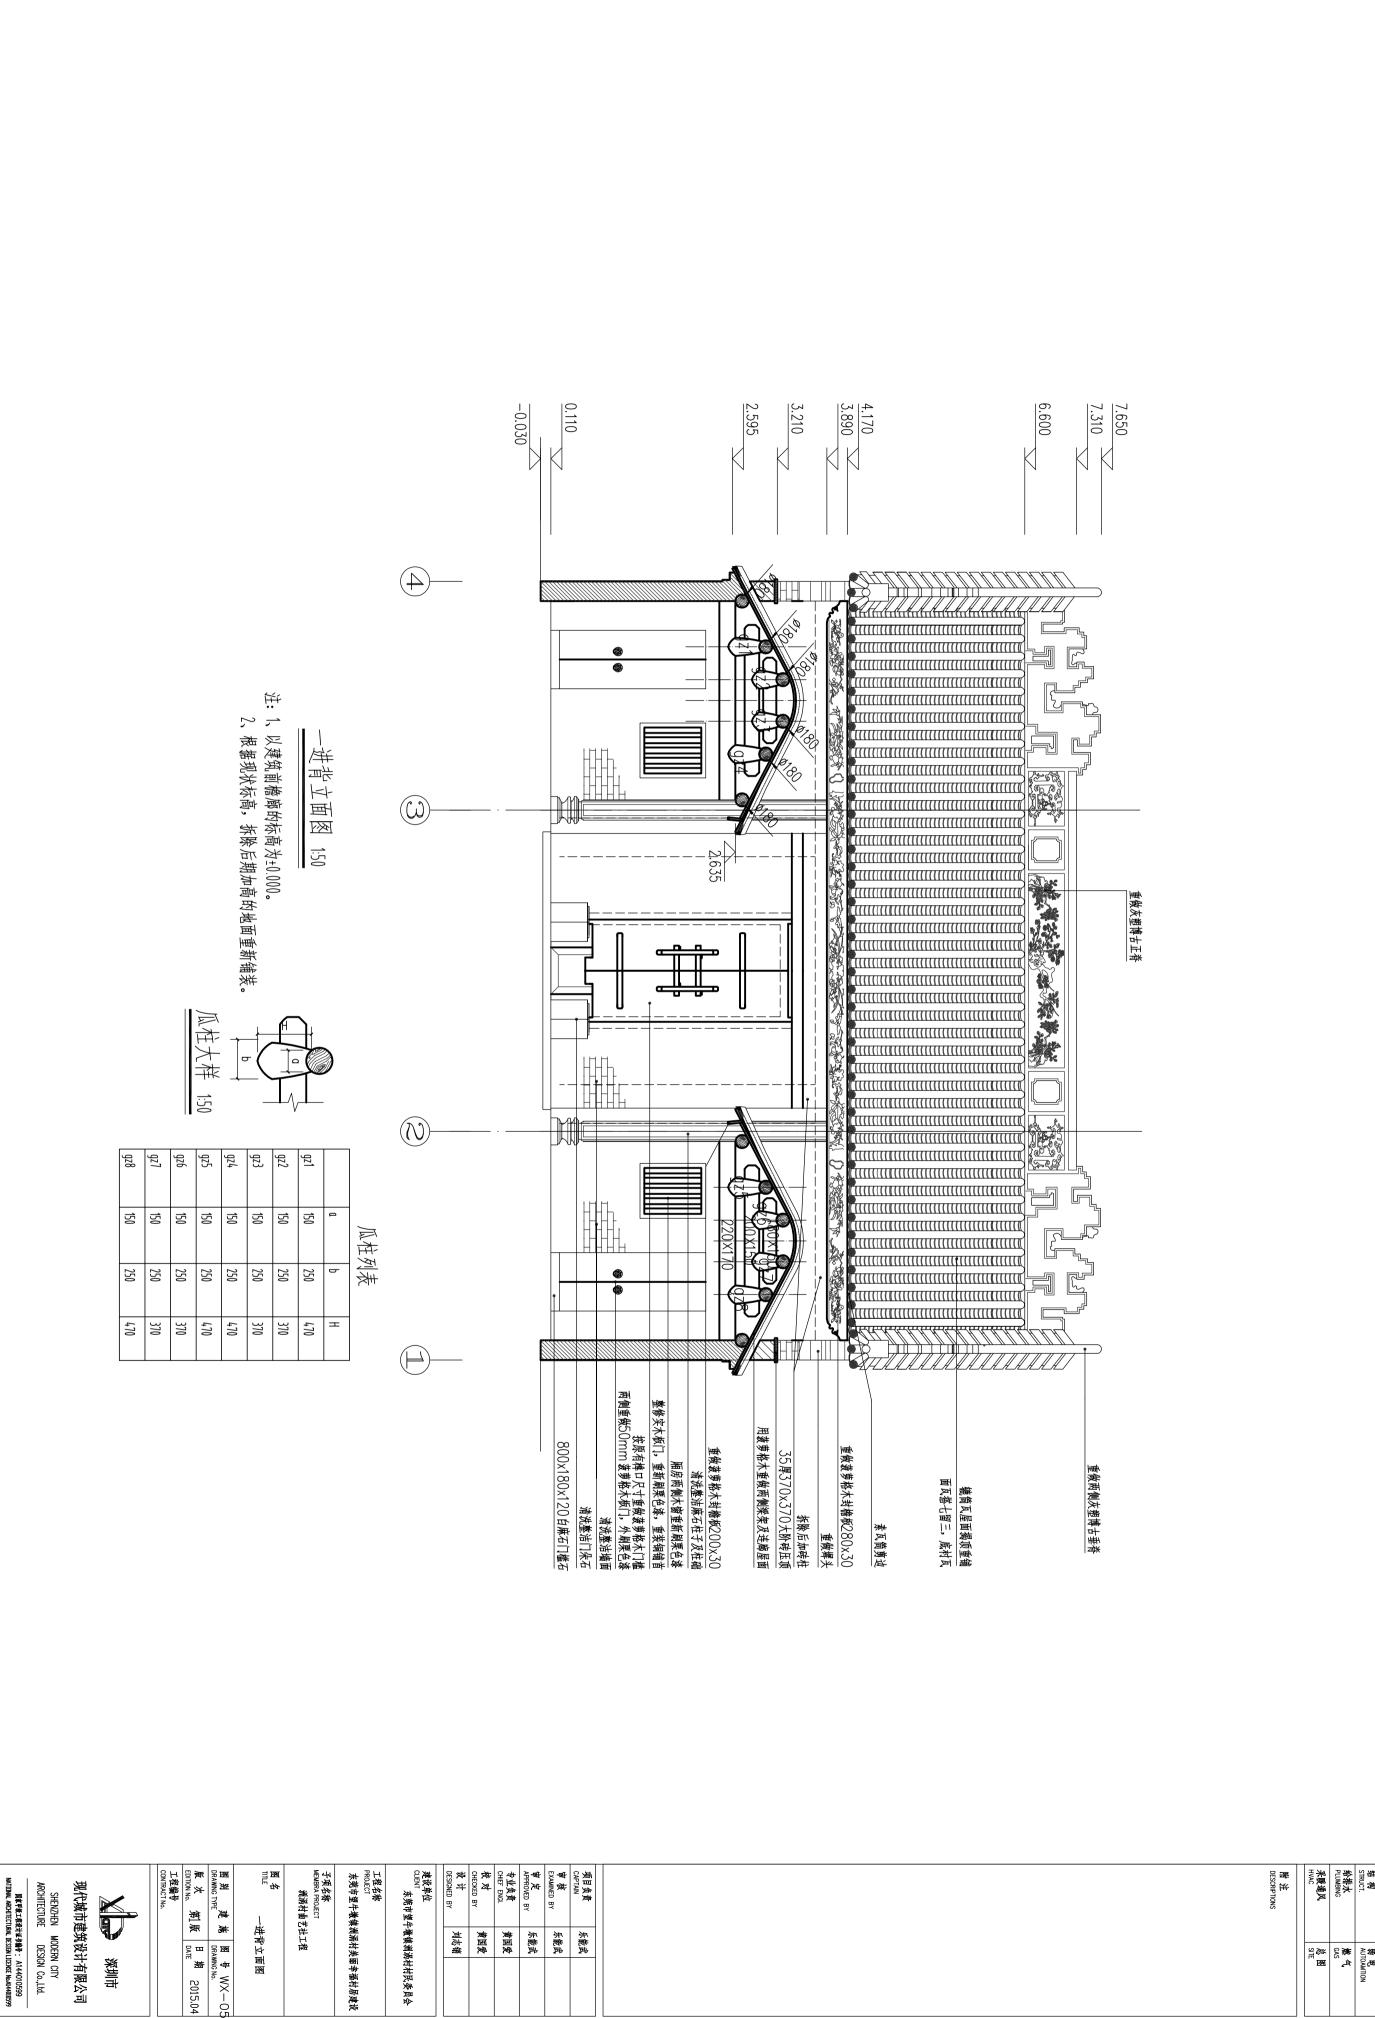

东莞市望牛墩镇洲涡村村民委员会

乐能武

乐能武 乐能武

黄国爱 黄国爱

刘志销

第1版 目期 2015.04


築圳市

-进背立面图

建筑 ARCHI. 结构 STRUCT. 给排水 PLUMBING 采暖通风 HVAC SIE M AUTO-AMTION

CORRODINATION

C

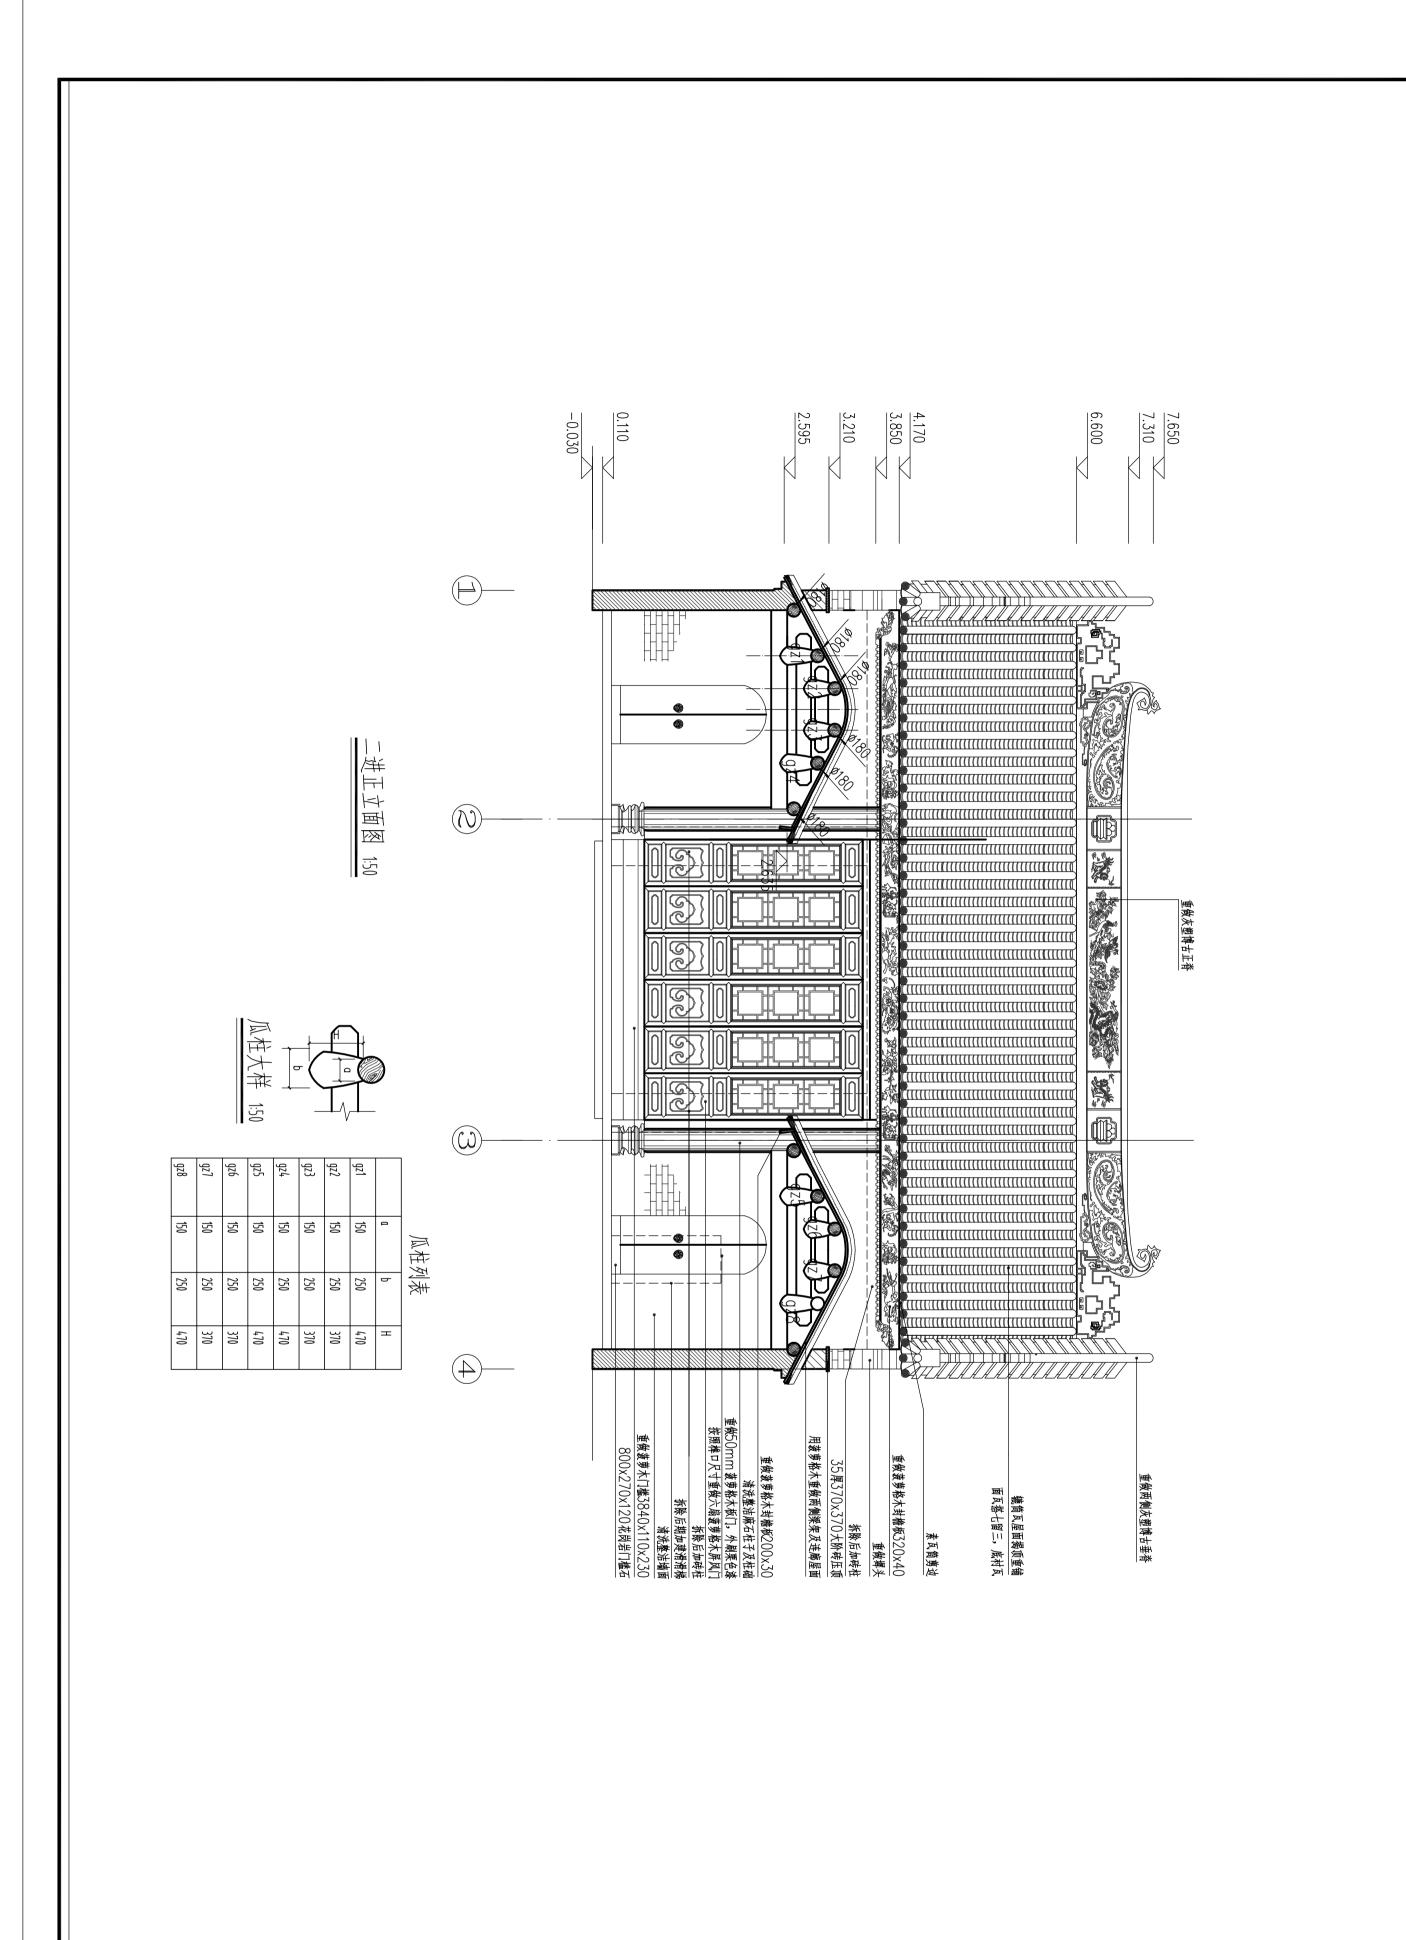

建筑 ARCHI. 结构 STRUCT. 给排水 PLUMBING 采暖通风 HVAC SIE M AUTO-AMTION

CORRODINATION

C

野注 DESCRIPTIONS

本体がい	
日本日	郑圳市

国家甲氨工程设计证书编号: A144010599 ATIONAL ARCHITECTURAL DESIGN LICENSE No.A144010599 SHENZHEN MODERN CITY
ARCHITECTURE DESIGN Co.,Ltd.

现代城市建筑设计有限公司

⇉

版次 EDITION No. 工程编号

第]版

日 期 DATE

2015.04

图别 建施 图号 WX—O6 DRAWING TYPE DRAWING No.

子项名称 MEMBRA PROJECT 洲涡村曲艺社工程

工程名称 PROJECT 东莞市望牛漿鎮洲涡村美丽幸福村居建设

建设单位 CLENT 东莞市望牛蕈鎮湖涡村村民委员会


₩ ₩

二进正立面图

項目负责 CAPTAIN 审核 EXAMINED BY 申定 APPROVED BY 专业负责 OHECKED BY 设计 OHECKED BY

乐能武 乐能武 乐能武

横 横 凤园 成级 级 缎

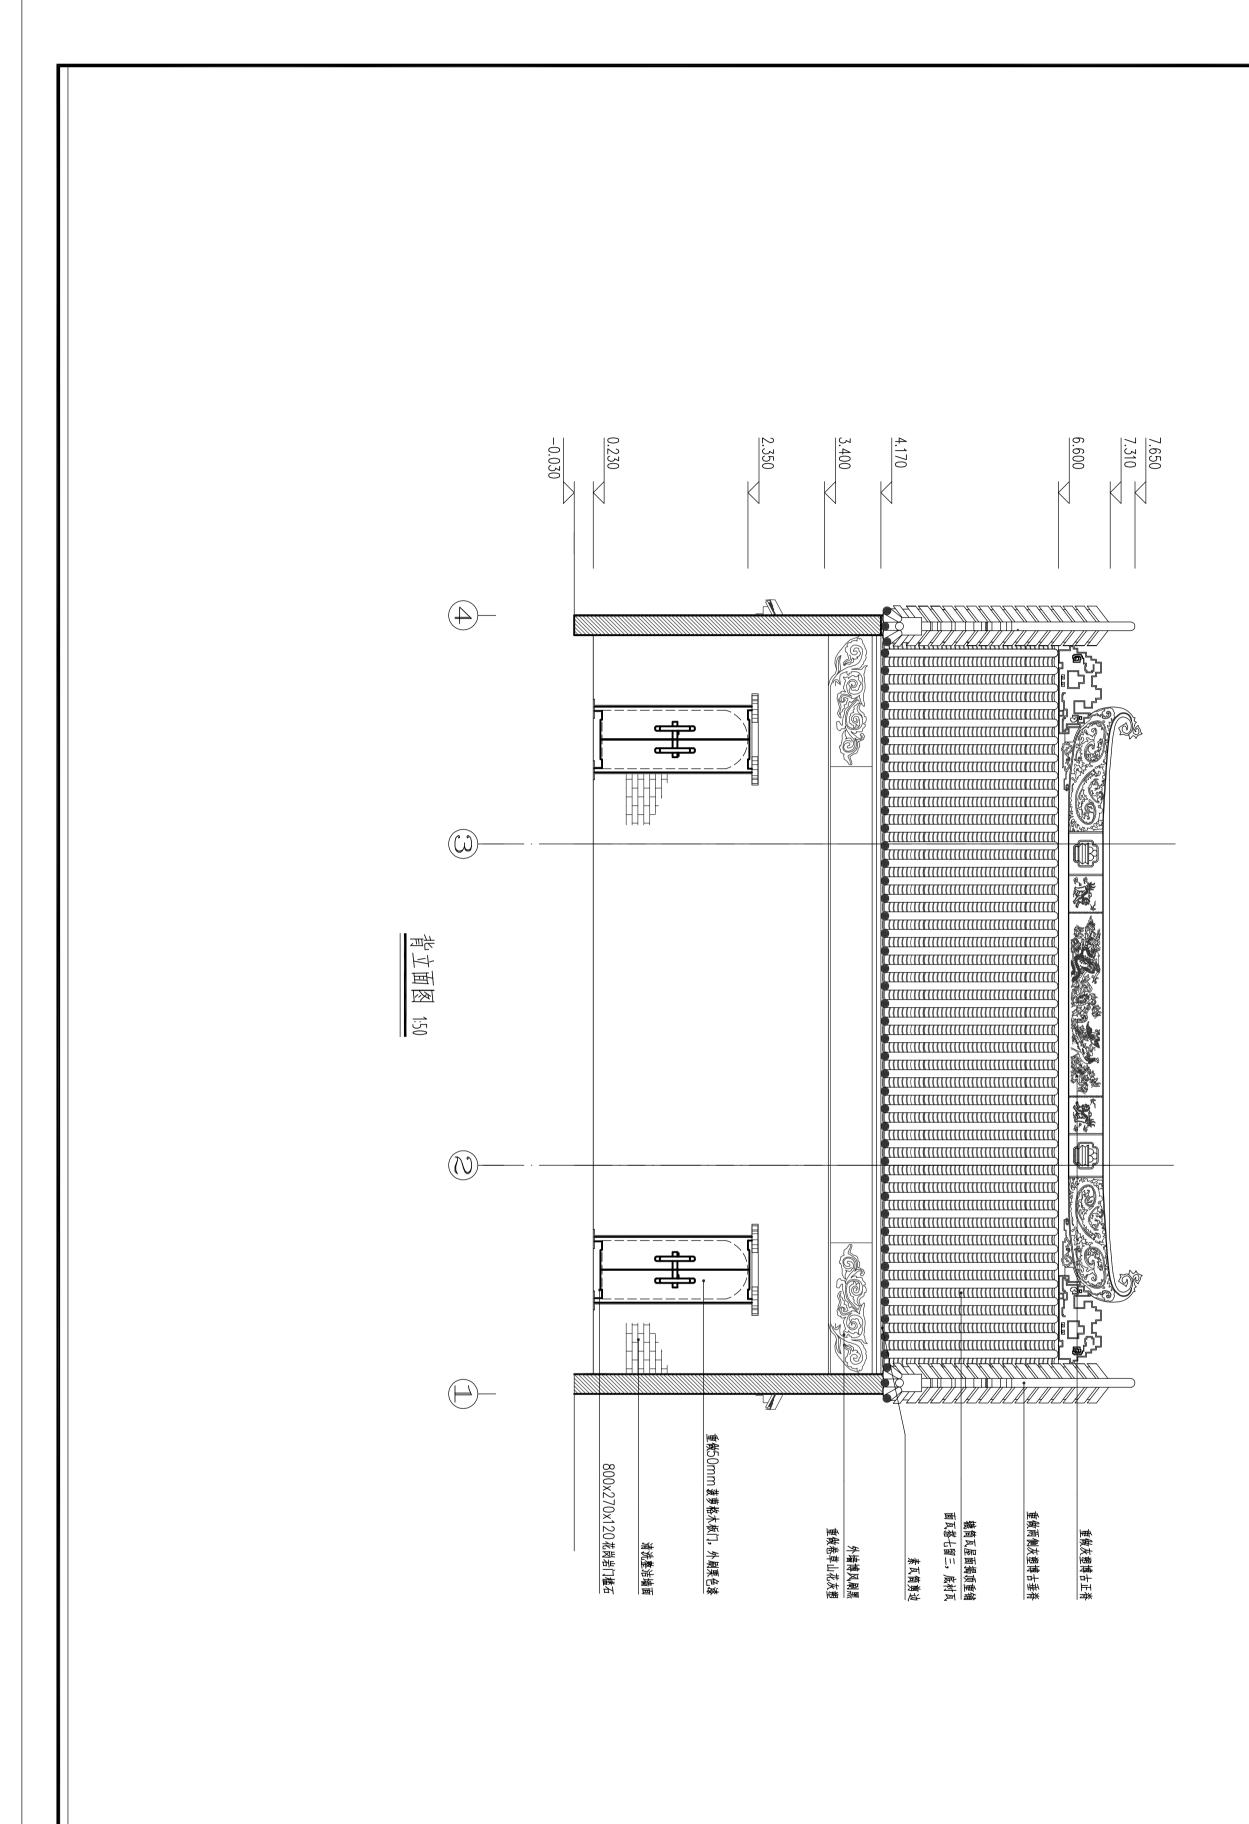

野注 DESCRIPTIONS

现代城市建筑资	
设计有限公司	深圳市

子项名称 MEMBRA PROJECT 洲涡村曲艺社工程

工程名称 PROJECT 东莞市塑牛蠼蟆洲涡村美丽幸福村居建设 建设单位 CUENT 东莞市望牛嫩镇洲涡村村民委员会

₩ ₩

背立面图


图别 建施 图号 WX-07 DRAWING No.


第]版


日期 2015.04


项目负责 CAPTAIN 审 被 EXAMINED BY 中产 中产 APPROVED BY 专业负责 CHECKED BY OHECKED BY 设计


国家甲蒙工程设计 NATIONAL ARCHITECTURA	SHENZHEN ARCHITECTURE
国家甲氧工程设计证专编号: A144010599 NATIONAL ARCHITECTURAL DESIGN LICENSE No.A14010599	MODERN CITY DESIGN Co.,Ltd.

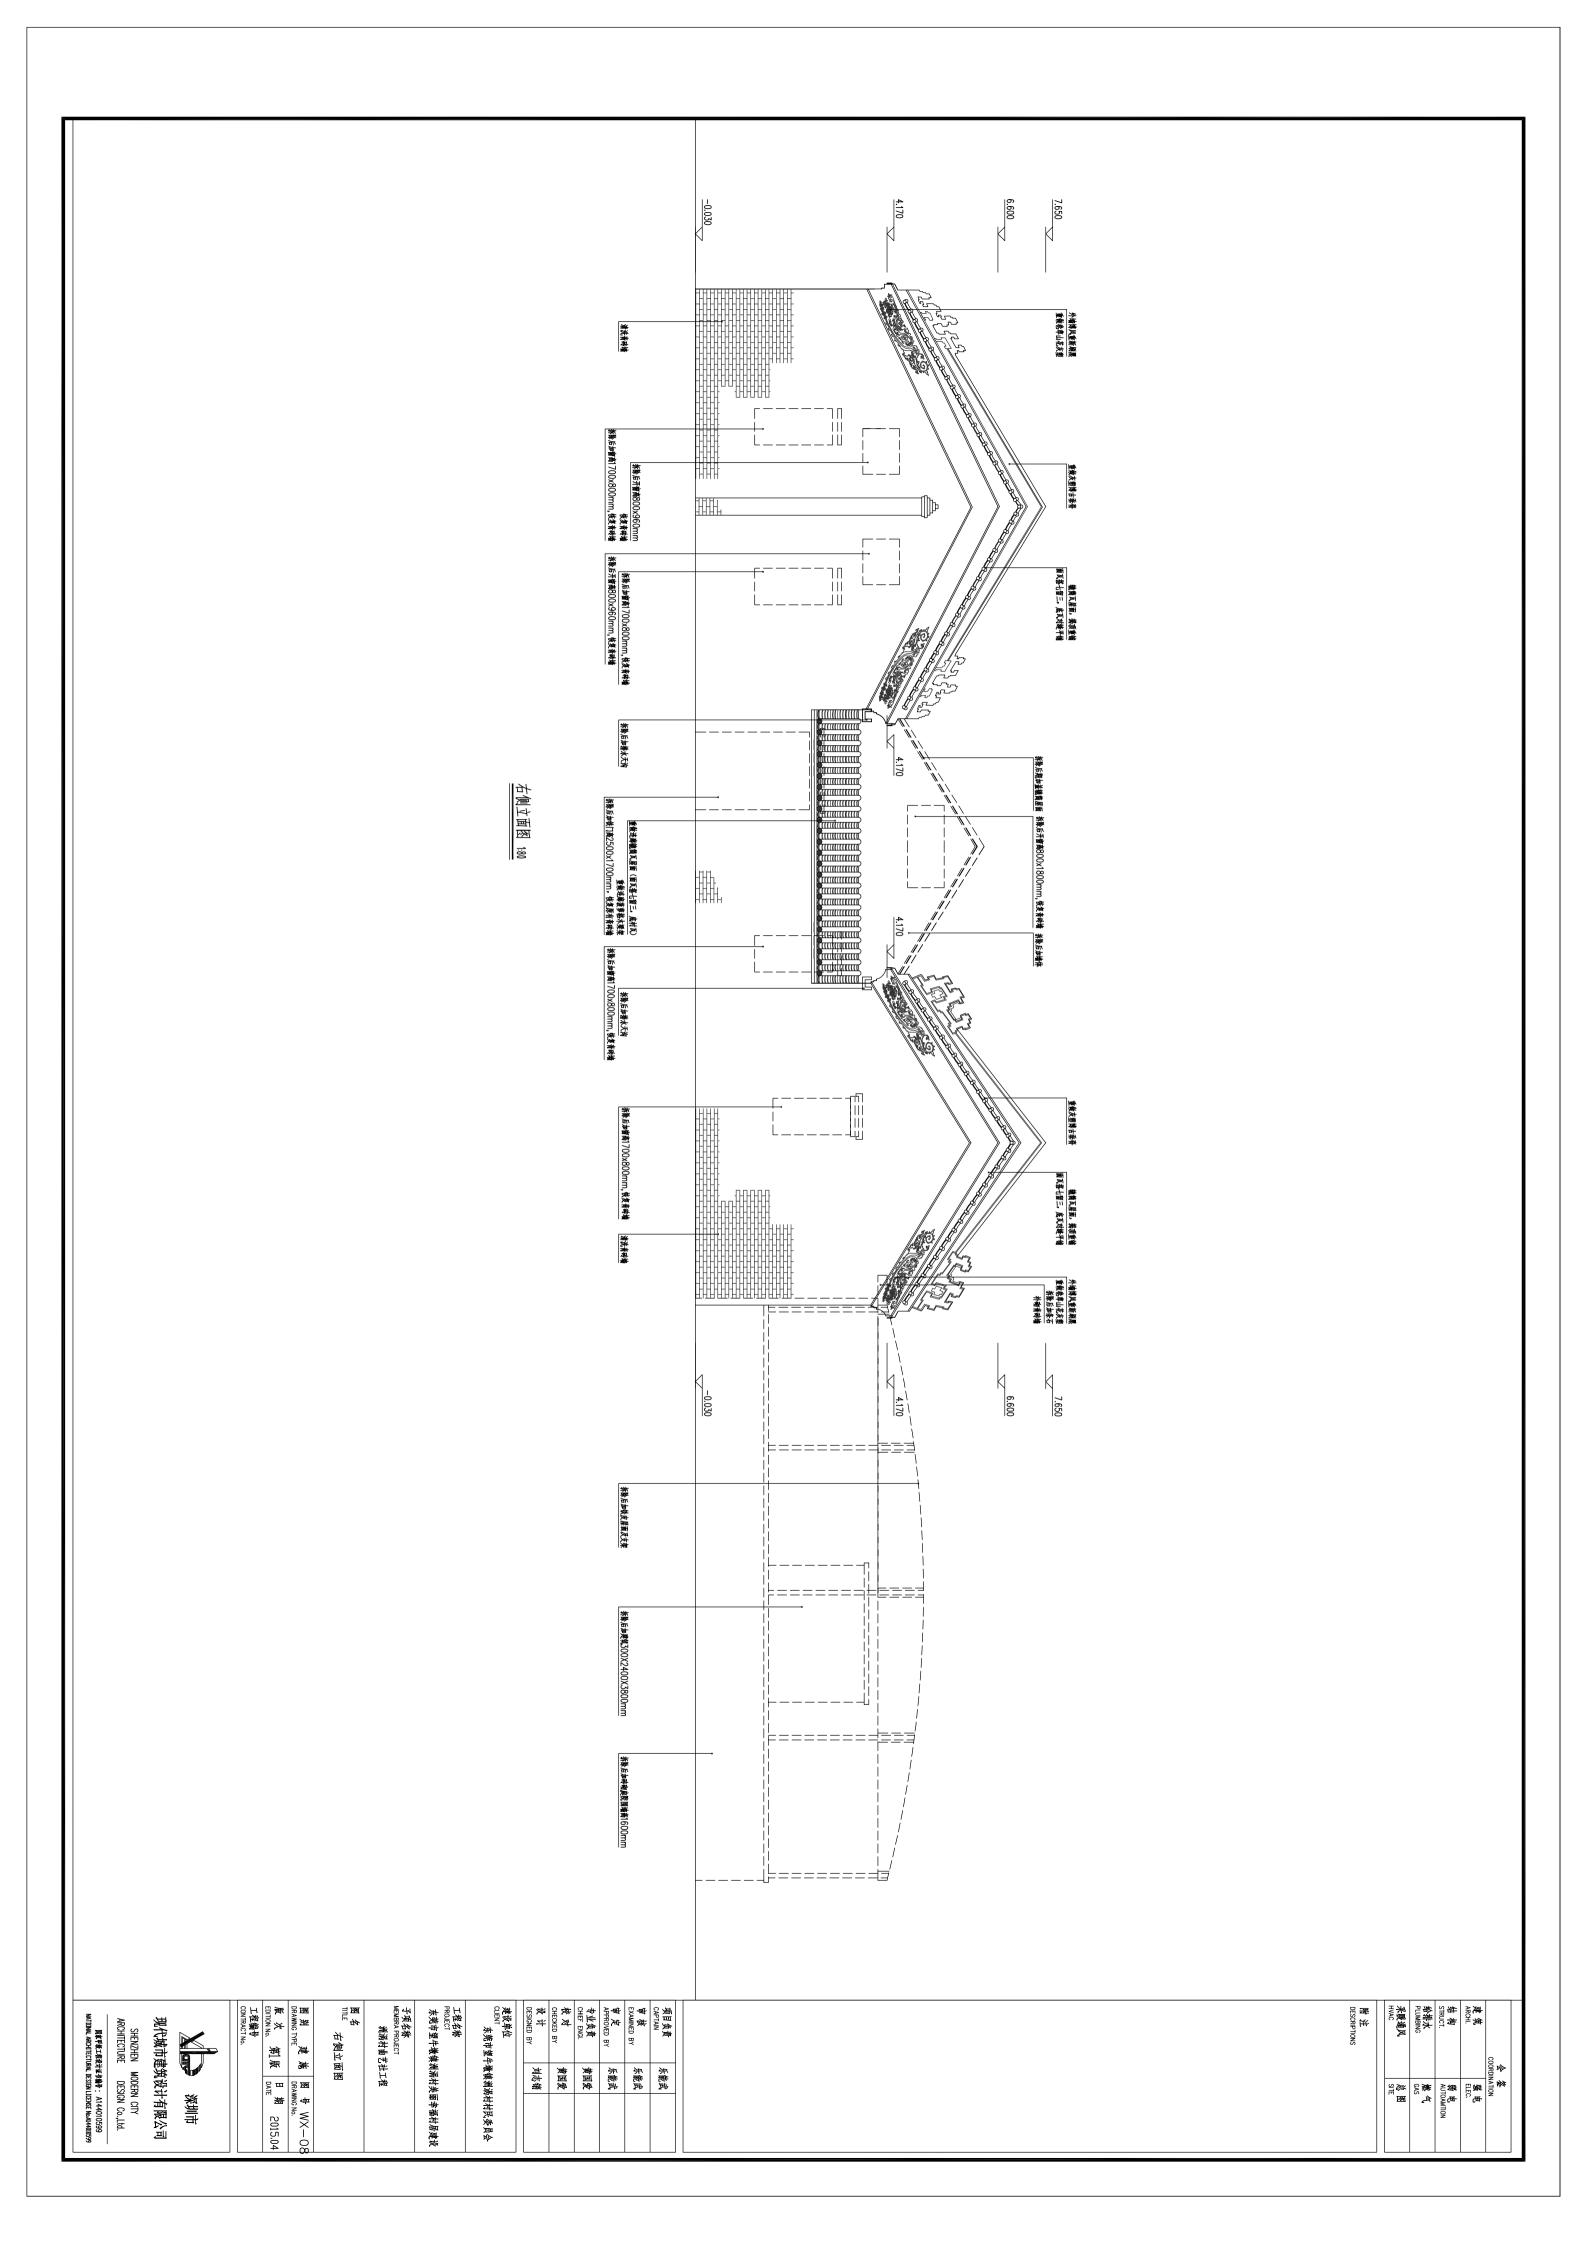


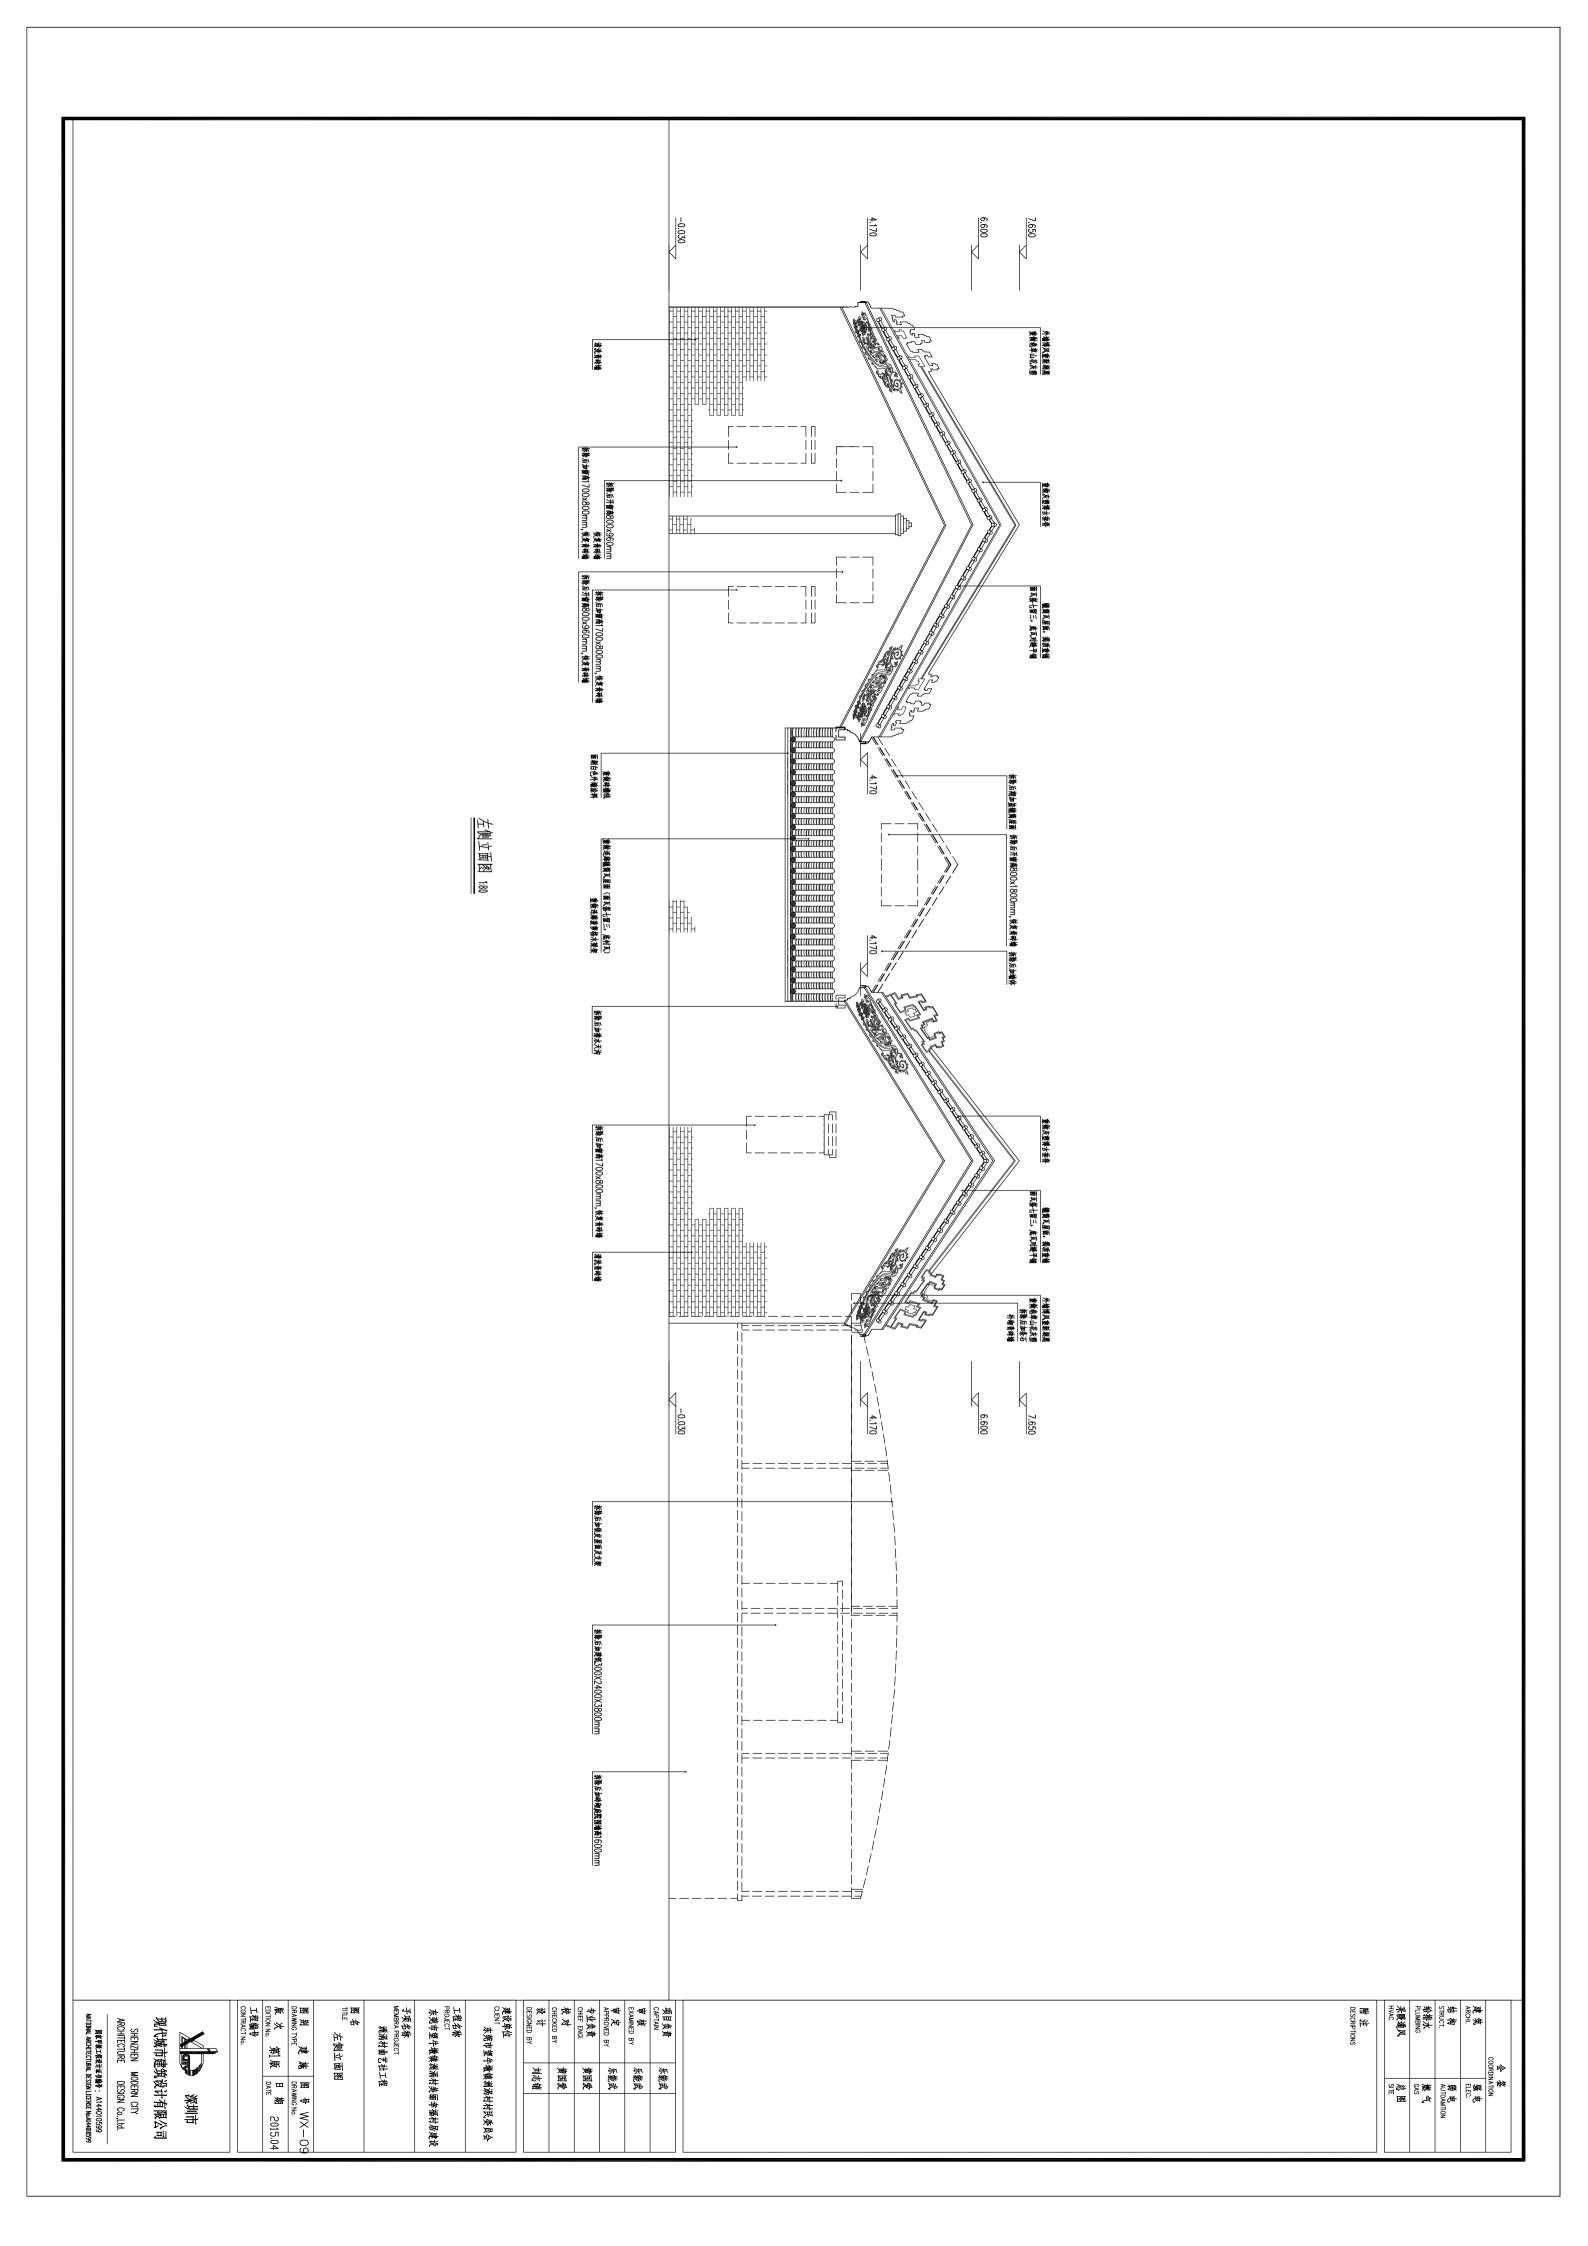

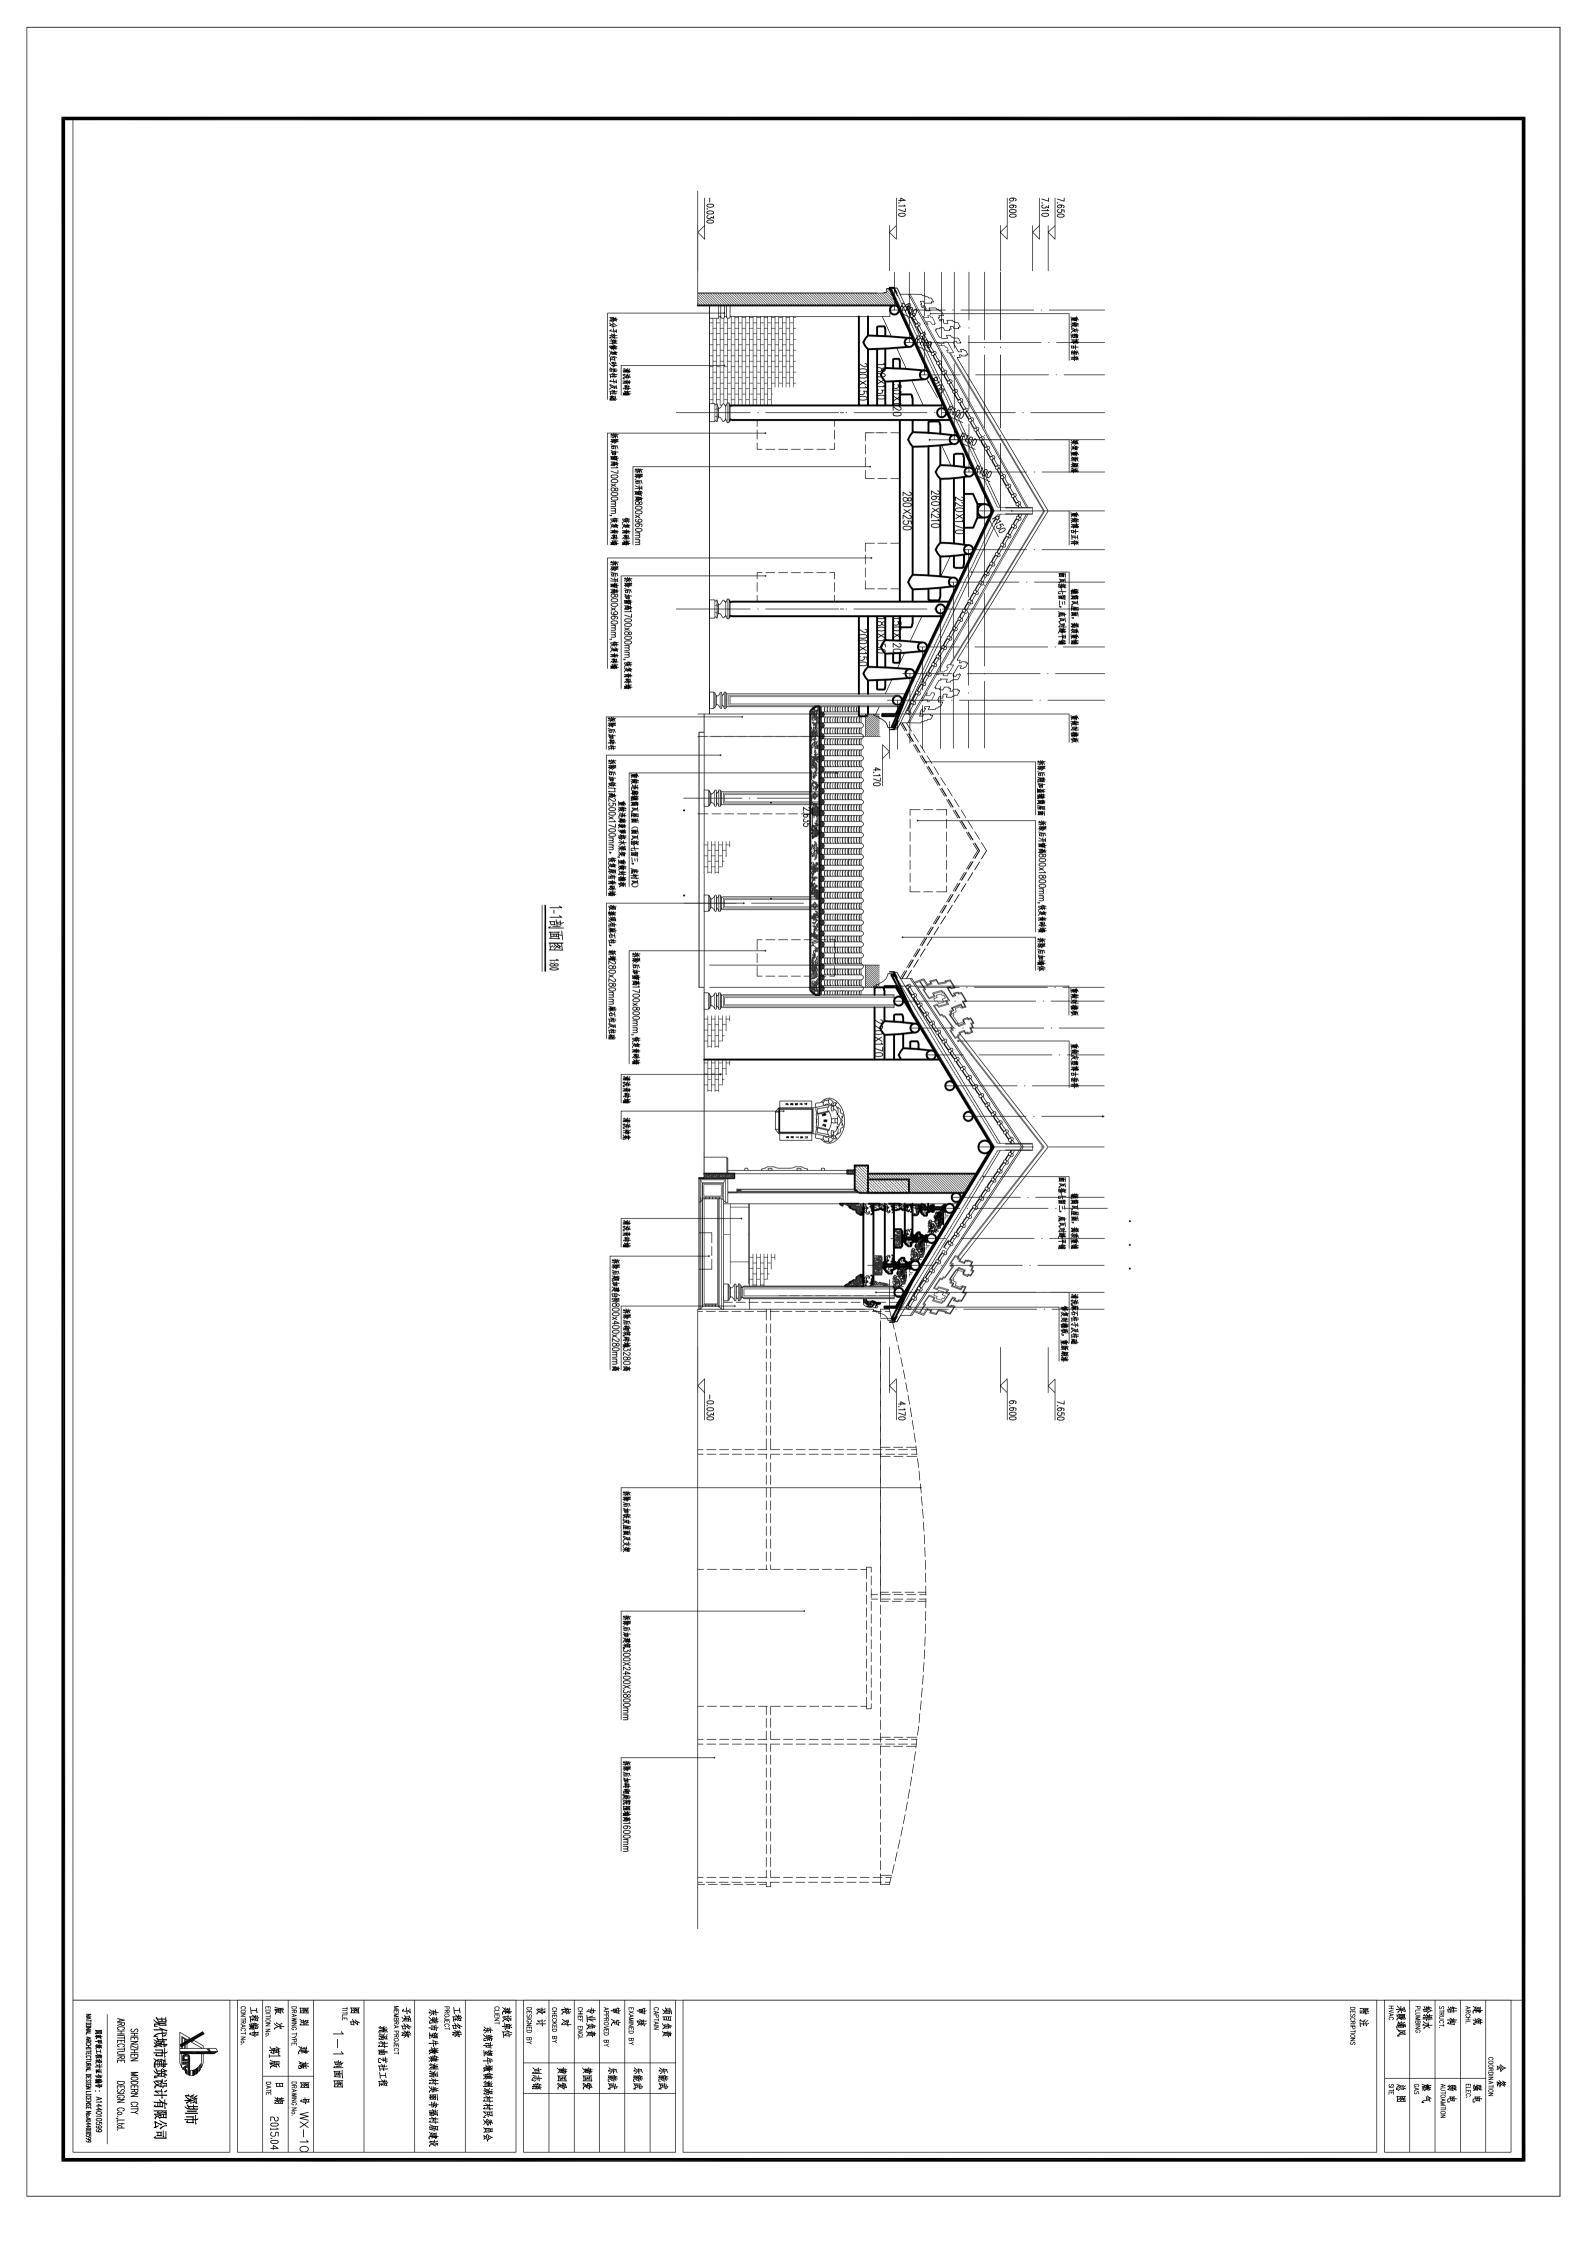


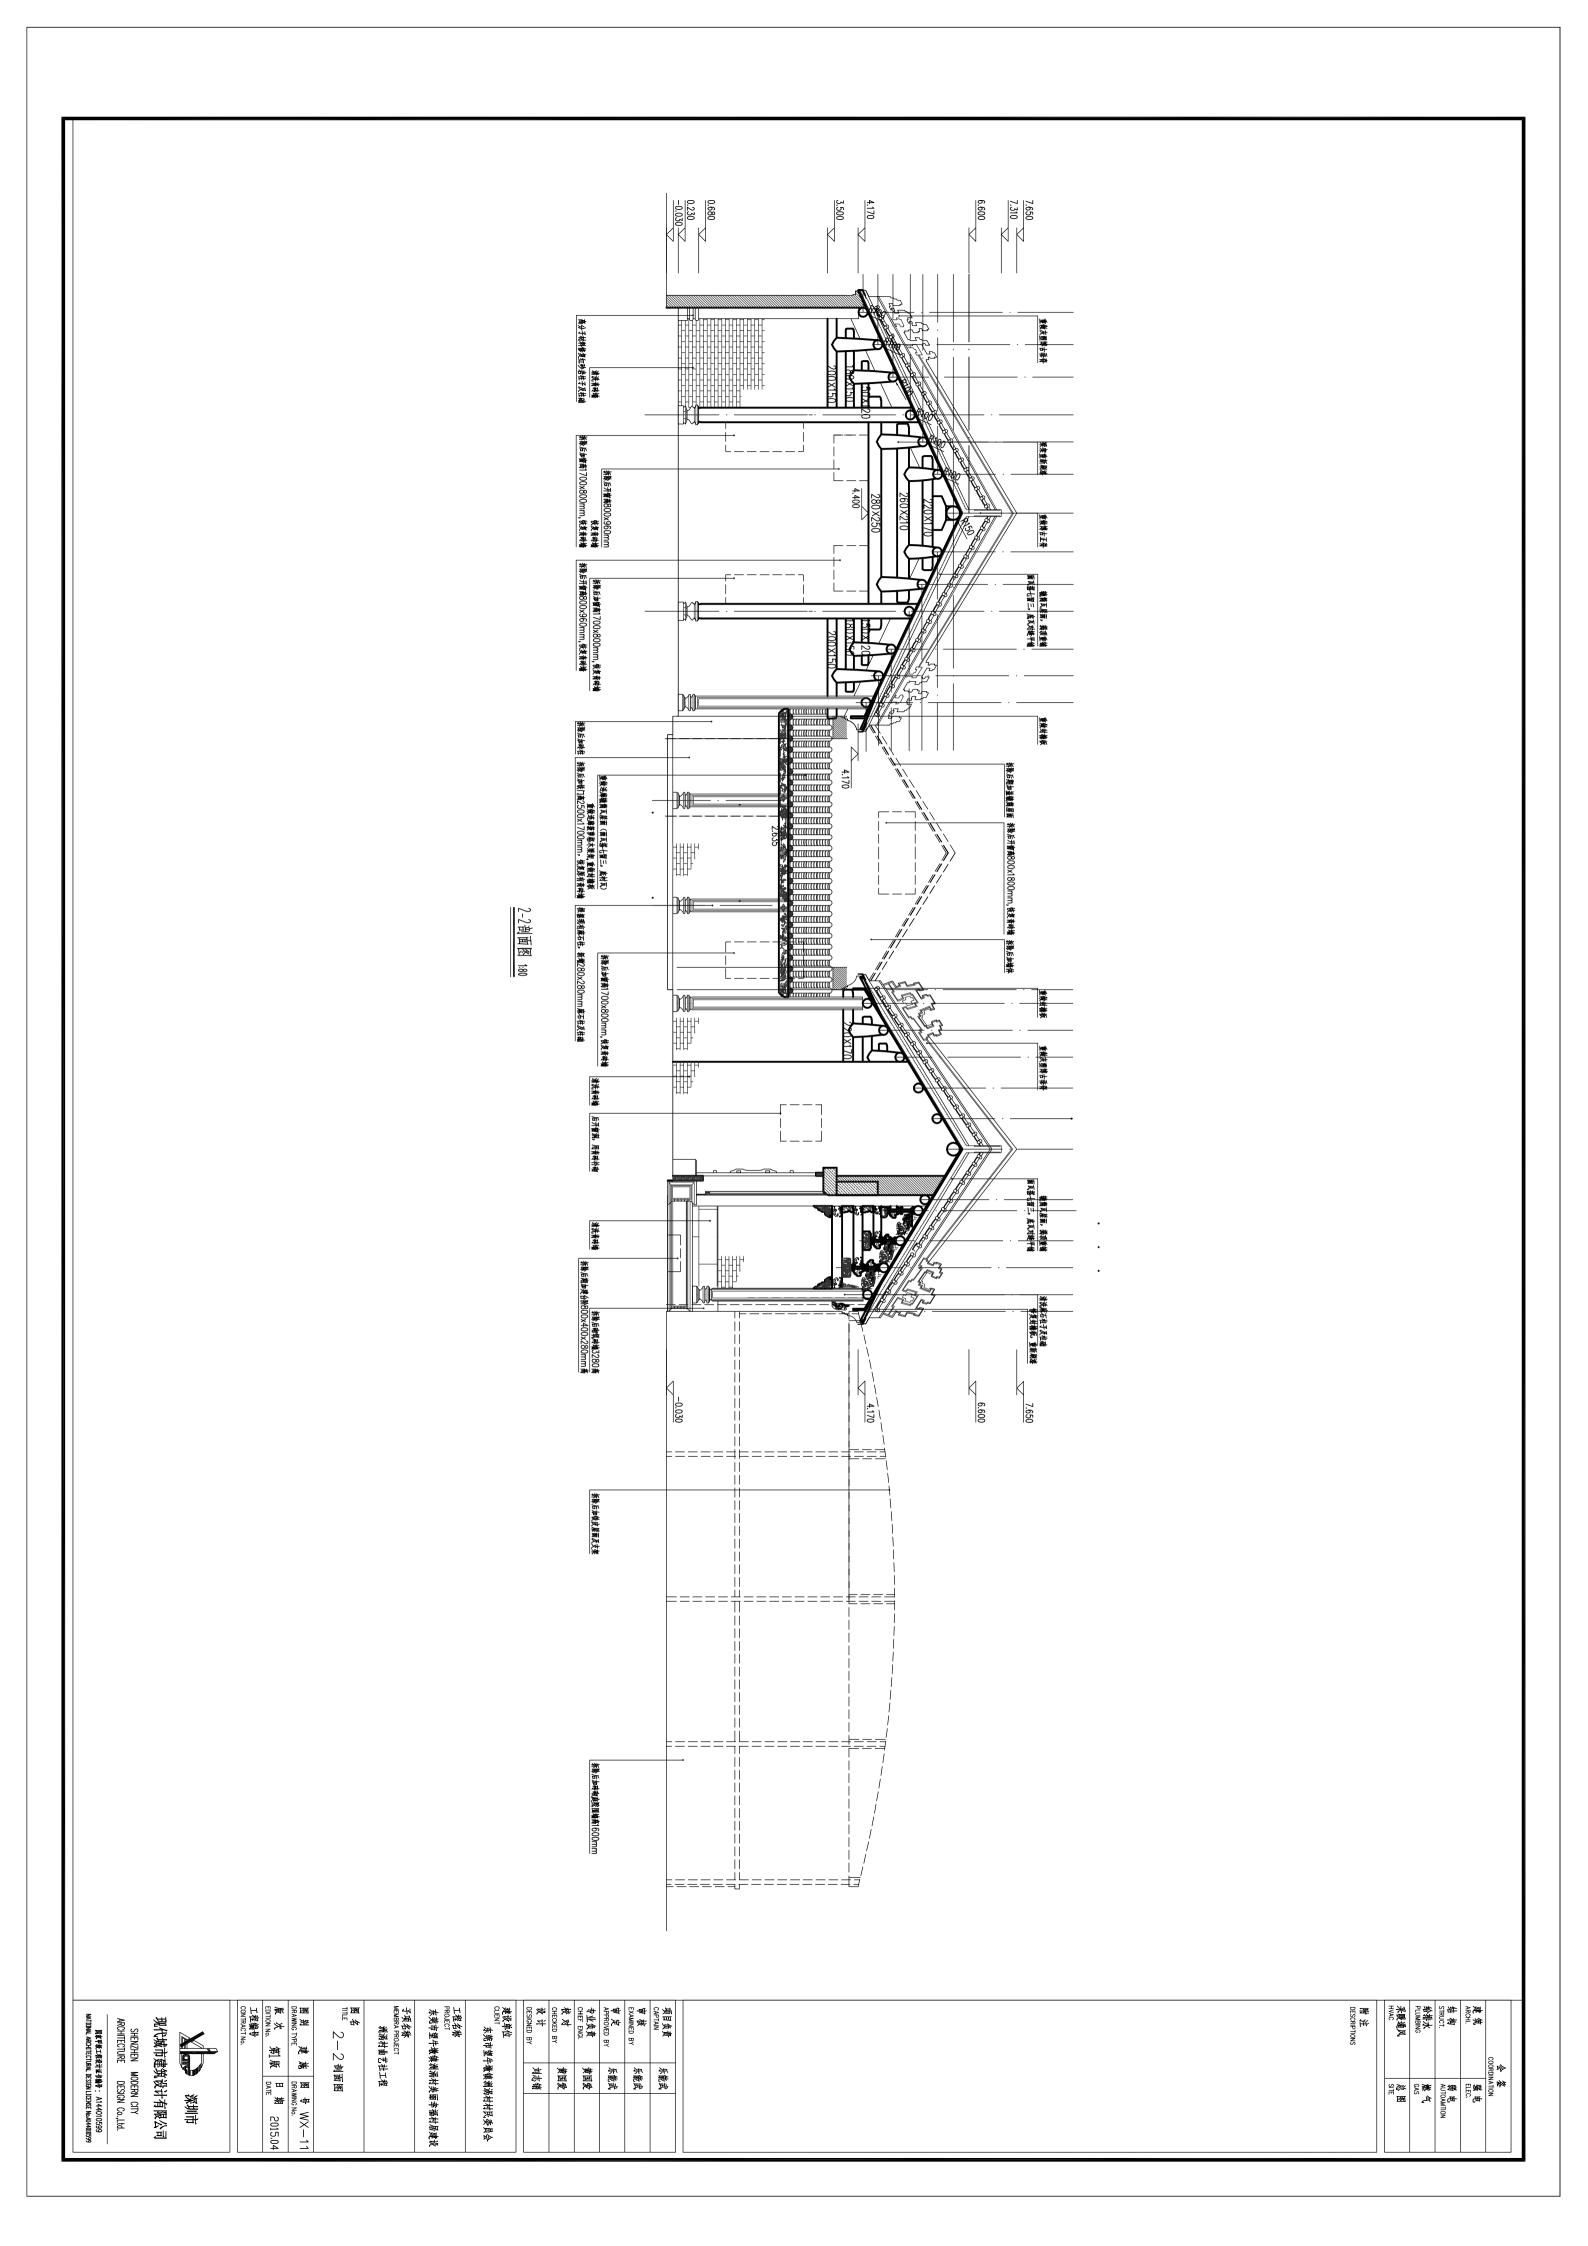

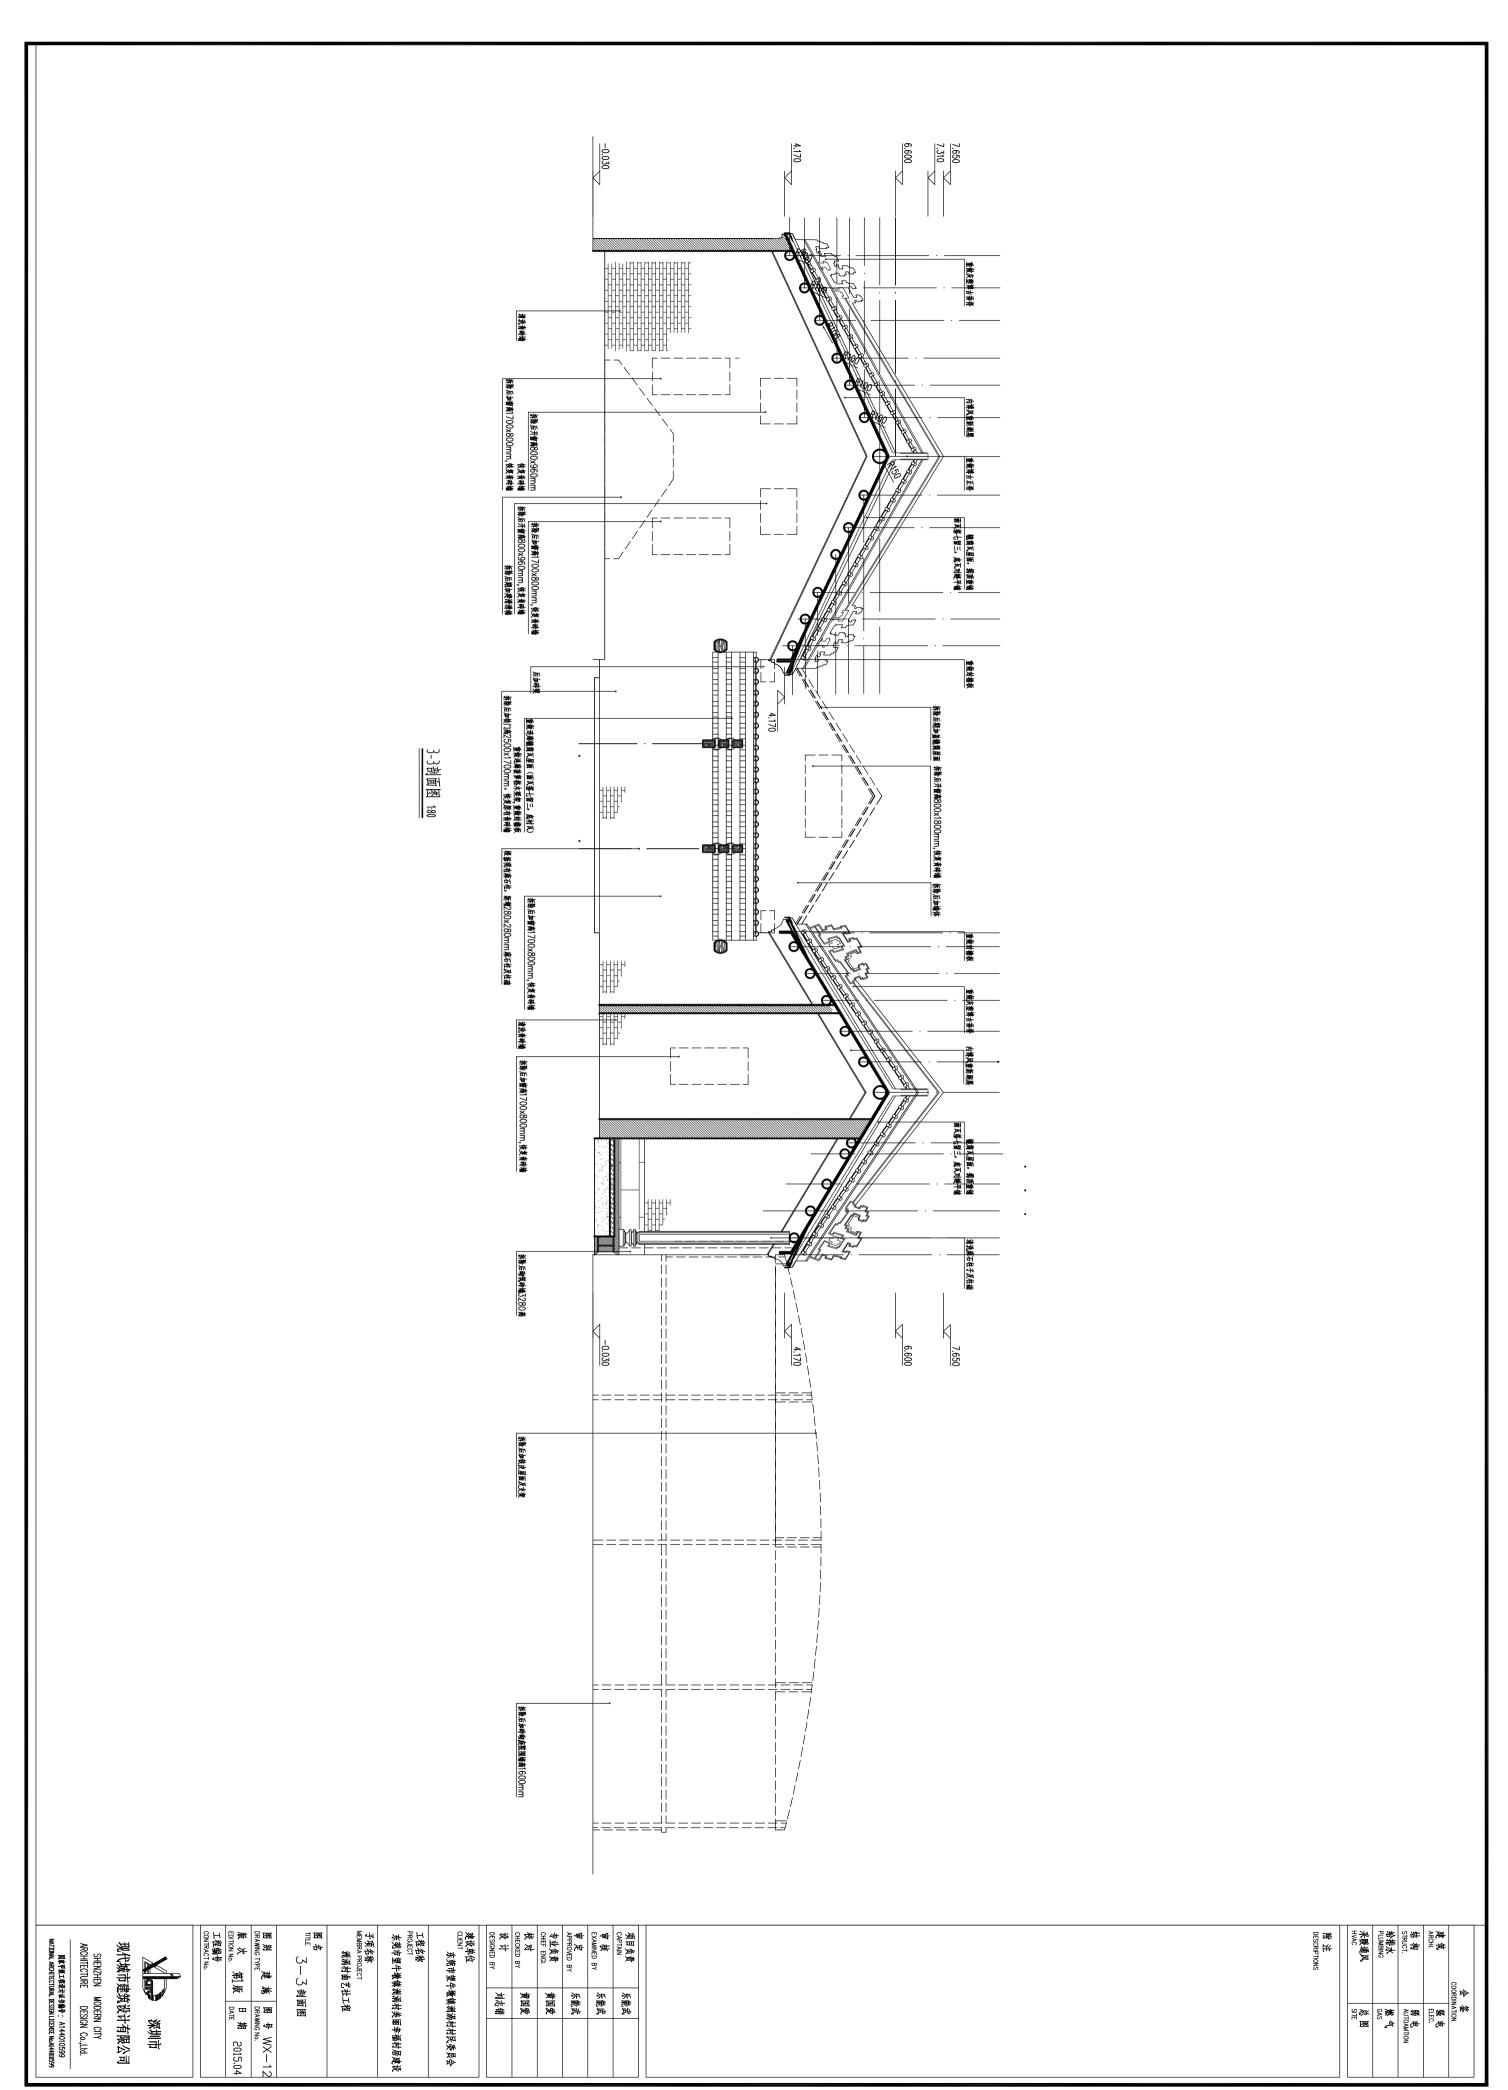

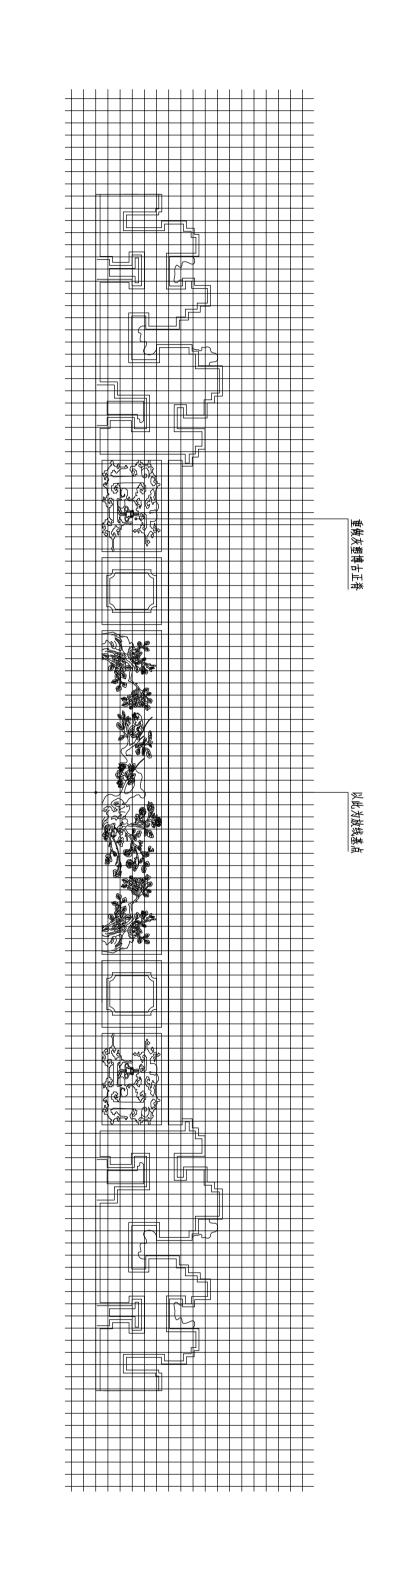

-进正脊大样 1:50 **!** 网格大小为100x100mm。

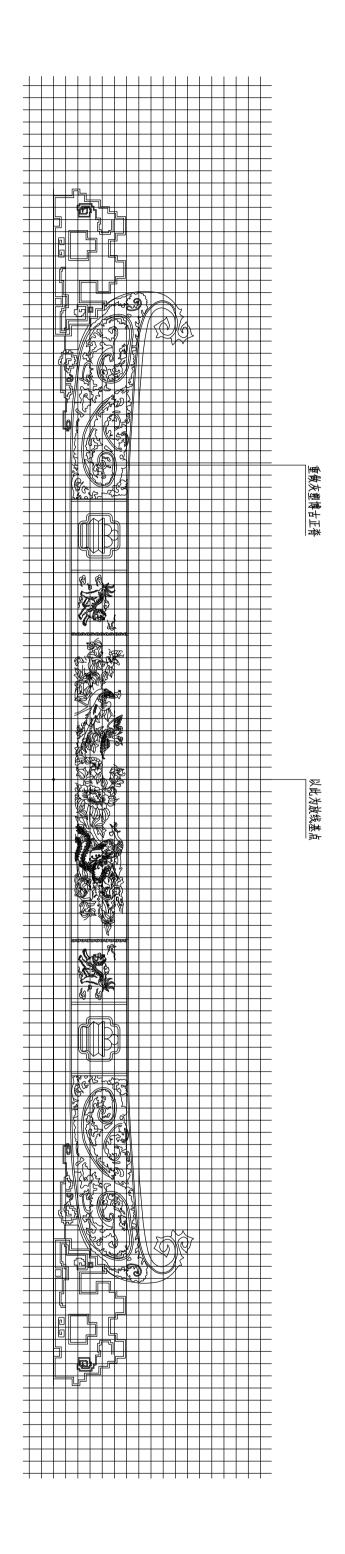

二进正脊大样 1:30 **!** 网格大小为100x100mm。

设计 DESIGNED BY	校对 CHECKED BY	专业负责 CHIEF ENGI.	APPROVED BY	审核 EXAMINED BY	项目负责 CAPTAIN	DESCRIPTIONS	来暖通风 HVAC		结构 STRUCT.		
刘志镏	黄国爱	黄国爱	乐能武	乐能武	 乐能武		MA HE SO SO SO SO SO SO SO SO SO SO SO SO SO	GAS _M	数电 AUTOAMTION	爱 ELEC.	会 签 COORDINATION



子项名称 MEMBRA PROJECT 洲涡村曲艺社工程

建设单位 CUENT 东莞市望牛嫩镇洲涡村村民委员会


工程名称 PROJECT 东莞市望牛漿鎮洲涡村美丽幸福村居建设

₩

正脊大样

现代城市建筑设计有限公司

国家甲氨工程设计证书编号: A144010599 NATIUWAL ARCHITECTURAL DESIGN LICENSE No.A144010599 SHENZHEN MODERN CITY
ARCHITECTURE DESIGN Co.,Ltd.

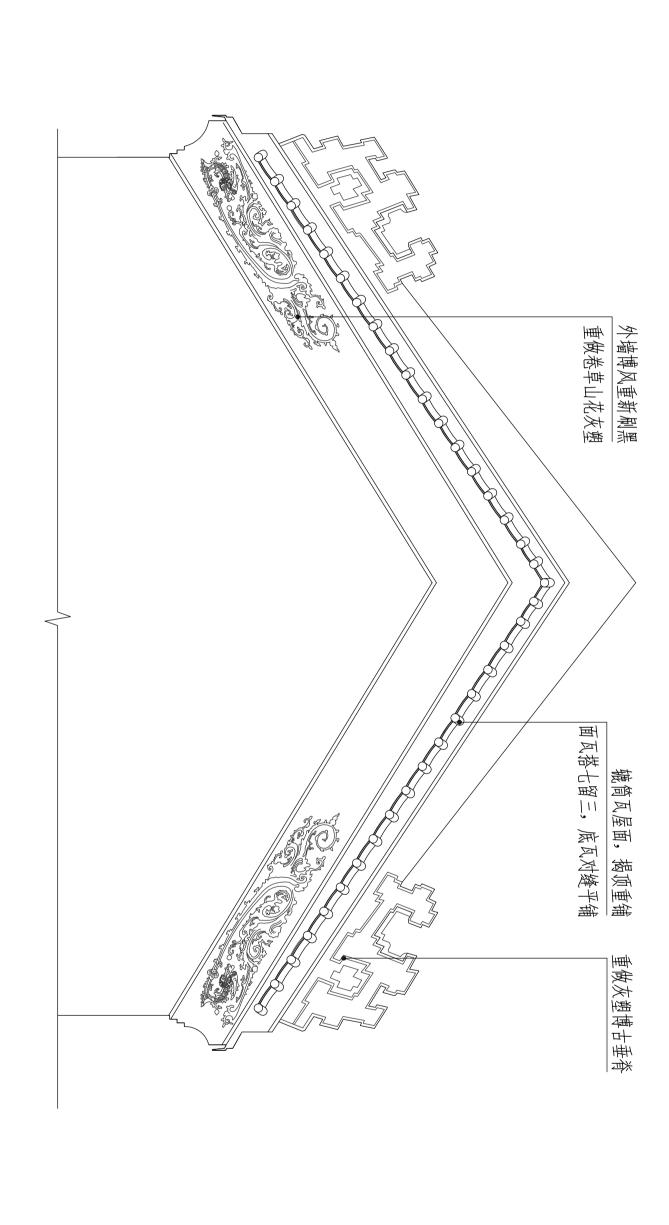

ARCHI. ARCHI. SHRUCT. SHRUCT. PLUMBING PLUMBING PLUMBING PLUMBING SIE M NOTOWNION

SIE M NOTOWNION

SIE M NOTOWNION

野注 DESCRIPTIONS

深圳市

图别 建 施 图 号 XT—O2
DRAWNG TYPE DRAWNG No.

版 次 對版 日 期 2015.04

工程編号
CONTRACT No.

子項名称 MEMBRA PROJECT 洲涡村曲艺社工程

工程名称 PROJECT 东莞市望牛欖鎮洲滿村美丽幸福村居建设

建设单位 CUENT 东莞市望牛獭镇洲涡村村民委员会

₩

一进人字山墙


项目负责 CAPTAIN 审核 EXAMINED BY 中层 APPROVED BY 专业负责 CHIEF ENGI. 校对 CHECKED BY 设计

乐能武

乐 赤 黄 黄 烈能能能能能 医国 克武 武 爱 爱 爱 缓

国家甲集工程設计证を编号: A144010599 NATIDNAL ARCHITECTURAL DESIGN LICENSE No.A144010599 SHENZHEN MODERN CITY ARCHITECTURE DESIGN Co.,Ltd.

现代城市建筑设计有限公司

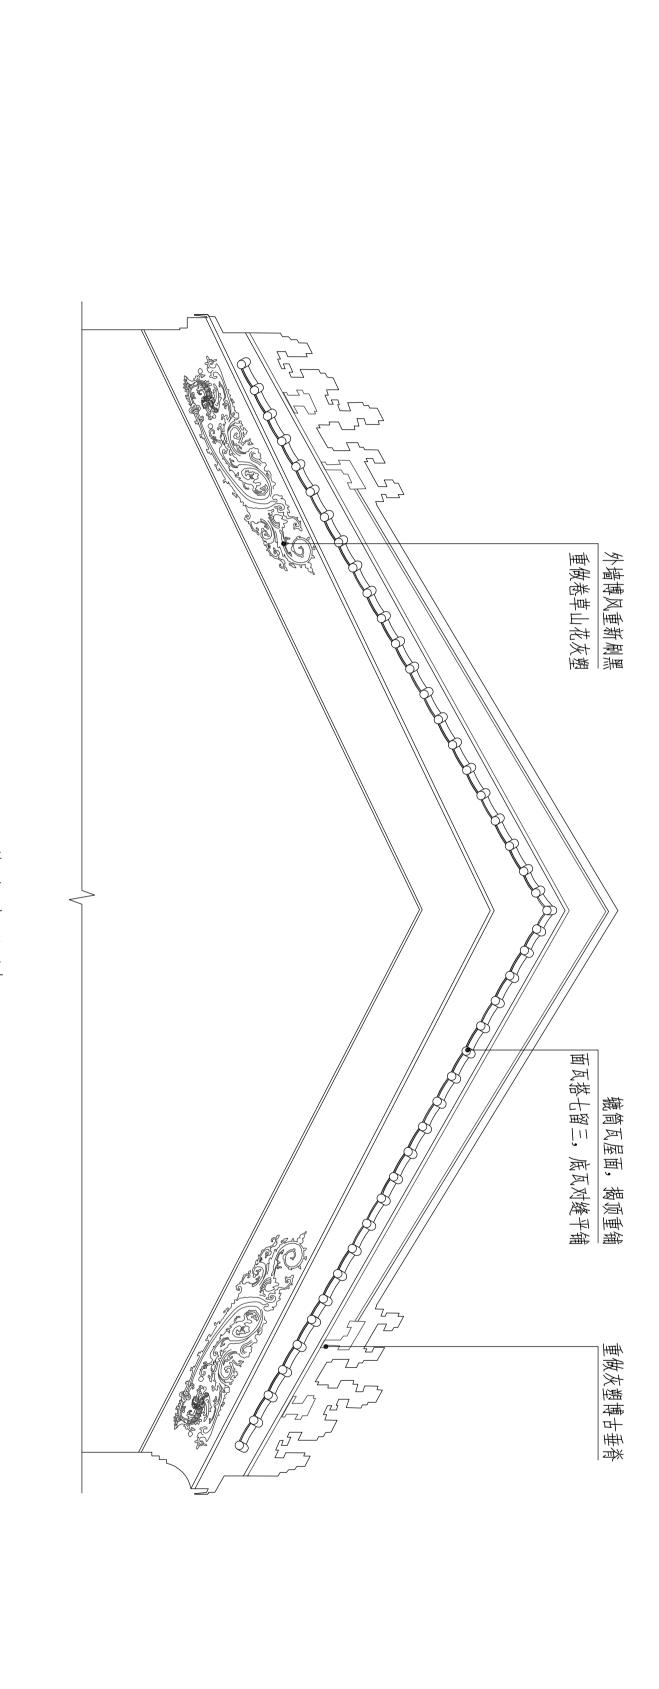

ARCHI. ARCHI. SHRUCT. SHRUCT. PLUMBING PLUMBING PLUMBING PLUMBING SIE M NOTOWNION

SIE M NOTOWNION

SIE M NOTOWNION

野注 DESCRIPTIONS

深圳市

图别 建 施 图 号 XT—O3
DRAWNG TYPE DRAWNG No.

版 次 對版 日 期 2015.04

工程編号
CONTRACT No.

子項名称 MEMBRA PROJECT 洲涡村曲艺社工程

建设单位 CUENT 东莞市塑牛墩镇洲涡村村民委员会

工程名称 PROJECT 东莞市塑牛量鎮洲滿村美丽幸福村居建设

M M

二进人字山墙

项目负责 CAPTAIN 申 被 EXAMINED BY 申 尼 OHEF ENG. OHECKED BY OHECKED BY OHECKED BY


乐能武

乐 張 黄 黄 刘能能能能能图图图图点式或 爱 爱 爱 缓

1:30


现代城市建筑设计有限公司 SHENZHEN MODERN CITY ARCHTIECTURE DESIGN Co.,Ltd.

国家甲氨工程设计证专编号: A144010599 NATIDNAL ARCHITECTURAL DESIGN LICENSE No.A14010599

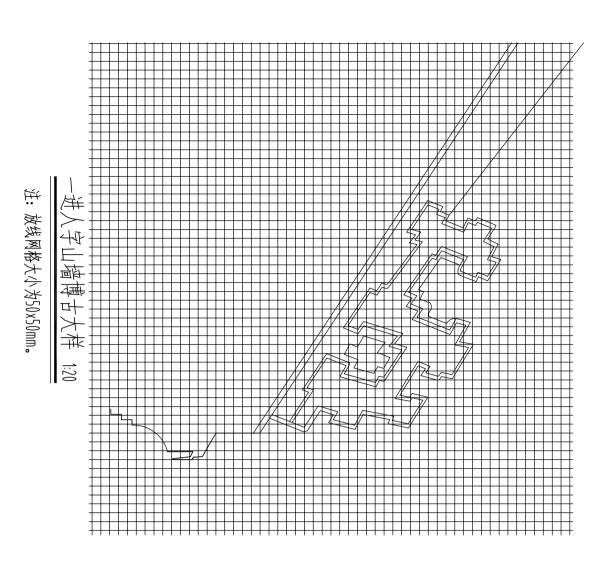

外侧立面博风卷草大样 1:20 注: 放线网格大小为50x50mm。

注: 放线网格大小为50x50mm。

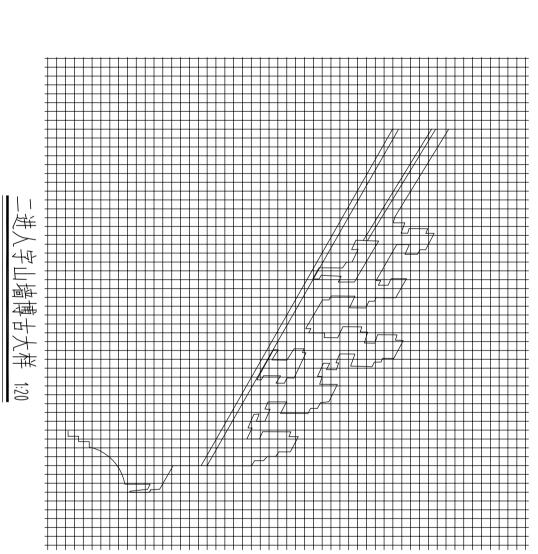

ARCH.I. ARCH.I. STRUCT. STRUC

SIE M ANDINATION MATERIAL MAT

附注 DESCRIPTIONS

注: 放线网格大小为50x50mm。

心地放线基点

东莞市望牛墩镇洲涡村美丽幸福村居建设

东莞市望牛嫩镇洲涡村村民委员会

洲涡村曲艺社工程

項目负责
CAPTAIN

审核
审核
PROVED BY

专业负责
CHEC ENGI.

及 中
CHECKED BY

BY

BESIGNED BY

黄国爱


黄国爱 刘志锴

系能武 系能武 乐能武

	工程编号 CONTRACT No.	版次第1版 EDITION No. 第1版	图别 建施 DRAWING TYPE	MUE 博古及
į		日期 2015.04	图 号 XT—04 DRAWING No.	博古及卷草大样

SHENZHEN	现代城市建	
NOD.	彼	Alm.
MODERN CITY	现代城市建筑设计有限公司	築地市

国家甲級工程设计证专编号: A144010599	SHENZHEN MODERN CITY ARCHITECTURE DESIGN Co.,Ltd.

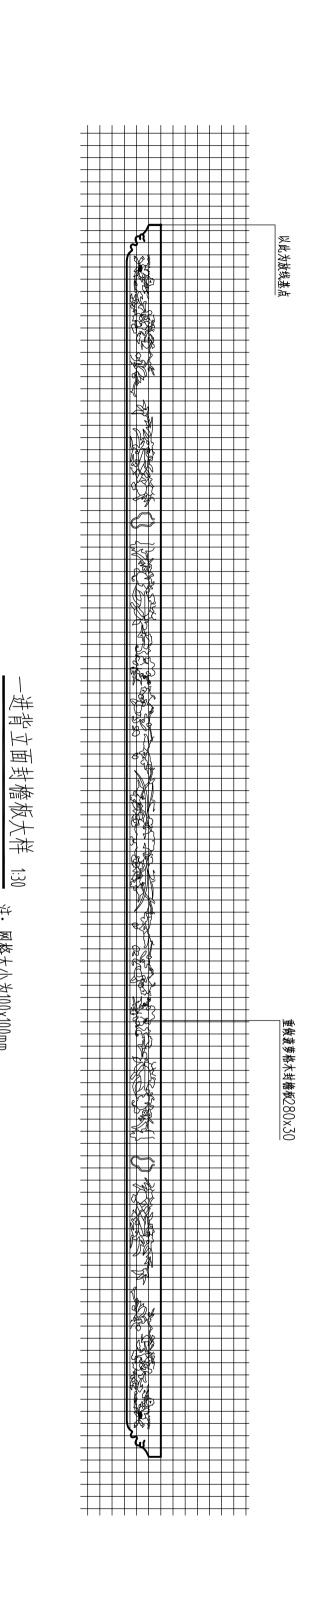

1:30

注: 网格大小为100x100mm。


重做菠萝格木封檐板320×40

二进正立面封檐板大样 1:30

注: 网格大小为100×100mm。

项目负责 CAPTAIN 审 被 EXAMINED BY 中产 中产 APPROVED BY 专业负责 CHECKED BY OHECKED BY 设计

乐能武 乐能武

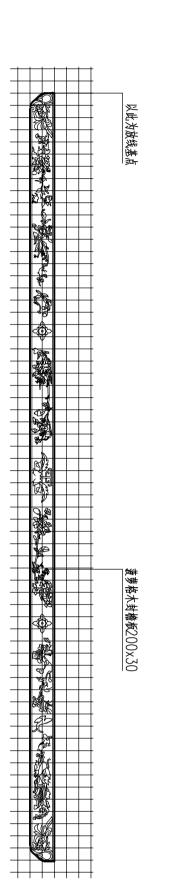

连廊封檐板大样 1:50 注: 网格大小为100x100mm。

開注	采暖通风 HVAC	给排水 PLUMBING	结构 STRUCT.	建筑 ARCHI.	会 签 COORDINATION	
	SITE 图	煮 气 GAS	弱 电 AUTOAMTION	强 电 ELEC.	NATION	

DESCRIPTIONS	郑

祭出市

图别 建 施 图 号 XT—05
DRAWNG TYPE DRAWNG No.

版 次 第1版 日 期 2015.04
工程编号
CONTRACT No.

子项名称 MEMBRA PROJECT 洲涡村曲艺社工程


建设单位 CUENT 东莞市望牛嫩镇洲涡村村民委员会

工程名称 PROJECT 东莞市望牛漿鎮洲涡村美丽幸福村居建设

₩

封檐板大样

国家甲氨工程设计证书编号: A144010599 NATIUWAL ARCHITECTURAL DESIGN LICENSE No.A144010599 现代城市建筑设计有限公司 SHENZHEN MODERN CITY
ARCHITECTURE DESIGN Co.,Ltd.

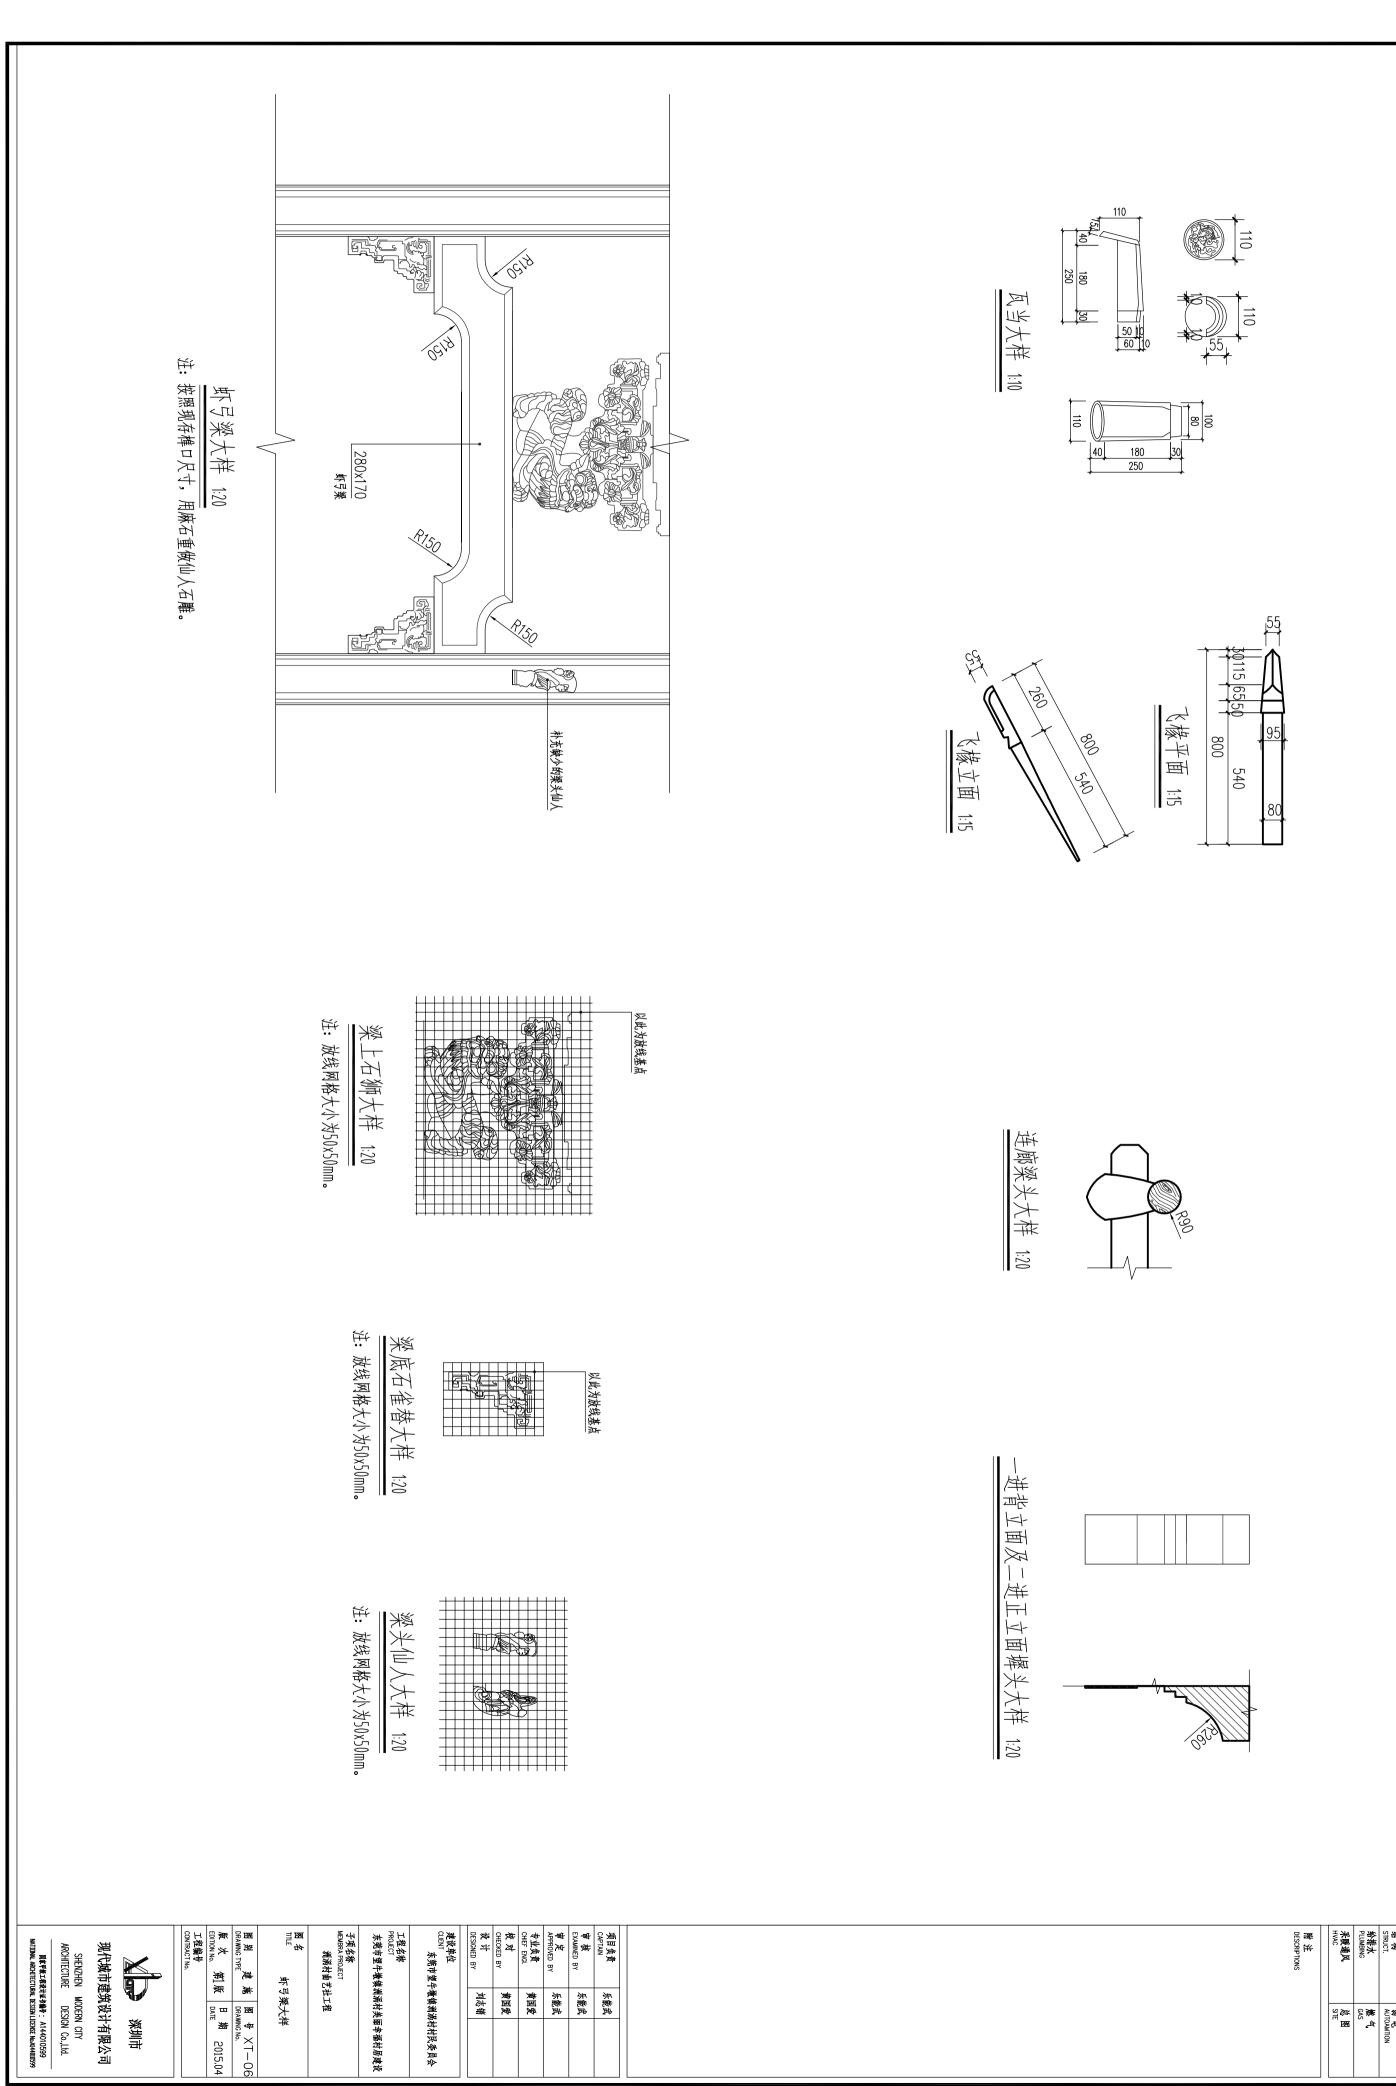



乐 黄 黄 刘能 图 题 战 服 跟 跟 跟 跟 跟 跟 跟 聚 聚 器


深圳市


乐能武 乐能武


*	P W	和	AR 英		
四級國內	给排水 PLUMBING	结构 STRUCT.	建筑 ARCHI.		
				COC	
ĸ				会 签 COORDINATION	
	燃气 GAS	弱电 AUTOAMTION	强电 ELEC.	TION E	

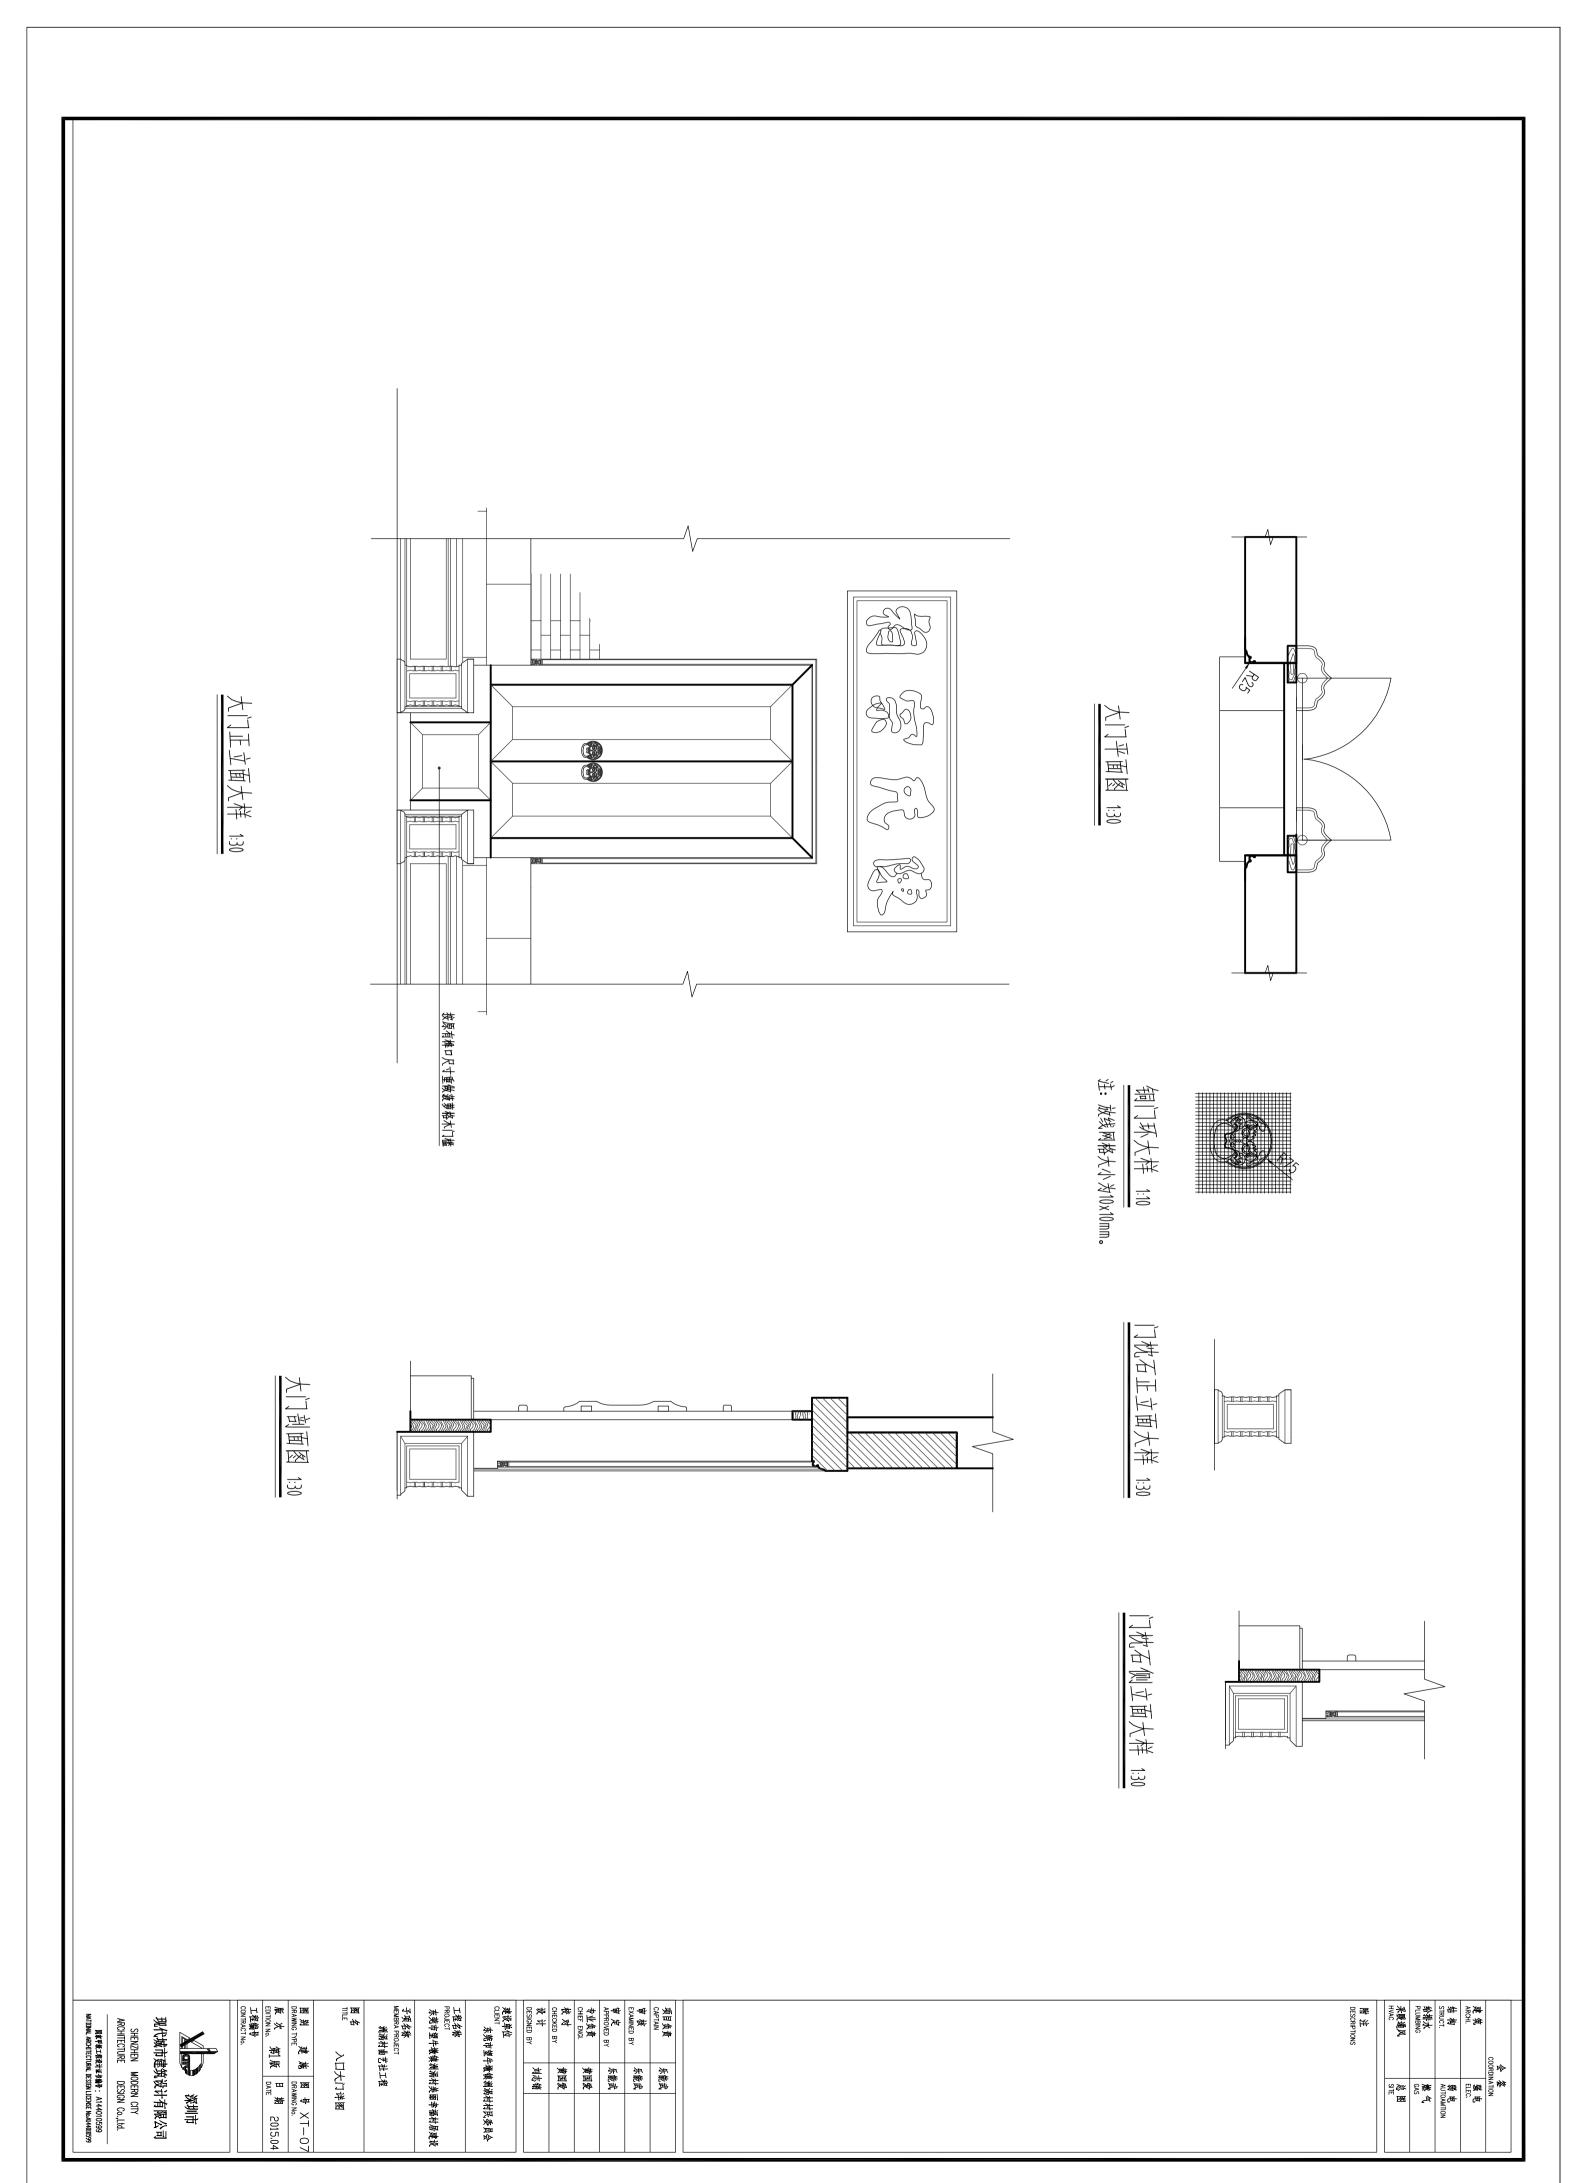


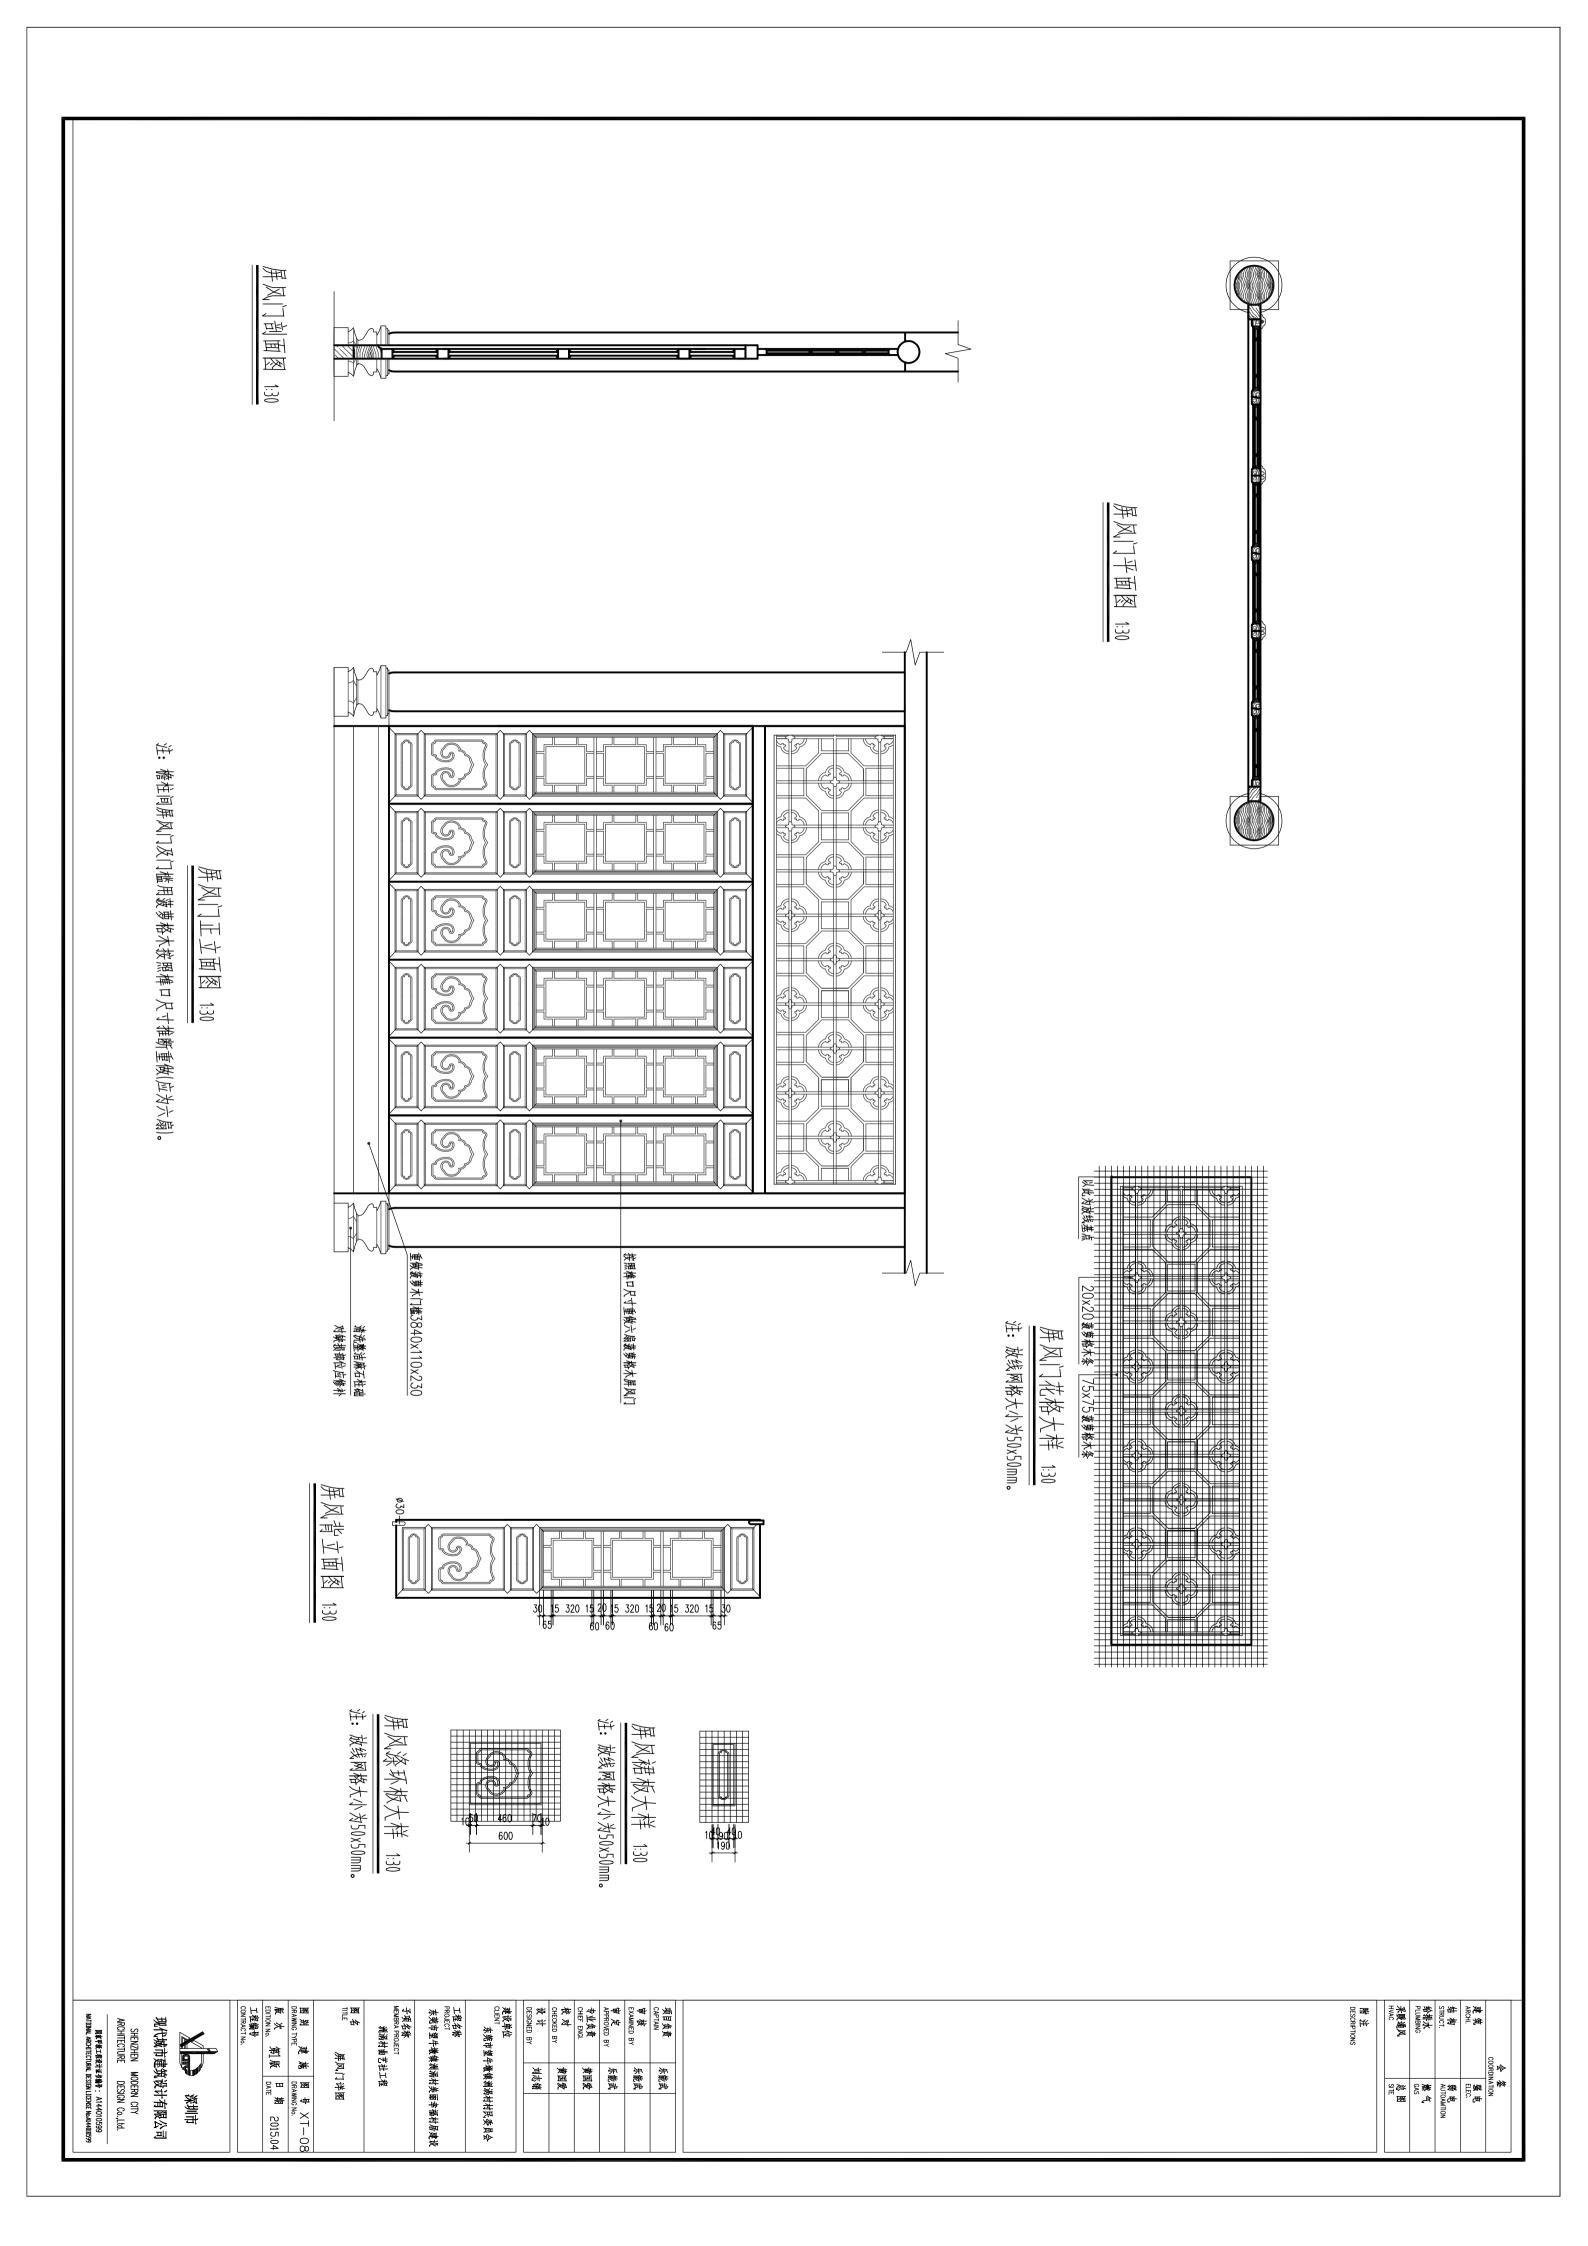

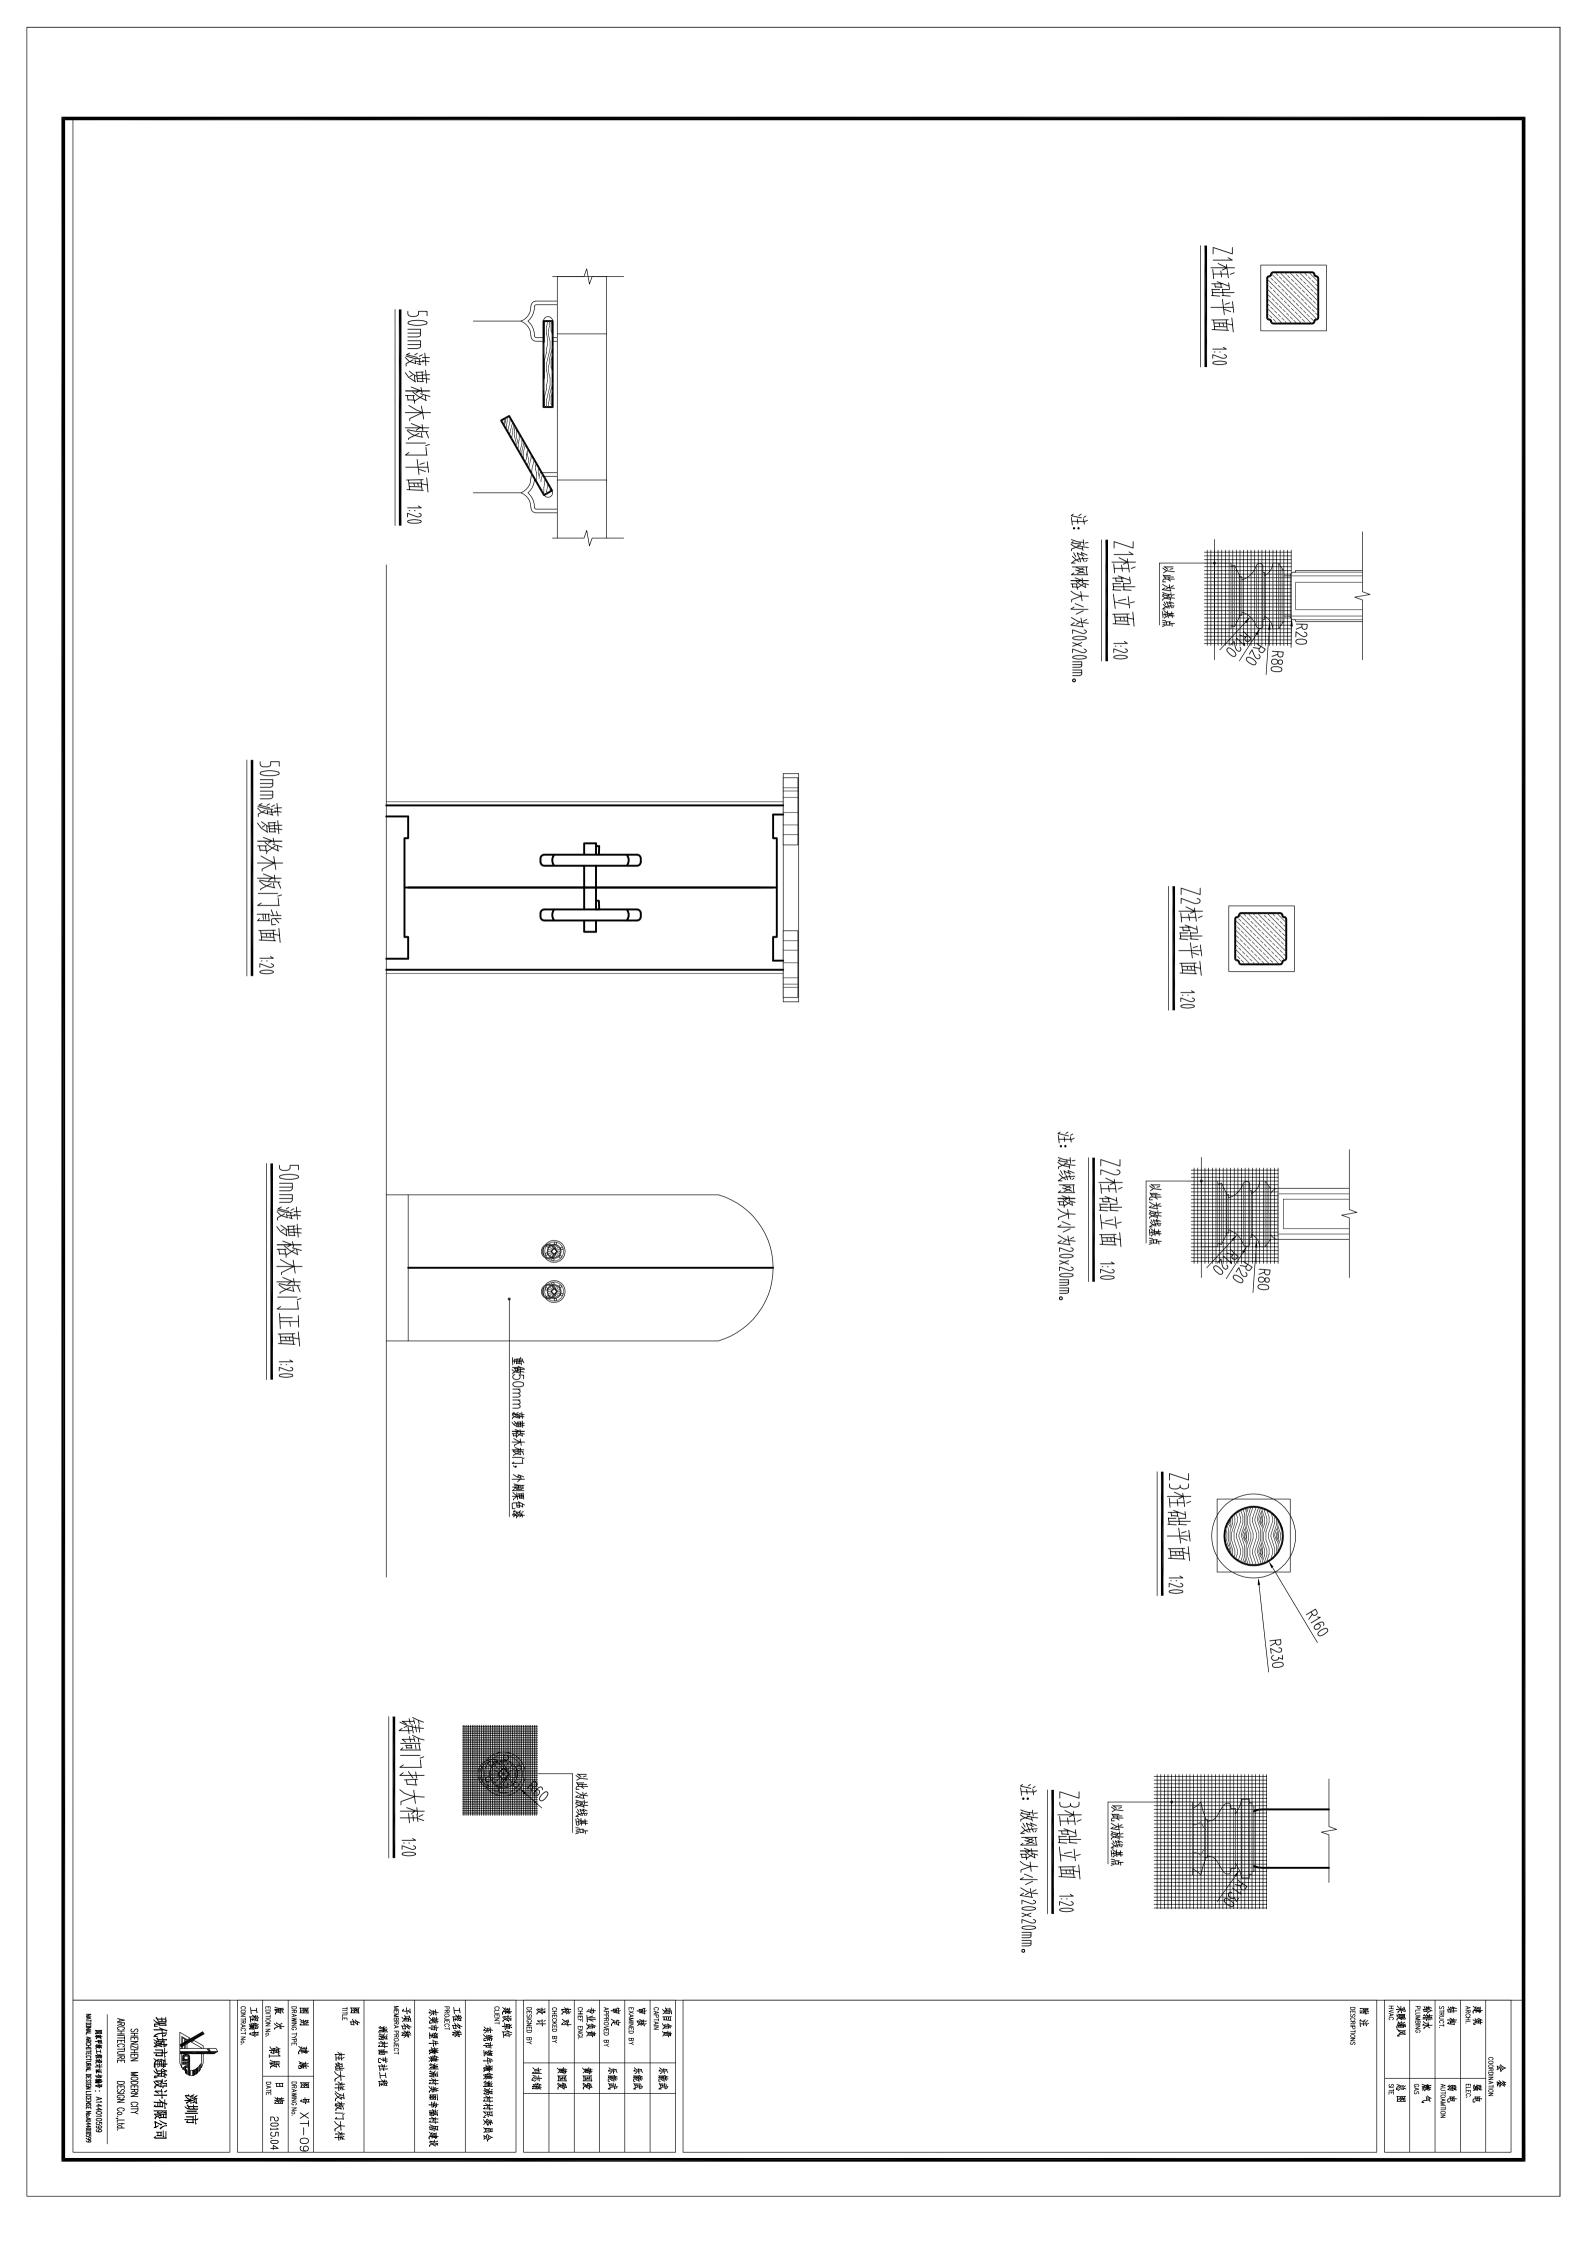

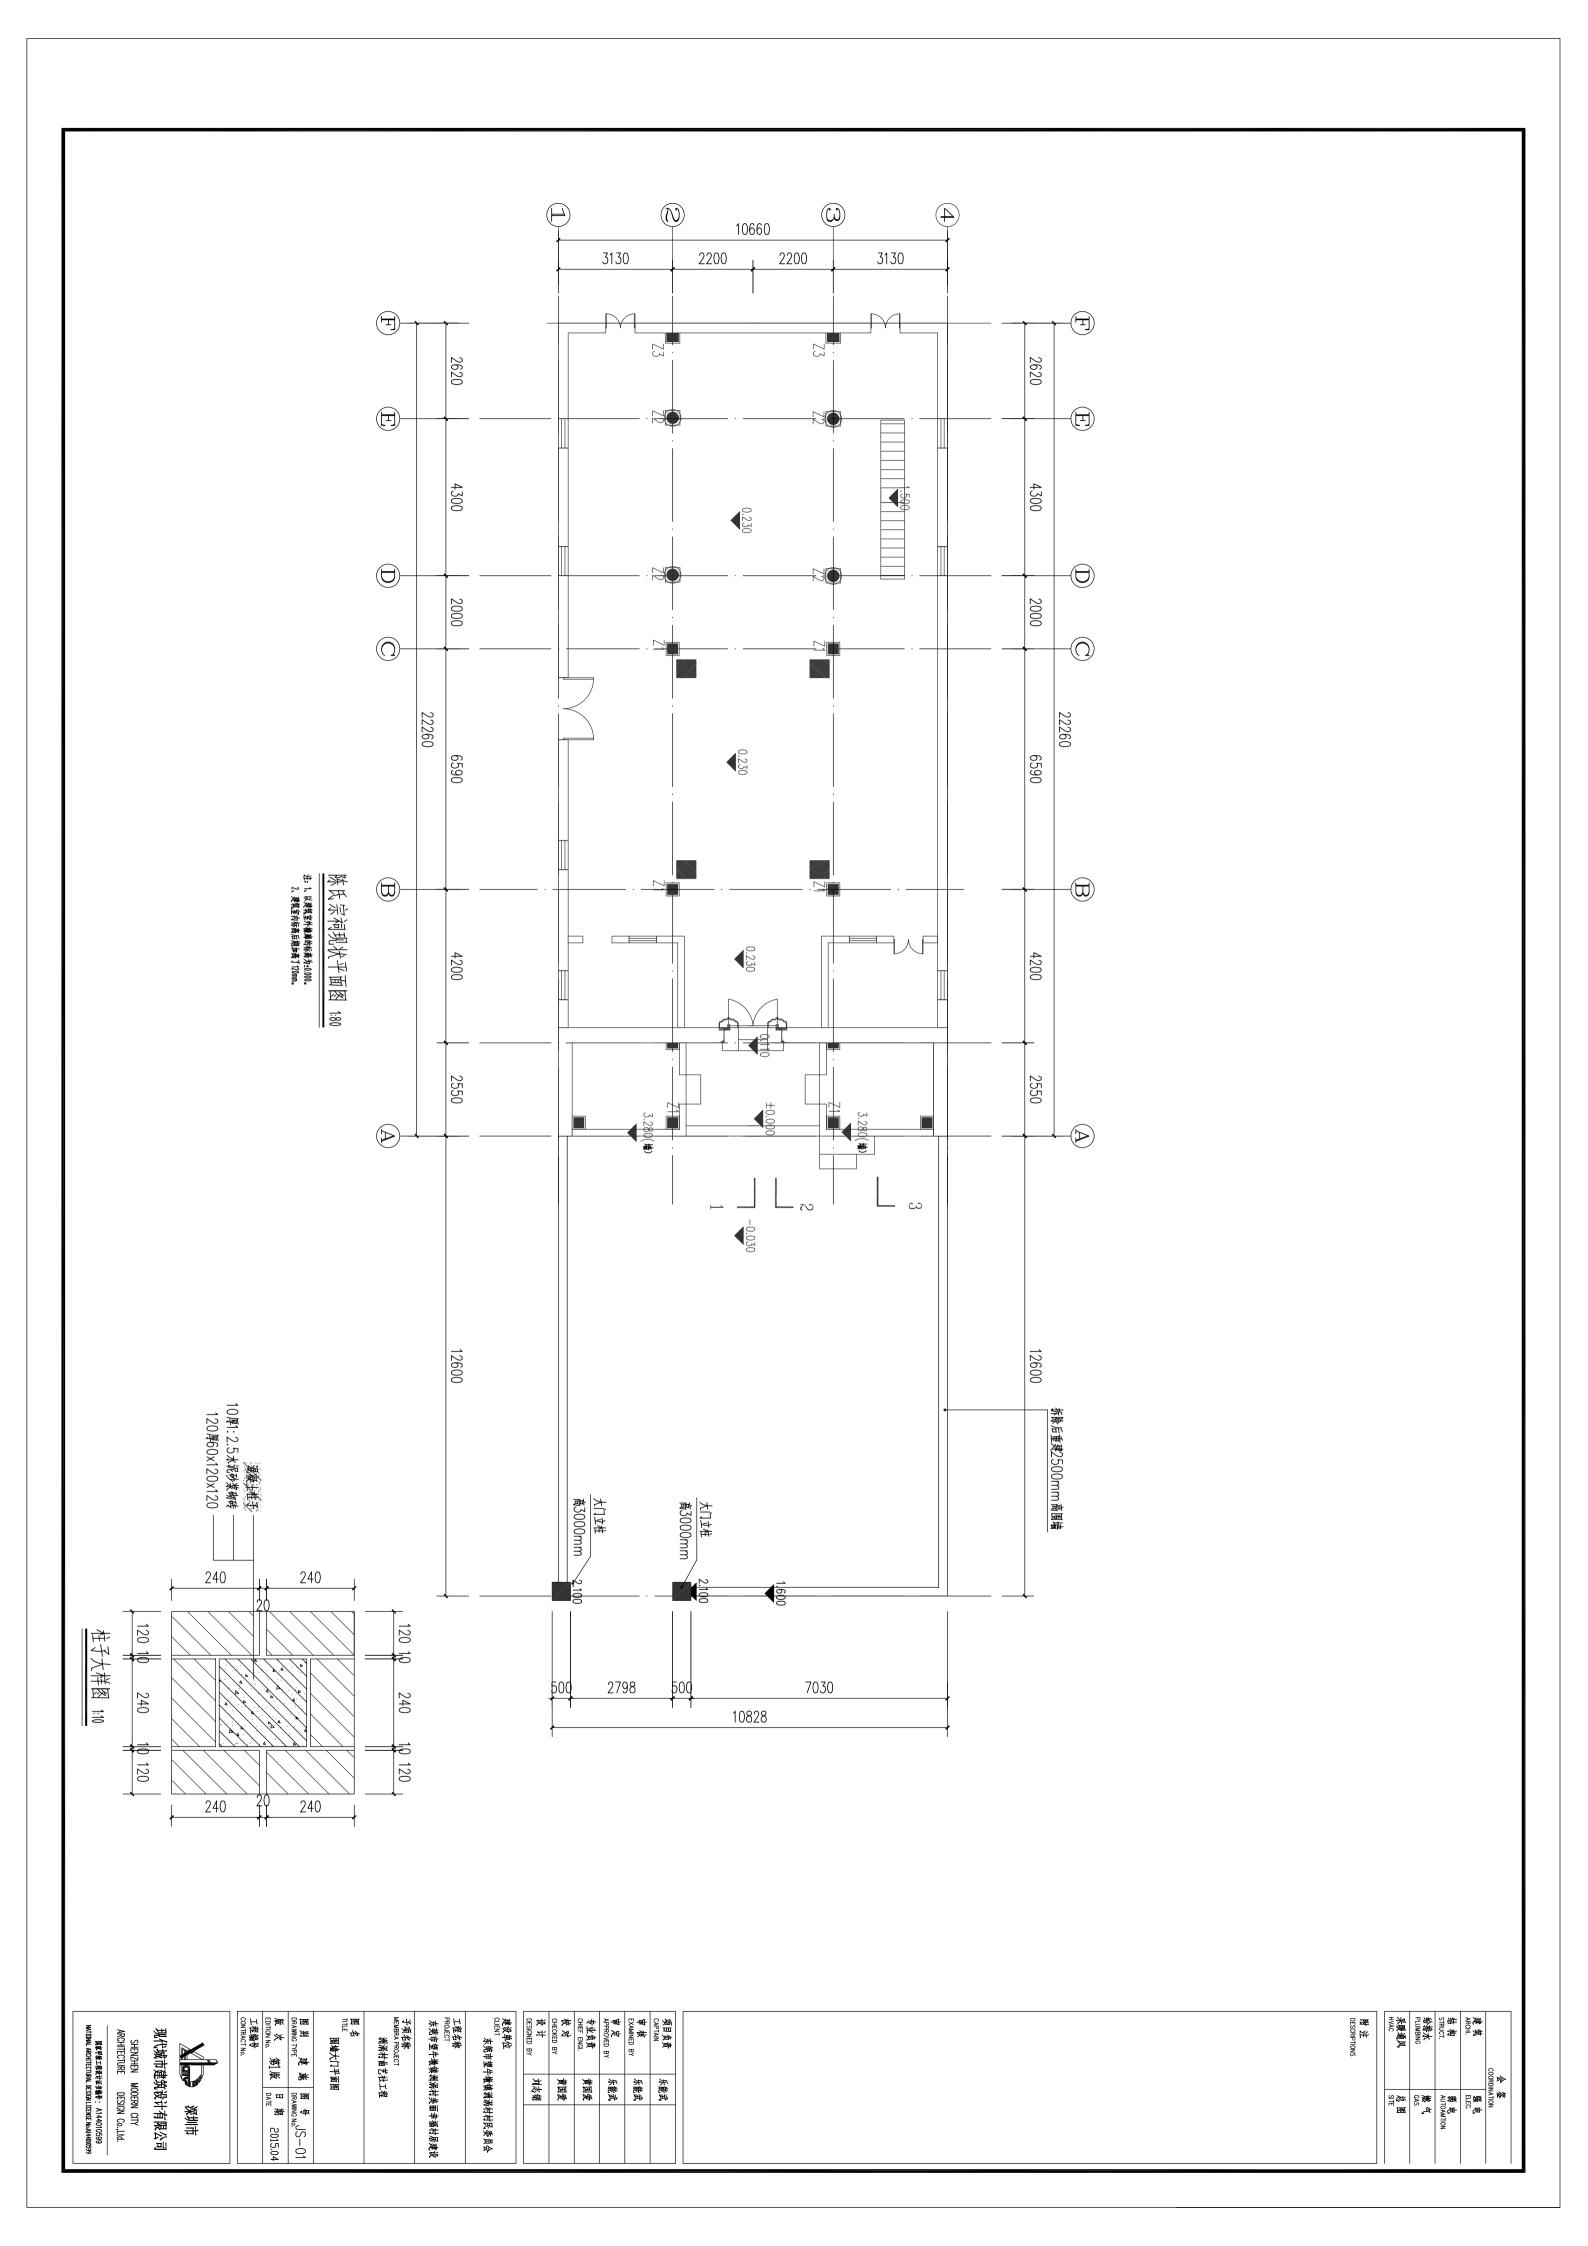

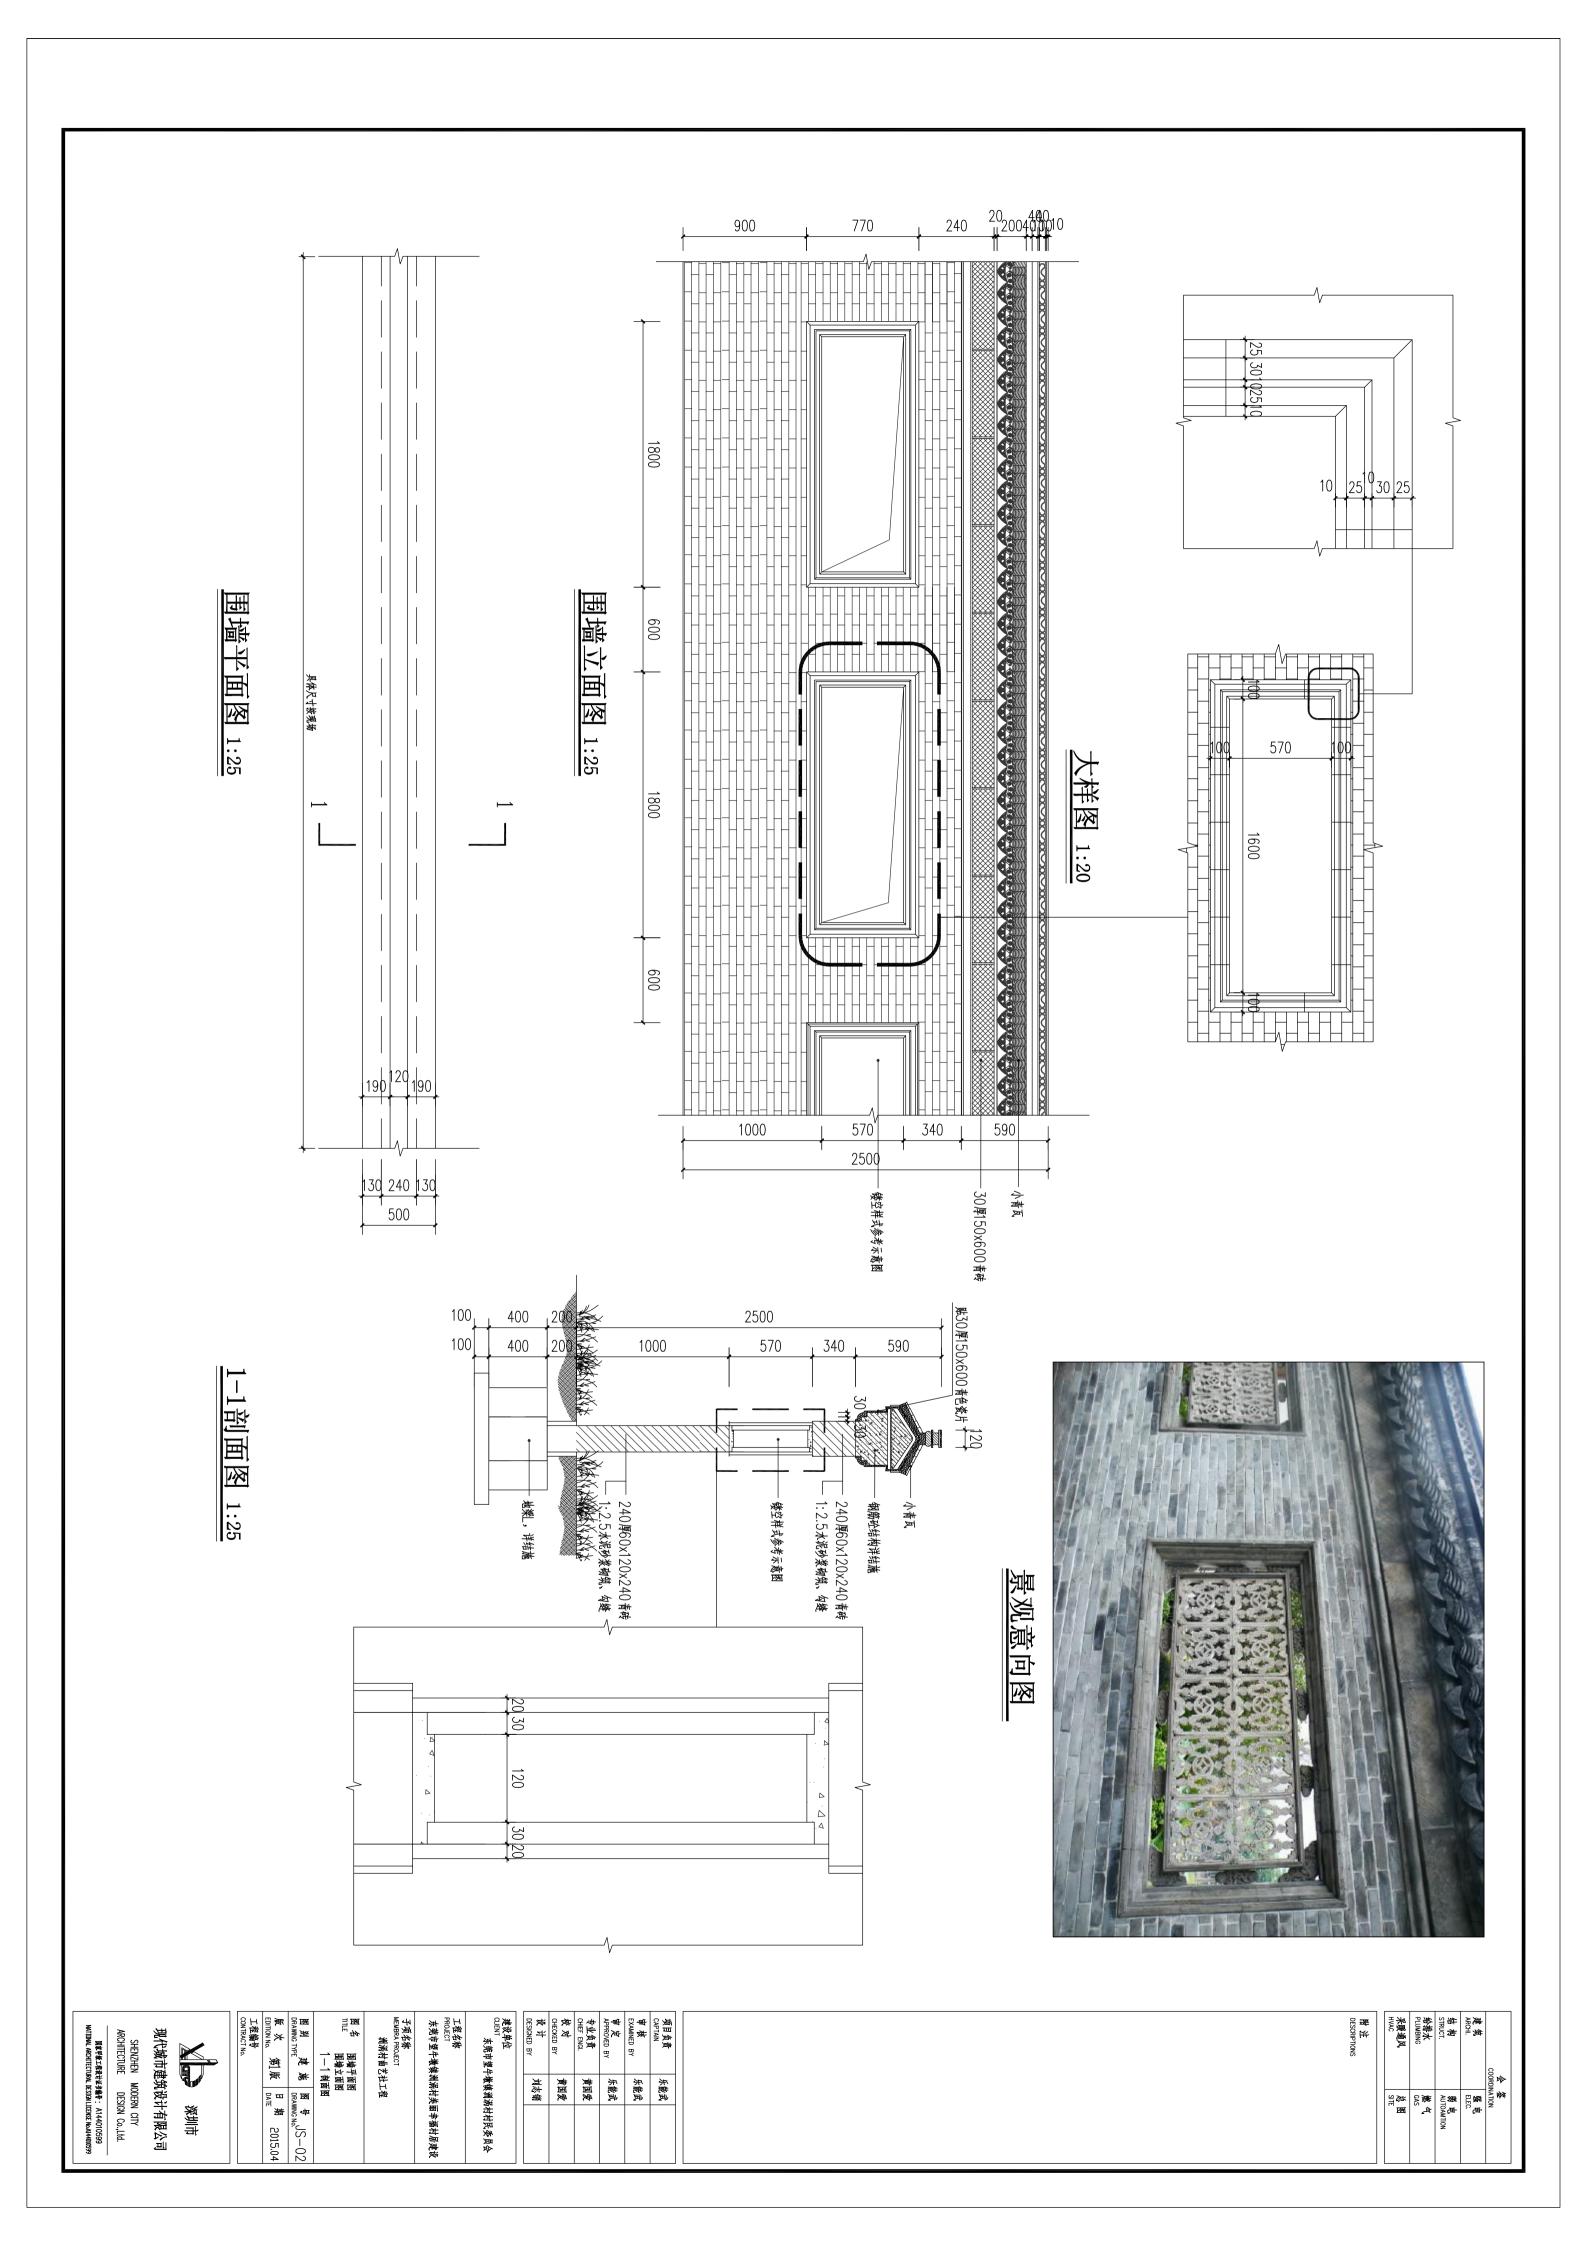

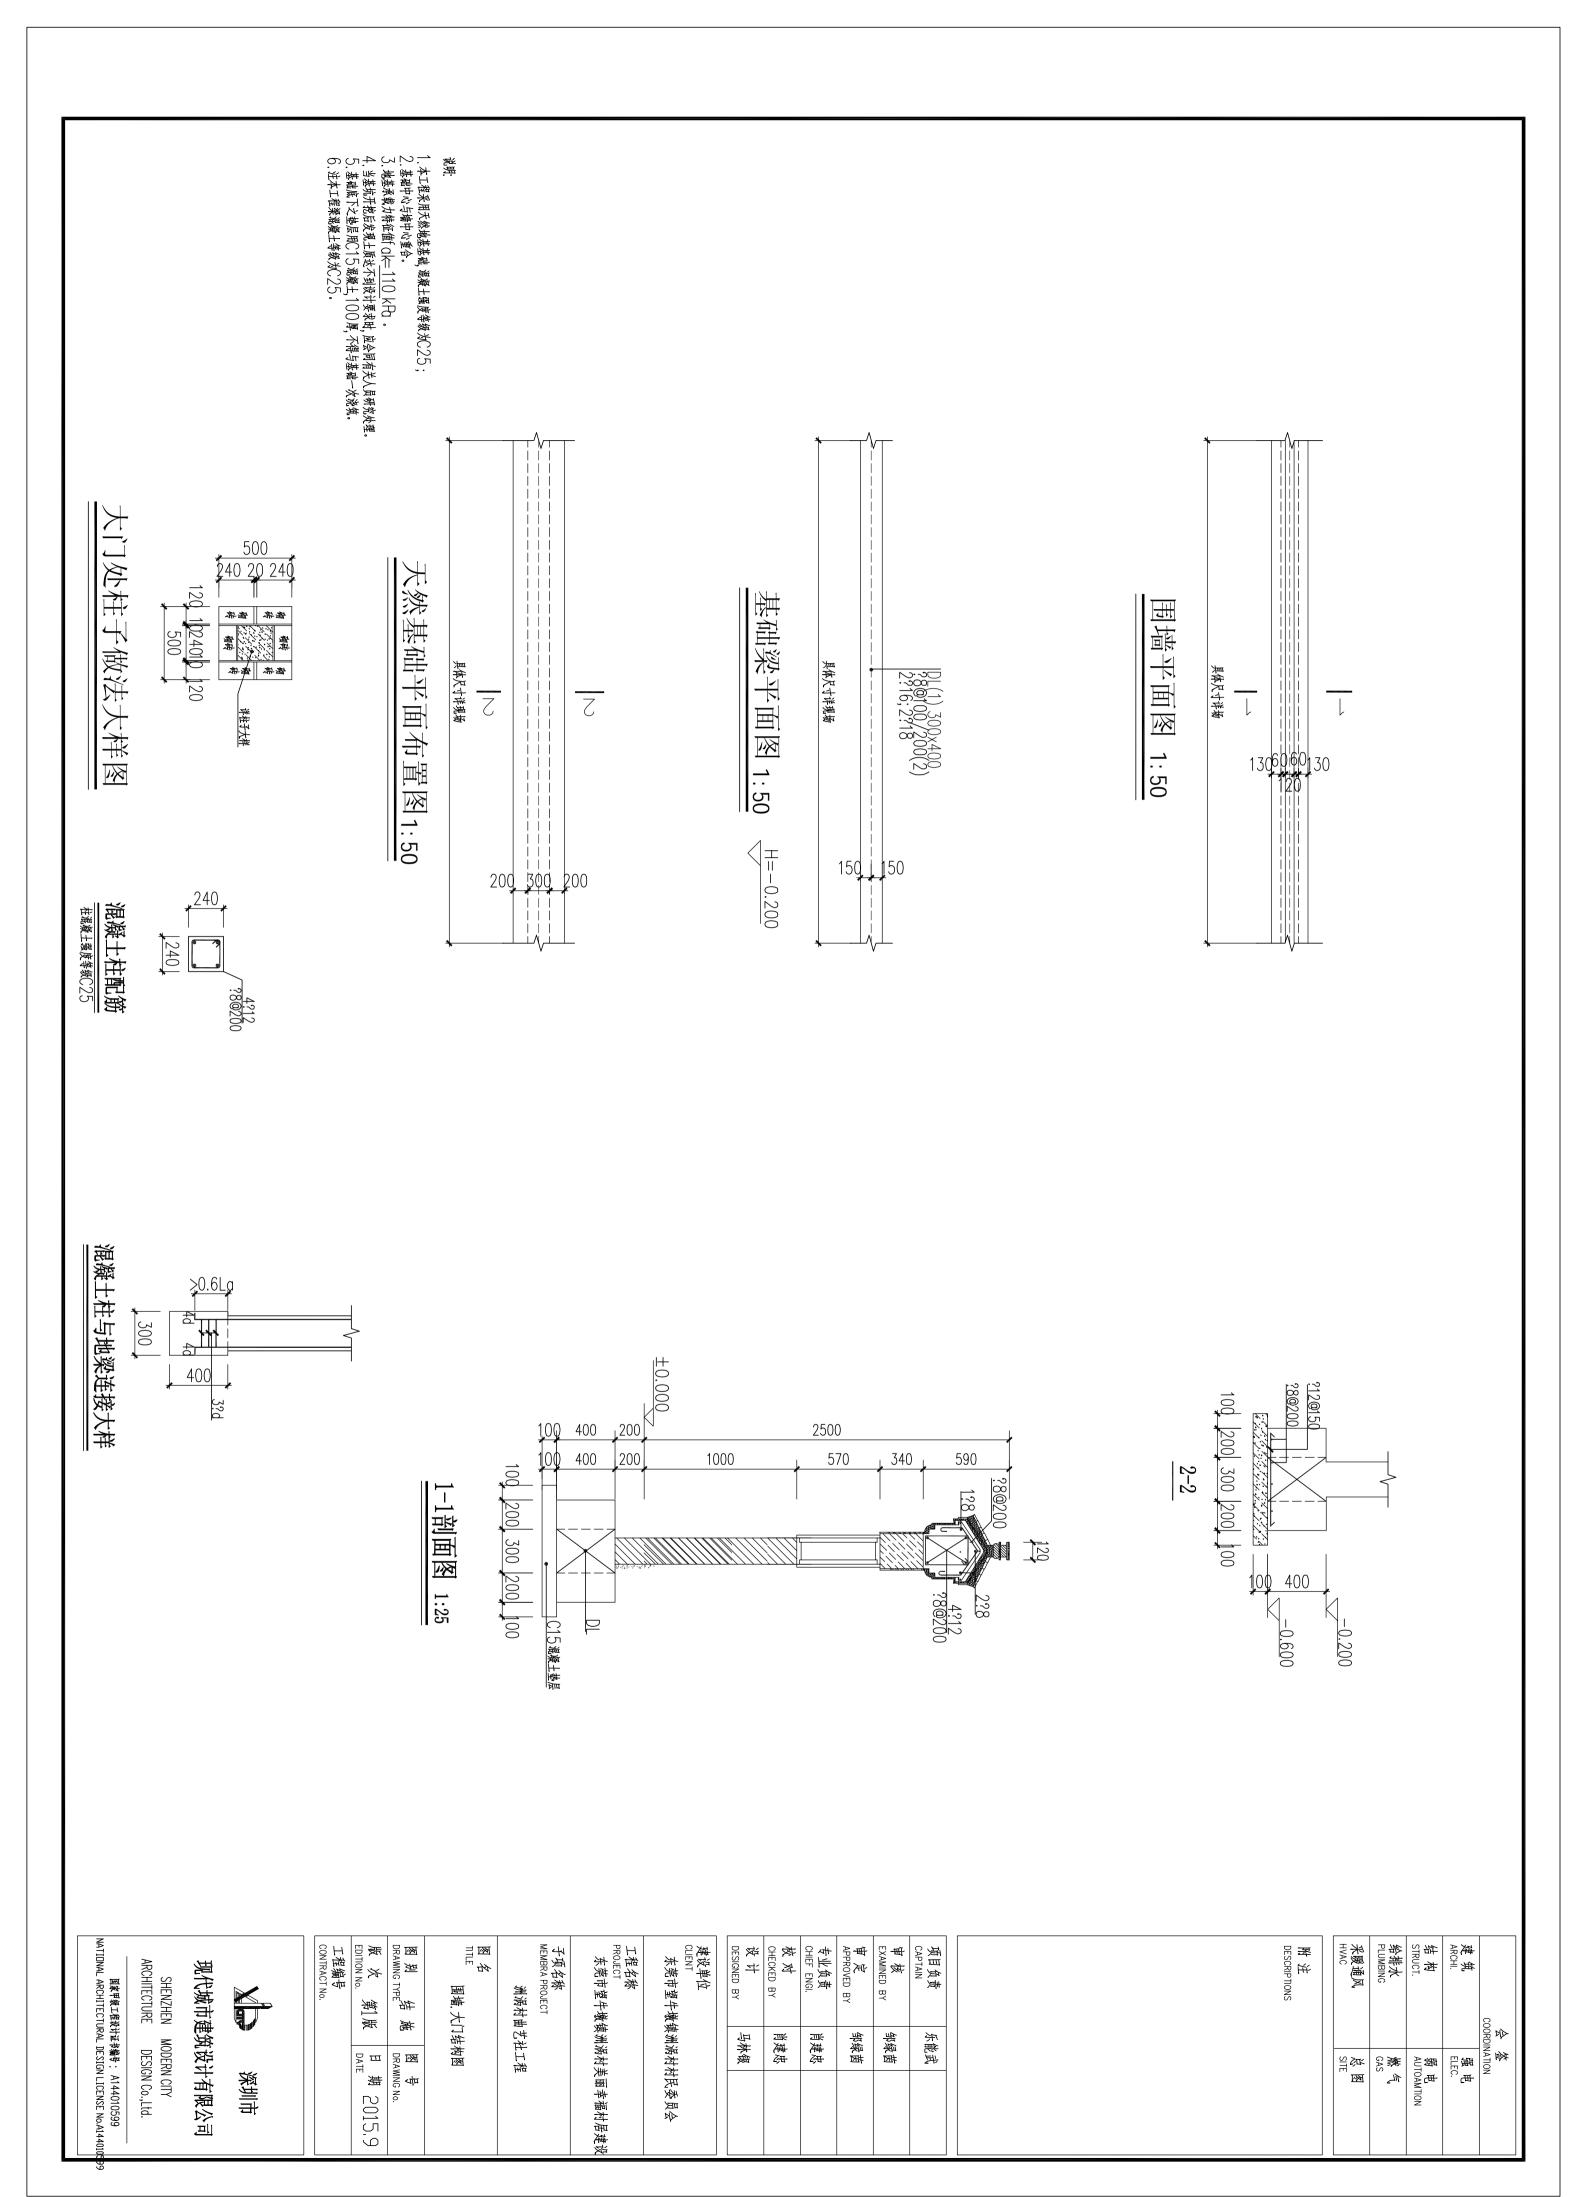

1	/ 深圳市现代城市到	单筑设计有限	[公司	建设单位	东莞市望牛墩镇州 东莞市望牛墩镇洲	
				工程名称	村居建设— 洲涡村	曲艺社工程
	图纸目录	图别	水 施	工程编号		
	HW HW	版次	第1 版	图号	22-	-00
字号	图纸名称	图 新 图	纸 编	号 夏 用 图	- 图纸规格	版次
0	目 录	22-00			A4	1
1		SS-01			A1	1
2	 给排水工程图例 主要设备及材料表	22-02	<u> </u>		A2	1
3	屋顶排水平面图 首层排水平面图 排水系统图	22-03	3		A2	1
車 定	刘睦兰 项目负责 乐能		附注:			第1 张
車核 校对	刘睦兰 专业负责 郑中 宋俊 设计 郑中		_		2014	年12月

2。/给排水设计依据:

√ (私/《城鎮给水排水技术规范》GB50788-2012
(Q/)《域纸给水排水技术规范》GB50015-2003(2009年版)
(Q/)《建筑给水排水设计规范》GB50013-2006
(4)《室外排水设计规范》GB50014-2006(2014年版)
(5)《住宅设计规范》GB50014-2005)
(6)《住宅设计规范》GB50038-2005)
(7)《人民防空地下室设计规范》(GB50038-2005)
(8)《东莞市住宅工程质量通病防治手册》
(例/)《民用建筑节水设计标准》GB5055-2010
(10)《二次供水工程技术规程》CJJ140-2010
(11/)《管网叠压供水技术规程》CECS221;2007
(12/)《建筑前层设计规范》GB50011-2010
(13/)《宿今建筑设计规范》(JGJ 36-2005)(2005年版)
(14/)建设单位提供的有关市政给排水资料及其他专业提供的条件图 ≫/设计任务:屋顶排水系统。

2/给水管道标高是指管道中心线标高,例如H2+1,200表示该管段安装在二层楼面以上1,200米处;排水管道标高是指管道内底面标高,如一1,300表示该处管内底面标高比土0,00亿、300米。/ 管道的安装及验收标准,按《建筑给水排水及采暖工程施工质量验收规范JB50242-2002》《给水排水管道工程施工及验收规范》GB50268-2008执行。 硬聚氯乙烯(UPVC)管道安装按《建筑给水硬聚氯乙烯管道工程技术规程》CECS41:2004、

76 《 埋地硬聚氯乙烯给水管道工程技术规程》CECS17:2000和《 建筑排水硬聚氯乙烯给水管道工程技术规程》GJJ/T29-98 进行施工。4, 住宅卫生间均作沉箱, 下沉400mm, 沉箱应进行二次排水设计。5, 叠压供水(无负压设备)设计方案经当地供水行政主管部门及供水部门批准认可。市政给水管网可资利用水压0,10MP。6, 地下车库出入口、人防区域、消防泵房及消防电梯的集水井潜污泵需采用双电源供电。7, 燃气热水器、电热水器必须带有保证使用安全的装置及防止倒流的措施。

1. 室内生活给水管道,横管安装时宜有0.002~0.005的坡度向泄水装置。 生活给水工程

室内生活给水管材选用:

② 泵房内加压给水管至用户水表煎加压供水干管采用内衬塑钢管。 DN<<100时丝和连接。DN>100时,卡箍或沟槽式连接; 中区生活加压 给水管材压力等级:1.6MP Q。 高区生活加压给水管材压力等级:2.0MP Q。 (2)热水管材户P—R 塑料热水管(2.0MP Q)热熔连接; 薄壁铜管采用钎焊连接,卡套连接,卡压连接。 薄壁不锈钢管采用卡压式连接,环压式连接等。

(3)室外埋地给水管材选用:

管道试验压力

排水铸铁管 混凝土管

Ŋ 热水管道保温材料;岩棉,超细玻璃棉,聚氨脂泡沫,泡沫橡塑。 热水管道保温范围: ①全系统保温; **下**簪和配水干管保温, 支管不保温

热水供回水管热媒水管保温厚度(毫米) 热媒管

1_℃/尺寸单位:普道长度和标高以米计,其余均以毫米计。 2_、/给水普道标高是指普道中心线标点、Marin

生活给水管道上的阀门或蝶阀,原则上DN〈50时用截止阀,DN〉50时用闸阀或碟阀,但状管网上的阀门及各种排空阀一律用闸阀或蝶阀,螺纹连接的阀门在阀后应安装可拆装的连接件

但在环

① 市政给水管和户内给水支管采用PP-R给水管(1.6MPa),采用热熔连接;

① 室外市政给水管和低区加压给水管采用PE 给水塑料管 (1.6MPa),热熔连接;② 室外埋地的中区和商区加压给水管采用离心球墨铸铁给水管,承插式橡胶圈接口;管材管件工作压力要求:低区:1.6MPa;中区、高区:2.0MPa。

(1) 户内_每水给水支管,试验压力为工作压力1.5倍,最小不小于1.0MPQ。本工程生活每次给水系统试验压力为1.0_MPQ。
(2) 由水泵至用户水表前加压供水干管的试验压力为:
(2) 由水泵至用户水表前加压供水干管的试验压力为:
(3) 热水给水管道,试验压力为工作压力2.0倍,最小不小于1.5MPQ。本工程生活每水给水系统试验压力为 MPQ。

○称直径(毫米) 15~20 25~5065~100 >100 | 保温厚度(毫米) 20 | 30 | 40 | 50 √50 40

工程概况

② 钢管水平安装时支架间距不得大于下表; ① 给水及热水主管安装管卡时,层高H<5米每层设一个:层高H>5米时每层设两个

③ 采暖、给水及热水供应系统的塑料管及复合管垂直或水平安装的支架间距应符合GB 50242-2002 《建筑给水排水及采暖工程施工质量验收规范》表3,3,9的规定。

4 PP-R给水管径与公称直径对照如下:

DN15 DN20 DN25 DN32 DN40 | DN50 DN70 DN80 DN100

⑤ 铜管垂直或水平安装的支架间距应符合《建筑给水排水及采暖工程施工质量验收规范》 GB 50242-2002 表3,3,10的规定。

 $\bar{\infty}$ 。贮水池生活储备用水 给水塑料管安装做法详见0288405(1~4),0388408

四. 排水工程

℀ 室外排水管在敷设时:①如地基为一般天然土壤,均可直接敷设,不做管道基础; ②加地基为岩石,应有不小于200毫米的砂垫层找平,且管道四周应回填砂或土⑧ 如回填土则应将虚土夯

 $\stackrel{\circ}{\gg}$ 实,并做90°砼带基础;④如遇淤泥或其他劣质土,则按图纸要求处理。 排水管道的横管与横管,立管与横管之间的连接,宜采用45°三通或45°四通和90° 斜三通或90°斜四通。立管底部与排出管连接应采用两个45°夸头或采用弯曲半径不小于4倍管径的90°夸头连接。

3、淋浴器和洗衣机的部位应设置地漏,所有卫生器具(包括地漏)必须自带或配备存水弯,其水封深度不少于5①毫米。任何场所均严禁采用钟罩式地漏。 4、厨房和卫生间的排水立管应分别设置。排水管道不得穿越卧室。 5/ 管材选用:

①室内排水管均采用 $P \setminus C - \bigcup$ 排水管,出户管及悬吊横管采用承压加厚型塑料排水管,粘接,②在结构底板中及以下敷设的管造应采用机制排水铸铁管或热镀锌钢管。

③重力流排水系统多层建筑宜采用建筑排水塑料管,商层建筑宜采用承压塑料管、金属管;压力流排水系统宜采用内壁较光滑的带内衬的承压排水铸铁管、承压塑料管和钢塑复合管等,其管材工作压力应大于建筑物净高度产生的静水压。用于 压力流排水的塑料管,其管材抗环变形外压力应大于0.15MP Q.。③潜污泵出水管等压力排水管管材采用焊接钢管。

○ 排水管接口形式:
① 滤線土管采用水泥砂浆抹带封□或钢丝网抹带接□;②硬质聚氯乙烯管采用溶剂(或粘胶)粘接。

√。埋地排水管的基础,采用《给排水标准图集042216 观察土排水管道基础及接口》中的·①砂垫层基础。(②)《说癖+基础。 1280《说癖+基础。 1800》 ③ 双壁波纹管采用蝉性密封橡胶圈,粘接; ④ 增强聚丙烯(FRPP)模压排水管采用承插橡胶圈接口 ⑤ 焊接钢管采用焊接连接。

₹ 100

ui Ž		排水管道的最
素土夯实 碎石 木砖等地面	地面至管	排水管道的最小覆土深度见下表:
水泥 混凝土 沥青混凝土等地面	地面至管项距离(米)	

0.510,2

45、伸缩节的设置位置应符合《10S406建筑排水塑料管道安装》。
46、本工程采用87型商水斗,具体做法详见国标《09S302商水斗选用及安装》。
47、排水管道施工完毕后应做灌水及通水试验 灌水试验:灌水高度至水平出户管或水平横吊管所在楼面或地面。通水试验:按给水系统1/3配水点同时开放,应保证排水畅通无渗漏。
18、住宅下沉的卫生间,施工时需对沉箱做二次排水,沉箱排水按"广东省建筑标准设计推荐性通用图集"
\$08S/T202《住宅卫生间同层排水(TTC型)》图集设计,采用该图集P19的配件接入废水立管。
49、经常有人停留的平屋项上,通气管应高出屋面2m;穿屋面的UPVC通气管应做加固,采用1200mm

高的钢套管套在P\(C管上,钢管与楼板固定;雨水斗应增加安装钢制网以防止雨水斗遭到破坏或污物堵塞管道。雨水斗应增加安装钢制网以防止雨水斗遭到破坏或污物堵塞 高级0、水管井设密闭式地漏,排至生活废水立管。

管道冲洗

罕

1√以上为通用说明,阐述不足部分详见图纸。 2√说明中凡有"√"或" "符号者为本工? 者为本工程所选用。

①本套图纸为生活给排水设计内容,消防给水设计内容详见图号为消施(水)图. ②排水横管宜按以下标准坡度敷设,如有困难,可采用最小坡度:

塑料排水横干管的最小坡度见下表;

①/阀门安装时应将手柄留在易于操作处。暗装在管井、吊顶内的管道,凡设阀门及检查囗处均应设检修门、
№ 检修门做法详建施图;

2, 防护阀门的公称压力不应小于1

,人防围护结构内侧距离阀门的边

管道防腐及油漆

起泡、流淌和漏涂现象。 污垢、锈斑、焊渣等物。涂刷油漆厚度应均匀,不得有脱皮、

 $\stackrel{>}{\sim}$ Ŋ 生活给水管道在系统运行前须用水冲洗和消毒,要求以不小于1.5m/s的流速进行冲洗,并经有关部门取样检验,符合现行国家标准《生活饮用水标准》GB 5749的要求。商水管和排水管冲洗以管道通畅为合格。

Ť

100 DN150 DN200 DN250 DN300 012 0.007 0.005 0.005 0.005 004 0.003 0.003 0.003 0.003

塑料排水管标准坡度; 0,026。

③寒房及贮水池设于 室外抱怀密拂穴设计范围内。
《 所有给水管道穿过伸缩缝时均应采取技术措施。 给水管采用波形伸缩器或活动支架。
《 所有给水管道穿过伸缩缝时均应采取技术措施。 给水管采用波形伸缩器或活动支架。
 ① 所有蝗地金属给水管除有特殊说明外,均刷热沥青两度防腐。
《 穿过剪力墙、梁的管道均需预埋钢套管,请在施工中予以核实,以防遗漏。
 管道穿过墙壁和楼板,有防水要求时应设置金属防水套管。(安装在楼板内的套管, 崔珣应高出装饰地面20mm; 安装在卫生间及厨房内的套管,其项部应高出装饰地面50mm, 其项部应高出装饰地面20mm; 安装在卫生间及厨房内的套管,其项部应高出装饰地面50mm, 底部应与楼板底部相平;安装在墙壁内的套管其两端与饰面相平);套管与管道之间的缝隙应用 图 图 图 图 经按证的 不允 地下室侧壁及立管穿屋面的管道,均需埋防水套管,套管径比管道管径大一号, 该面050人的有地下。

技术检验合格后方可隐藏。
. 防火墙、管道井井壁时,应根据建筑物性质、管径和设置条件以及. 防火墙、管道井井壁时,应根据建筑物性质、管径和设置条件以及置阻火装置,详见《10S406 建筑排水塑料管道安装》。
1. 孔洞周边应采用石棉水泥和油麻填实,以达. 孔洞周边应采用石棉水泥和油麻填实,以达. 10S406 建筑排水塑料管道安装》。10SS405给水塑料管道安装》。10SS405。 做法详95SS103,98S102。

② 防空地下室给水管道上防护阀门的设置及安装应符合下列要求: 1.当给水管道从出入口引入时,应在防护密闭门的内侧设置;当从人防围护结构引入时,应在人防围护结构的内侧设置;穿过防护单元之间的防护密闭膈墙时,应在防护密闭膈墙两侧管道上设置; 3、防护阀门应采用阀芯为不锈钢或铜材质的闸阀或截止阀;

端面不宜大于200mm,阀门应有明显的启闰标志.

②防空地下室的给水管管材应符合以了,穿过人防围护结构的给水管道应 了, 穿过人防围护结构的给水管道应 2, 防护阀门以后的管道可采用其他 ī采用钢塑复合管或热镀锌钢管; 他符合现行规范及产品标准要求的管材;

♂, 報塑管(外壁有塑料层的除外):Q
刷棒丹二道, 灰色调和漆二道。 埋地敷设时,管外壁刷冷底子油一道,沥青二道;lo. 地上部分

→ (普道支架除锈后刷防锈漆二道,灰色调和漆二道。→ (4) 普道和支架安装后再刷一道樟丹及面漆两道。→ (5) 消防水池池内壁及池内普道、金属附件等应涂刷防腐瓷釉涂料。生活饮用水池人孔盖和池内所有普道和 φ 保温管道:进行保温后, 均应内外表面涂刷食品级双氧树脂。

外壳再刷防火漆二道。

 各种管道的油漆及涂色, 表 (A) 施工中, 如有管道交叉, 速 (B) 隐蔽管道及附属配件必须经 (2) 由于甲方未提供准确的市政 (本) 施工前请仔细校核, 如有出。 》施工中,如有管道交叉,遵循水管让凤管、小管让大管,有压管让无压管的原则。 機藏管道及附属配件必须经过技术检验合格后方可隐藏。 由于甲方未提供准确的市政可接入囗的检查井具体位置、井底标高及与排水管管径, 施工前请仔细校核,如有出入,请作相应调整并通知设计人员。 按有关施工安装规范进行

②《建筑给排水管道及附属机电设备自身及其与结构主体的连接,应进行抗震设计。 化囊池池外壁距建筑物外墙不宜小于5米,并不得影响建筑物基础;本工程化粪池的设置位置, 经咨询土建专业,对建筑物基础无影响。 其熟术尽事宜按现行规程规范执行。 《股间处须向设计单位询问确认,不得任意变更图纸内容。

<	~	~	~	~	~	~	
04S519	058518	03\$401	058108	028515	02\$404	038702	¥4
小型排水构筑物	雨水口	管道和设备保温、防结露及电伴热	视	排水检查井	防水套管	钢筋混凝土化粪池图集	四米 分泌
<	<_	~	~	~	~	~	
98ZS001	CECS227;2007	0188105	058502	098302	098304	03\$402	I ÷
建筑给水排水小型砖砌井	建筑小区塑料排水检查井应用技;	小型仪表及特种阀门选	外给水管道附	选用及安	卫生设备安装	室内管道支架及吊架	N.C.K.

给 水 程 溪 囪

33	32	31	30	29	82	27	26	25	24	23	22	21	02	19	18	17	16	15	14	13	12	11	10	6	8	7	6	2	4	ω	N	ì	41 2
#	ф	*	7	 			+	-	<u>-</u>	Υ	 - -	W	R	P	J(JS)	F***	₩ **	Y***	NL	ヱ	RL		\bigvee	FL	YL	Τ	[(1)	i (i)	De	$\mathbb{D} \times \delta$	d	DN	1 谷口
法兰连接	防护套管	管道固定支架	785	教 管	排水暗沟	排水明沟	四通连接	三通连接	交叉管	雨水管	废水管	污水管	热水管	排水管	给水管(市政)	废水井编号	污水井编号	雨水井编号	吟凝水立管	热回水立管	热水立管	给水立管	污水立管	废水立管	雨水立管	安装高度	普道长度	管道坡度	公称外径(UP\	外径× 壁厚(焊ŧ	内径(混凝土管,	公称直径(镀锌或非镀锌钢管,	名祭
62	61	60	59	58	57	56	55	54	53	52	51	50	49	48	47	46	45	44	43	42	41	40	39	88	78	36	35	34	/ () 誊	焊接钢管	钢筋狠	非镀锌	ᄱ
	†	Þ	># 		Ż ł	T ₃	¥	ф	*	 	∞ ∀	• ↑	$\stackrel{\blacktriangleright}{\rightarrow}$	0 7	네 - 네 -니 아	나사	*	ŦX	ř	Ţ	<u></u> →	Ĭ	П	I	Ī	T	#	\downarrow	等)	,无缝钢管等	钢筋混凝土管,陶土管	辛钢管,铸铁管	谷号
压力表	浮球阀	秦	弹簧安全阀	消声止回	上回阅	电动阀	英函	減压阀	闸阀	截止阀	圆形地漏	雨水斗	通气帽	清扫口	存水夸	正三通	斜四通	正四通	斜三通	弯會	逐門口	2字管	异径管	偏心异径管	法兰绪盖	御基	活接头	承插连接		•)), 哲	等), 如	4
			全阀	運運							漏						1							至曾				X#			d300	DN100	交
95	94	93	≙ M 92	91	90	89	88	87	86	85	屬 84	83	28	81	80	79	1 78	77	76	75	74	73	72	至曹 71	70	69	89	₹ 67	66	65	1300 64	√100 63	
	94	93		. 2 1	90 <u>YF</u>		88	87 R		85 -		83		81 @ 🗀	80 🗪 🗆	79 - 1→0		77 — н.с. —	76 o v	75	74	73 (50	72 ©	, 7	70 -	69	68 d P		66 H	65 H			帮 号 符 号

未表示图例见给水排水制图标准GB/T50106-2010. 法兰连接 61 62 -0

现代城市建筑设计有限公司

深圳市

SHENZHEN MODERN CITY ARCHITECTURE DESIGN Co.,Ltd.

国家甲領工程设计证书编号: A144010599 IDWAL ARCHITECTURAL DESIGN LICENSE No.A144010599

来暖通风 HVAC	给排水 PLUMBING	结构 STRUCT.	建 筑 ARCHI.	
				会 签 COORDINATION
MA HE	藻 GAS	弱电 AUTOAMTION	强 ELEC. 电	NATION

				楽 (普)		井	-						
工程编号	第1版 B	海海	图名 TITLE 给排水设	6称 a project 洲涡村曲艺社工	工程名称 PROJECT 东莞市望牛獭鎮测漏村美	· 莞市望牛壩	改 寸 DESIGNED BY 郑中元	ECKED BY	PROVED E	审核 EXAMINED BY 刘睦兰	項目负责 乐能武 CAPTAIN	DESCRIPTIONS	
	Tabel	号 SS-01	と 计说明	新	丽幸福村居建设	.鎮州涡村村民委员会							

											淋浴喷头	ф Ъ	73	何		38
The column The		?际数量由预算专业统计	表中数量应仅供参考,								購式大便器	0	72	刺州ロ		37
											污水盆		71	7.字曾	J	36
											浴盆	•	70		abla	35
Note 1964											坐式大便器	0		偏心异名		34
											洗脸盆	(法兰猪盖	Ī	33
								T			消防报警阀	₹-	67	極		32
											闭式喷头		66	活接头	 	31
							U-PVC				开式喷头			螺纹连接	+	30
									IX	102	水泵接合器	\$				29
							減压阀		•	$\overline{}$				法兰连接	#	28
									₹0	100	()			防水套管	1	27
									<u>+</u>	99	室外消防栓			保护套管		26
		50-A	\$	27,						98	放水龙头	35 1	60	多孔管	7 7 7	25
		A	\$	51	_					97	延时自闭冲洗阀	=		管 道固定	*	24
No.		1	■ 天火器	5(F	96	液压进水阀			可挠曲橡	<u></u> 0	23
1		650*200		48					Y	95	自动排气阀	1				22
1			N	48					' -EJ	94	弹簧安全阀			非水暗炎		21
14 14 15 15 15 15 15 15			M	45					W	93	消声止回阀	<u>\sqrt</u>		排水明炎		20
Part		DN25	•	46					TL	92	一回風	<u>Z</u> I		四通连接	+	19
1		DN25	©₁	45					HIL	91	电磁阀	∑∞		三通连接		18
Part		Z44T, W-	Ξ	42					KNL	90	球	X	52	交叉管		17
1		Z44T, W-	Ξ	48					RHL	89	ı		51	热水管		16
1		Z44T, W-	Ξ	45					RL	88	画	\boxtimes	50	污水管		15
The color of th		DN150		41					ᆎ	87	截止阀	•	49	给水管		14
The color of th		DN100	\bigcirc	4(×	86	圆形地漏			给水立僧	JL	13
2 2 2 2 2 2 2 2 2 2		DN65		38				倸		85	(平面		47	華上曾	ML	12
5 合作 9 合 条 7 回 阿 4 日 阿 <th< td=""><td></td><td>DN50</td><td></td><td>38</td><td></td><td>见室外给排水总图</td><td></td><td>开水器</td><td></td><td></td><td>(報丝珠)</td><td></td><td>46</td><td>喷过管</td><td>ZL</td><td>11</td></th<>		DN50		38		见室外给排水总图		开水器			(報丝珠)		46	喷过管	ZL	11
中 日		DN150	\mathbb{X}	37			涆	检查口		83	清扫口			消防栓立	ΧIX	10
中報		DN100	<u>X</u>	36		J11T、W—16#		本金		82	P型存水夸			污水立曾	WL	9
中報 中期 日期 日期 日期 日期 日期 日期 日期 日期 <t< td=""><td></td><td>DN65</td><td>Σ,</td><td>用</td><td></td><td>具体见地下室水泵房图纸</td><td></td><td>日大田</td><td>Ш</td><td>81</td><td>S型存水夸</td><td>٦</td><td></td><td>废水立管</td><td>FL</td><td>8</td></t<>		DN65	Σ,	用		具体见地下室水泵房图纸		日大田	Ш	81	S型存水夸	٦		废水立管	FL	8
F M F M F M F M F M F M F M F M F M F M		DN50	\searrow	一用		具体见地下室水泵房图纸				80	彰四 通	*		雨水立管	TK	7
F CN P		DN25	†	一用		具体见地下室水泵房图纸		过滤器	1	79	正四通	\mathcal{X}		安装高度	Н	6
Find Find An Find An Find An		DN100	∑≅	35		具体见地下室水泵房图纸		减压孔板	<u> </u> 	78	幹三通			管道长度	L (1)	51
Problem			•	31		具体见地下室水泵房图纸		压力表	→ ◎	77	111	\vdash		管道坡度	i (i)	4
中 図 例 内 図 例	图图		∑▶ #	30		具体见地下室水泵房图纸	_	水流指示器	©	76			軍	外径x4	Dx	ω
中 図 例 中 図 例 中 図 例 中 図 例 中 図 例 中 図 例 申 図 例	第 宣里	世里		¥	第 宣里	型号		决表		75				外径	D	ಬ
符号各株号符号各株号符号各株号符号	**				*		Tal-	小便斗	₽	74			谷	公称直	DN	∸
					#	要设备与材		<u>₩</u>	<u>√ </u>	中子				<i>₽</i> ⁄		

国家甲集工程设计正き编号: A144010599 NATIONAL ARCHITECTURAL DESIGN LICENSE No.A14010599	SHENZHEN MODERN CITY ARCHITECTURE DESIGN Co.,Ltd.	现代城市建筑设计有限公司	深圳市
--	---	--------------	-----


建设单位 CUENT 东莞市望4	设计 DESIGNED BY	校 水 CHECKED BY	专业负责 CHIEF ENGI.	审定 APPROVED BY	审核 EXAMINED BY	项目负责 CAPTAIN
单位 东莞市望牛獭镇州涡村村民委员会	郑中元	宋	郑中元	刘睦兰	刘睦兰	乐能武
村民委员会						

工程名称 PROJECT 东莞市塑牛嫩鎮洲滿村美丽幸福村居建设

子项名称 MEMBRA PROJECT 洲涡村曲艺社工程

	会 签 COORDINATION	签 VATION
建 第 ARCHI.	∺.	强电 ELEC.
结构 STRUCT.	构 JCT.	弱 电 AUTOAMTION
给排水 PLUMBING	给排水 PLUMBING	热气 GAS
来 聚	采暖通风 HVAC	M M

路 DESCRIPTIONS

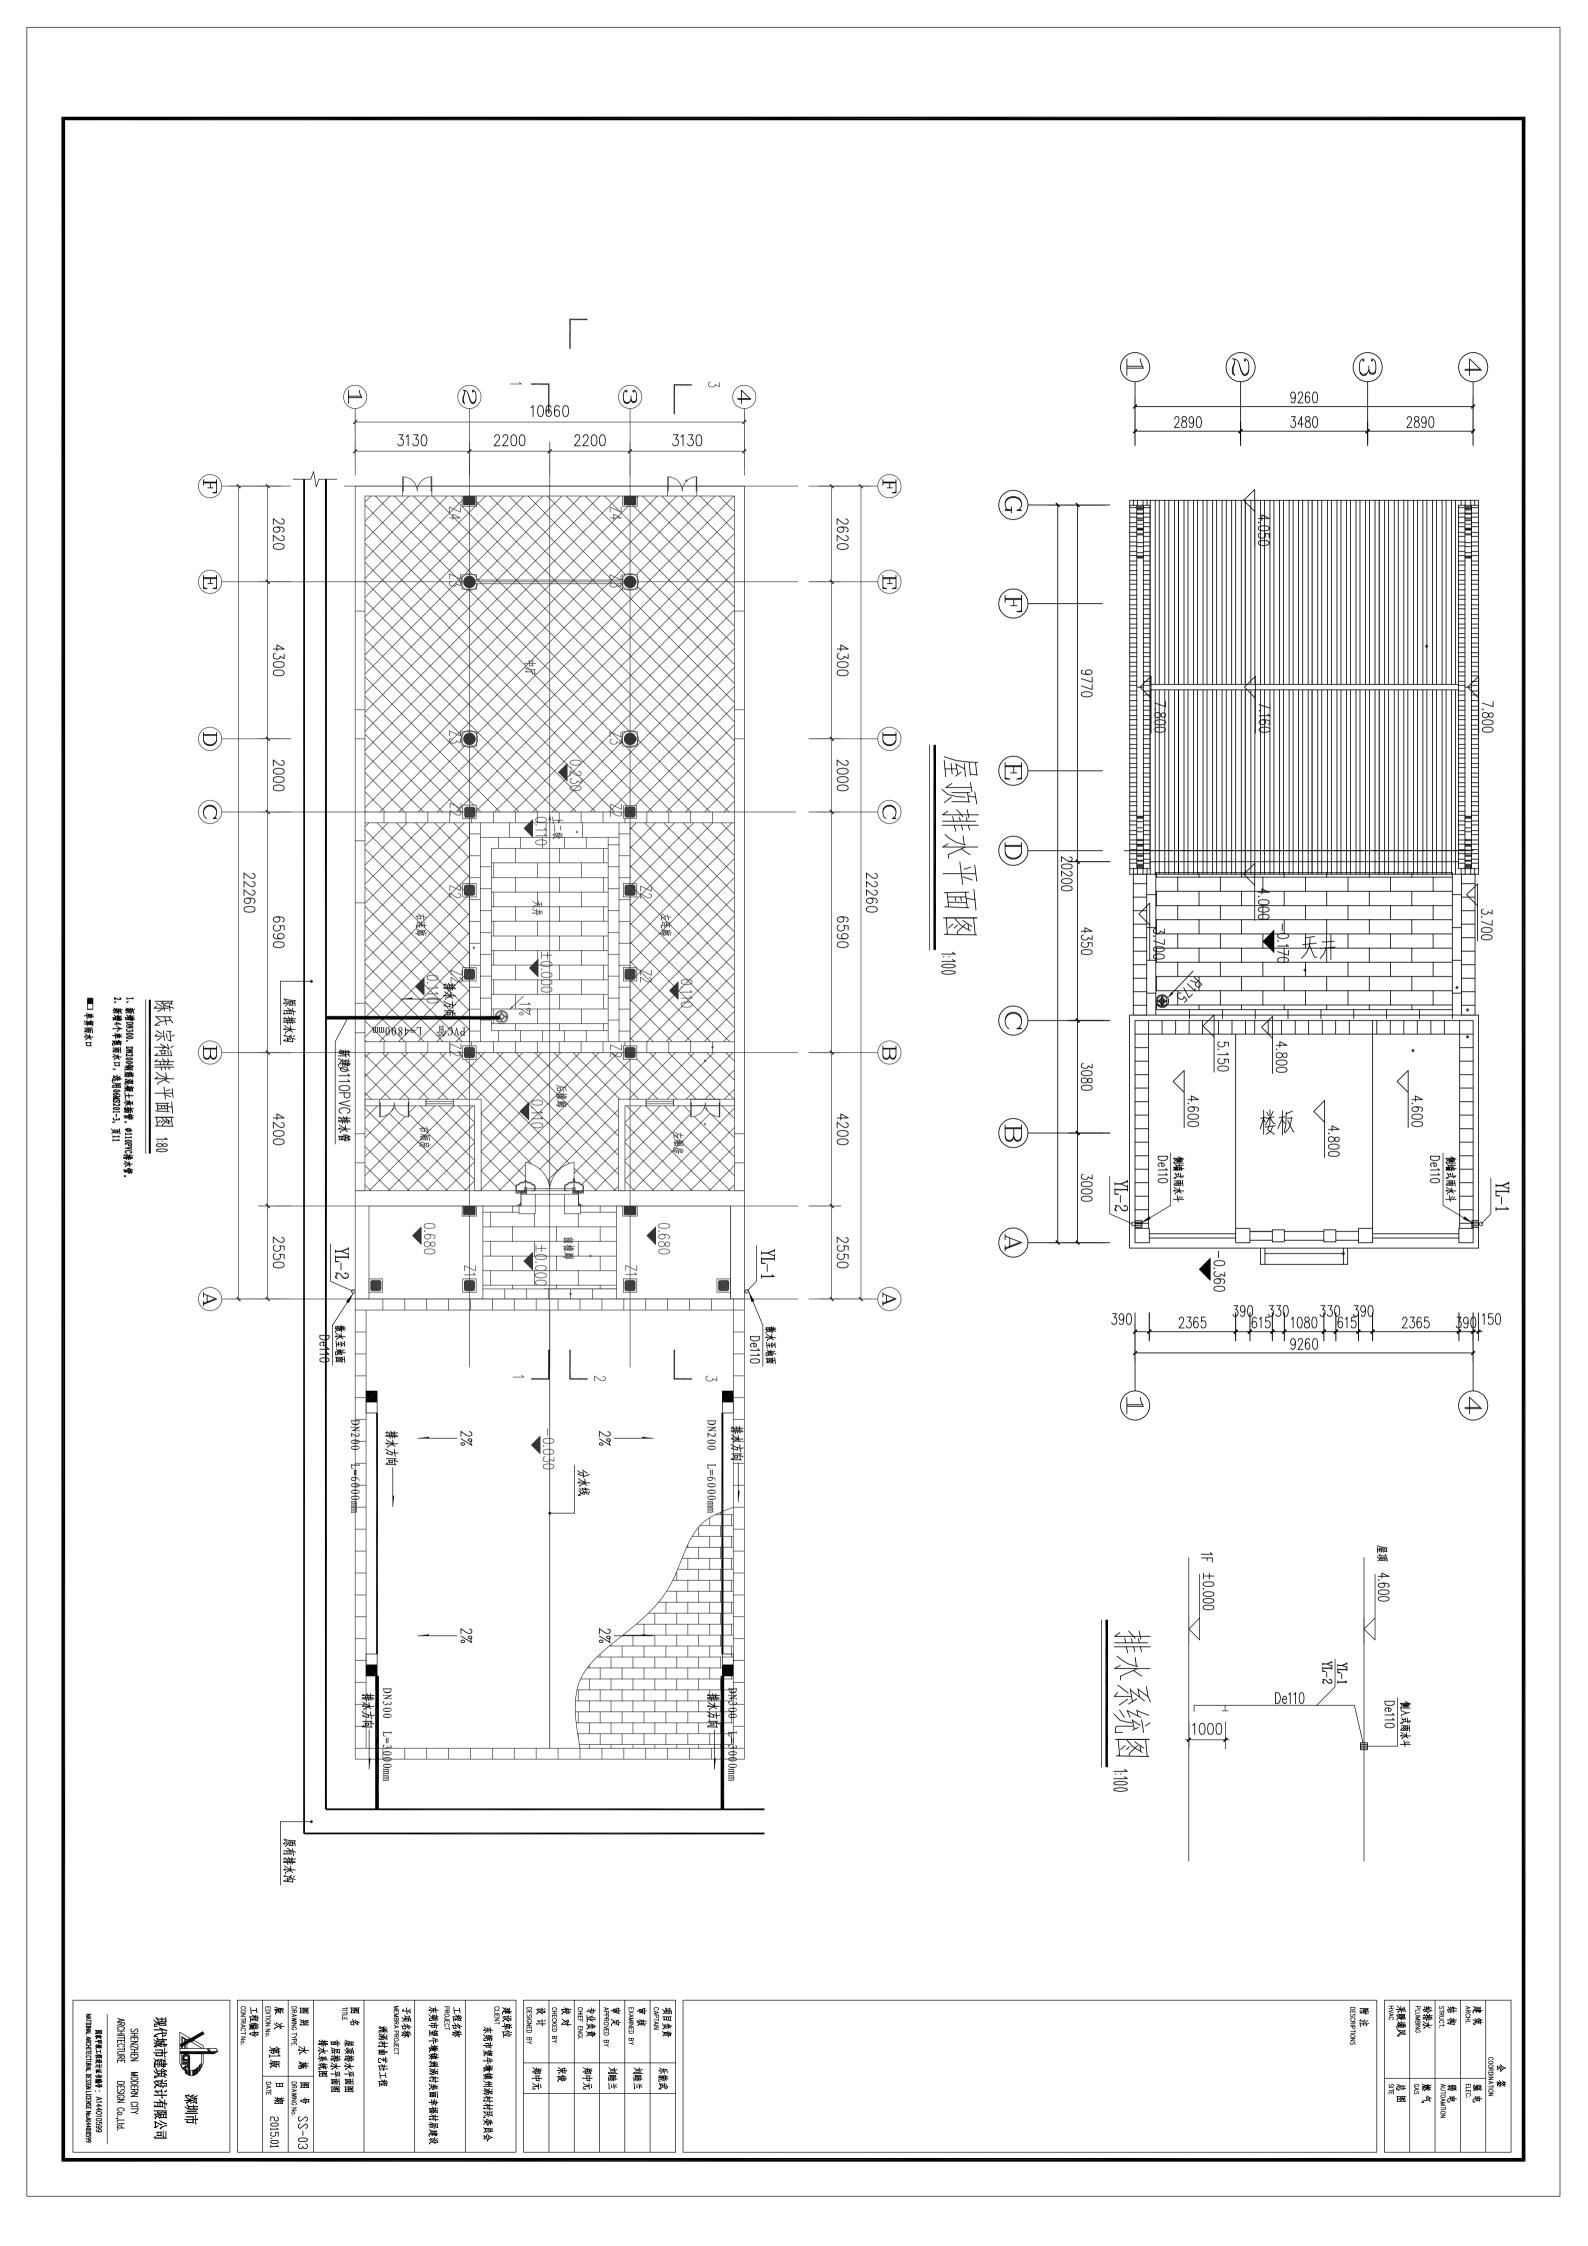

1		深圳市现代块	北市建	符设计	 	混 公記	<u> </u>	建设单位	东莞市望牛墩镇州	
		ער ויעיין ויעיין אין אין	א יוי אַ					工程名称	东莞市望牛墩镇》 村居建设— 洲涡木	N病村美丽幸福 寸曲艺社工程
	图 组	長 目 录		图	别	电	施	工程编号		
-	—————————————————————————————————————	м н ж		版	次	第	版	图号	DQ-	-00
序号		图纸 名称		新	图 	纸 a	1	号	图纸规格	版 次
0	目 录						5	Z /N 🖺	A 4	1
_	· · · · · ·	- vy hp			S-00				A4	1
1	建筑电气强电				S-01				A1	1
2	首层电气平面	面 配电箱系统图		Ш	S-02				A2	1
\. \	田品		п. 41	4						
申定	周聃	项目负责	14.0.7			附	注:		共1张	第1张
审 核	黄沐钦	专业负责 设 计	罗沙						2014	年○9月

b有爆炸危险和变电、配电场所的管网,以及布设在以上场所的金属箱体低压保护装置: 低压保护装。 联络新路器设过载长延时、短路短延时保护脱扣器,其他低路车时脱扣器,部分回路设分励脱扣器,这些回路既可以在自动互投变压器过载,又可以在火灾时,切断火灾场所相关非消防设备电源。 电: (低压配电系统采用~220/380V 放射式与树干式相结合 的方3	低压断路器(极限)分断能力要 800 1000 kVA干式变压器,U k=		Fe=_ 1000k\ \$800 k\	Qs = <u>704.84</u> kVar;	(),个工作性	支	№ 11、供电电源:本建筑电源引自市政供电 电压等级: 380 伏。②、10KV变电所设在 变电所与本建筑物距离 米。	原及电压等级:	二级负荷:	乙) 本土 往 页 何 等 敦 万 : ——————————————————————————————————	高档住宅、别墅 12kW~50kW/户	<u></u>		1) 用电指标:	□◇□ 4)井关、插座和照明灯具个回靠近り燃物, 仓则回来取隔热、散热等防火保护措施。□◇□ 四、 负荷等级:	置于2区以外。卫生间、厨房插座采用防溅水型插座。 未封闭阳台及洗衣机应选用防护等级划P54型电源插座。	[] 3)对二次装修要求:户内电源插座与照明应分略配电, 安装在1.8米及以下插座均应采用安全型插座、户内各分支回路导线截面不应小于2.5mgn;卫生间内插座, 电器均应设		4. 年 4. 4. 4. 4. 4. 4. 4. 4. 4. 4. 4. 4. 4.	[] 3)防雷、接地系统; [] 4)电气消防系统;	$\lfloor \sqrt{} \rfloor$ 一、本工在设计包括红线闪旳以卜电气系统; $\lceil \sqrt{} \rceil$?) 动力、照明系统:	设计选	属于 多层 建筑。	本工程位于东莞市, 本栋建筑面积 <u>247.10</u> m 2,该建筑自然层数 <u>为 l</u> 层。 主要为 祠店		《伯安英光叹叶光治》(JGJ20—∠OOO) 	 _√]《智能建筑设计标准》(GB/150314-2006) √]《民用建筑设计通则》(GB50352-2005)	√ 《通用用电设备配电设计规范》(GB50055-2011)	《汽车库,修车库,停车场设计规范》(GB50067-97)]《10kV及以下凌电所设计规范》(GB50053-9	~' N)	[№]《建筑设计防火规范》(GB50016-2006版) [№]《民用建筑电气设计规范》(JGJ16-2008)	《高层民用建筑设计防火规范》(GB5	[√] 4、各市政主管部门对初步设计的审批意见; 「√ 5、本设计主要参照如下规范编制。	② 2、伯太豆坚疾状的上往双川致料;② 3、中华人民共和国现行主要标准及法规;	✓ 一、 汉丁 农 班 :✓ 1、甲方提供的设计任务及设计要求;✓ 1、干,用 6.1. — 在 1.1. 在 2.1. 在 2.		
 ✓ 4、根据国务院签发的《建设工程质量管理条例》 1)本设计文件需经有关部门施工图审查批准后,施工使用; 2)建设方应提供电源等市政原始资料、原始资料必须真实、准确、齐全; 3)由各单位采购的设备、材料,应保证符合设计文件及合同的要求。 4)施工单位必须按照工程设计图纸和施工技术标准施工,不得擅自修改工程设计。施工单位在施工过程中发现设计文件和图纸有差错的,应当及时提出意见和建议。 5)建设工程竣工验收时,必须具备设计单位签署的质量合格文件。 	 ✓ 2、本工程所选设备、材料、必须具有国家级检测中心的检测合格证书(3C认证);必须满足产品相关的国家标准;供电产品、消防产品应具入网许可证。 ▼标准;供电产品、消防产品应具入网许可证。 ✓ 3、为设计方便,所选设备型导仅供参考,招标所确定的设备规格、性能等技术指标,不应低于设计图纸的要求。 所有设备确定厂家后均需建设、施工、设计、监理四方进行技术交底。 	它 凡与施工有关而又未说明之处,参见国家、地方标准图集施工,或与设计院协商解决。		65dBA	以居住、文教机关为主的区域 55dBA 45dBA 4 居住、商业、工业混杂区 60dBA 50dBA	S0dBA 40dBA	食电机房内布	(3)进, 出人防区地下室的动力、照明线路, 应采用电缆. □部照明回路采用R ∨ ∨护套电缆. 电机,房设置 要求:	《近日》2年及15、1、7、1、7、11日日以於改年報8. 《防区的电缆桥架在穿过临空墙、防护密闭隔墙、密闭隔墙时应改穿管壁! 11管敷设并应符合防护密闭要求.	(1)进入人防区的各种电缆(包括动力、照明、通信、网络等)管线和预留备用管,应进行防护密闭或 该归出相 共产用标器原在产业工厂 [2000年]] 13、建筑物景观照明灯具金属构架和灯具的可接近裸露导体及金属软管应接地可靠	不应大于40%;控制电缆不应大于50%。 「▼ 17、封闭式母线外壳及支架应可靠接拗、全长不应少于2处与接数保护导体(PF)相连。	超过线槽内截面的20%,载流导体不宜超过30根;控制和信导线路的电线或电缆的总截面不应超过线槽内截面的50%,电线或电缆根数不限;在电缆托盘上可无间距敷设电缆、电缆总截面积与托盘内横断面的比值,电力电缆	11、同一路径无电磁兼容要求的配电线路,可敷设于同一金属线槽内。线槽内电线或电缆的总截面(包括外护	全长人700不时,四带版20不000不增加与按照体扩1级时段校晶、效信(如果)时风格品外交点编码10、暗敷的塑料导管管壁厚度不应小于2.0mm,明敷或暗敷的金属导管其壁厚不应小于2.0mm。	○、金属线槽(桥架)应可靠接地,不得作为其他设备接地的接续导体,线槽(桥架)全长	φ ·	所有穿过建筑物 伸缩缝 沉降缝 电缆应按国标图集O8D8O0—6/31~33.57、环面圆山即右回眼拓按回眼当治路像 不同士眼不出非佛雷语 人回眼N DF 经共业估计	①、《《中语》《《宋书》《《《《宋书》《《宋书》《《宋书》《《宋书》》()、《《宋祖》《《宋书》(《《宋书》》)(宋祖《宋祖》)(《《宋书》))(宋祖》),《《宋祖》)(《宋祖》)(宋祖》),《宋祖》(宋祖》),《宋祖》(宋祖》),《宋祖》(宋祖》),《宋祖》(宋祖》),《宋祖》(宋祖》),《宋祖》(宋祖》(宋祖》),《宋祖》(宋祖》),《宋祖》(宋祖》(宋祖》(宋祖》(宋祖》),《宋祖》(宋祖》(宋祖》(宋祖》(宋祖》(宋祖》(宋祖》(宋祖》(宋祖》(宋祖》(明敷设阳,应穿有防火保护的金属管或有防火保护的封闭式金属线槽或桥架。 5、敷设在钢筋混凝+现涂棒板内的线缴保护导管最大外径不向大于棒板厚度的1~3、敷设在垫层的线缴保护导管最大%	其做法参见国标图集 08D800-6/85·120·125· [_N /] 4、消防用电设备的配电线略:暗敷时,应穿管并敷设在不燃烧体结构内且保护层厚度不应小于30mm;	电缆井内预留孔洞和线管穿楼板孔洞应采用防火封堵材料封堵。	[√] 1、进线采用电缆穿管埋地暗敷,室外埋①. / 米以下 ,电缆穿墙的防水敒法详见国标图集 08D800-6/126. 「√] 2、申气管线穿过楼板和墙体时 引润周边应采取将封隔音、防火措施,详国标图集 08D800-6/124、125、	格敷设:	近广电衣风住 电升阀	户,采用商压总进线计费,低压分合变参考的计量方式。 	 , 不应大于5s	①用作安全照明电源装置时,不应大于0.725s; ②用作疏散照明电源装置时,不应大于5s;	EPS装置的切换时间应满足下列要求:	EPS的善电池初装容量应保证备用时间不小于90min。	□□八、应急电源装置(EPS):□□1.FPS的编定输出功率不可小于所连接的应急照明有描述效量的1.FPS的编定输出功率不可小于所连接的应急照明有描述效量的1.FPS的通过	[] 8、 消防电梯的对刀与控制电缆、电线应米取防水措施 (电缆、电线与电梯成套定货) [] 9 、设在疏散走道上的防火卷帘应在卷帘的两侧设置启闭装置, 并应具有自动、手动和机械控制功能 (设备与防火卷帘成套提供及安装)	在日后的相似也像开门室上严风里只相似队从文内的张广庆远,相似也像都看闪严风里文内相电话,《设备与消防电梯成套提供及安装》	化苯乙 计阻抗计计图 故葬 电边线 口光光性	○ □ □ □ □ □ □ □ □ □ □ □ □ □ □ □ □ □ □ □	本工程小士 10 KW时电动机米用全压启动方式; 10 KW及以上电动机米用 <u>星二</u> 消防专用设备:消防泵、喷淋泵、消防稳压泵、排烟风机、加压送风机 等设备的过载保社 5 c c c c c c c c c c c c c c c c c c	7 2 0 0 2 0 20	建公由气程由说明

✓ 5、本工程电气设计与建筑物的抗震设防等级相匹配,可以满足抗震规范的要求。
 建筑附属机电设备的基座或连接件应能将设备承受的地震作用全部传递到建筑结构上。建筑结构中,用以固定建筑附属机电设备预埋件、锚固件的部分,应采取加强措施,以承受附属机电设备传给主体结构的地震作用。
 ✓ 6、凡是在本说明序导前打" √ "者为本工程采用条文。

平面图中敷设方式符号说明:

线路敷设方式的标注
SC—— 焊接钢管敷设
SC—— 焊接钢管敷设
MT—— 电线管(钢管)敷设
PC——(推燃) 硬质塑料管敷设
CT—— 电缆桥架敷设
KPC——(聚氯乙烯) 塑料波纹电线管敷设导线敷设部位的标注

MR --CP --TC ---

- 金属线槽敷设 M—— 钩索敷设 - 塑料线槽敷设 CE—— 电缆排管敷设 - 可挠金属电线保护管敷浆 PC—— 阻燃半硬塑料导管敷设 - 直埋敷设 JDG—— 套接紧定式钢管敷设 - 电缆沟敷设 KBG—— 套接扣压式缚壁钢导管敷设

AB—— 沿或跨梁敷设 BC—— 暗敷设在梁内 AC—— 沿或跨柱敷设

WS-WC-

线路沿吊顶或顶板面敷设 WE—— 线路沿墙面明敷暗敷设在顶板内 RS—— 沿屋面敷设 中原设在顶板内 CLC—— 暗敷设在柱内

 AH EMBRES

 AH ALE-应急照明配电箱

 AN (KLE)电点

 AN 电源自动切换箱

 AP 动力配电箱

 APE 应急动力配电箱

 APE 应急动力配电箱

 APE 应急动力配电箱

 AV 电度表指
 II级分类试验 Up≪2.5kV In≫5kA I 板分类试验 Up < 2.5kV limp > 12.5kA 浪涌保护器(SPD)标注说明 配电回路电源编号说明 电力设备的标注方法 — 繪奏選(見下商配。繪奏唱表) — 卷選 作館建築編集編『宝島原時, ##号輯: (-1)、(-2)] — 尊元号 — 蔡号 表示单电源供电, 电源由市电母线引接。 开关及熔断器: 〇一设备型号 C一额定电流 交流系统电源第 🖯 交流系统电源第 🖔 交流系统电源第 Q 相 电源由应急母线引接。 保护和中性共用线 |一 鏊定电流 表示单电源供电 X 清火栓泵S 生活泵Q 潜污泵W 積压泵 捳 盉 网 多年 29 26 23 \Rightarrow ∞ 6 5 36 37 24 16 14 10 9 4 \sim 39 38 35 34 33 32 31 30 28 27 25 22 21 20 19 17 15 13 12 御色 쬶 \otimes ──ADD 用户配线箱 **(B) (** \bigoplus × \oplus \ge \leq **E** \otimes \otimes 7 \otimes \bigcirc \bigotimes (C) □A]] 直流电源箱 防水防尘灯 防爆灯 双售荧光灯 吸顶灯 裸灯头 单售荧光灯 自帶电源事故照明灯(普書电池 连续供电时间不应少于 30min) 花丛 壁灯 n管荧光灯 三管荧光灯 泛光灯 声光控吸项灯 聚光灯 应急照明箱 风机盘管 电动机 发电机组 功率因数表 电度表 断路器箱 电表箱 动力配电箱 照明配电箱 电容自动补偿柜 抽屉式低压开关柜 高压柜 投光灯, 一般符号 信息网络跳线架 功率表 电压表 电流表 按钮箱 控制箱 电源自动转换箱 **逐** 称 是是 55 50 69 89 67 99 65 64 63 62 61 60 59 57 54 53 52 5 49 46 20 76 72 56 45 4 79 75 74 73 71 70 48 47 44 43 78 # 器 東田五劇器 各种 Į -×}- | \$}-1 e)}-2 9 <u>र्</u> ⁶ 直急藏最指示灯(向右)(帶書电池、连续映电时 不应分于30min) 直急藏最指示灯(向左)(帶書电池、连续映电时 不应分于30min) 带开关安全型三孔暗插座(洗衣机插座) 如果设在阳台采用防溅水 带开关安全型三孔暗插座(空调插座)250V 16A 2.5m (红外感应暗开关(加强切) 安全理二、三孔暗插座(燃气报警器插座) 安全型二、三孔暗插座(弱电箱插座) 安全型二、三孔暗插座(厨房插座) 安全型二、三孔暗插座(普通插座) 断路器 双联双控暗开关 安全型三孔暗插座 带开关 (电热水器插座) 安全型二、三孔暗插座(卫生间插座) 带开关安全型三孔暗插座 (冰箱插座) 安全型三孔暗插座(抽油烟机插座) 疏散灯 安全出口标志灯 (帶書电池, 连续供电时间 不应少于30min) 电缆桥架 变压器 隔离开关 红外感应暗开关 单联双控暗开关 单~ 五联单控暗开关 避雷避 电流互感器 电缆沟 熔断器式负荷开关 负荷开关 接触器 带漏电保护器的低压断路器开关 46 (帶蓋电池,连续供电时间 不应少于 30min) 菸

Ⅲ级分类试验 Up≤1.5kV In≥3kA

a-b cxdxLf

a/b

IP54 IP54 IP54 IP54

IP54 IP54 IP54 PEN

PΕ

保护线 中性线

Z

L3 L2 东

 \Box

校 对 CHECKED BY 设计 DESIGNED BY

新 黄冰钦 黄冰钦

建设单位 CLIENT

东莞市望牛墩镇州涡村村民委员会

审核 EXAMINED BY

軍標 周期

专业负责 CHIEF ENGI.

项目负责 CAPTAIN 审定 APPROVED BY

乐能武

DESCRIPTIONS	来暖通风 HVAC	给排火 PLUMBING	结构 STRUCT.	凝 角 ARCHI.		
	SITE PER	GAS (数电	ELEC. AH	会 签 COORDINATION	

EDITION No.	聚 次 1	DRAWING TYPE	图别 电施			ПА		洲涡村曲艺社	MEMBRA PROJECT	子项名称		东莞市望牛墩镇洲涡村	FROMECT
DATE	日期 2014.10	DRAWING No.	图 号 DS-01		电说明			五				寸美丽幸福村居建设	
		1 日期 DATE	PE DRAWING N 1 日期 DATE	电施 图号 PPE DRAWING N 1 日期 DATE	电离 图号 DRAWING NG 1 日期 DATE	· 筑电气强电说明 电施 图 号 PE DRAWING NO 1 日 期 DATE	知电气强电说明 电施 图 号 PE DRAWWIG NA 1 日 期	知电气强电说明 电施 图 号 ORANNIG NO 1 日 期	Na h d a b	· 气强电说明 · 气强电说明 · 向RAMMIG NG · DRAMMIG NG	SOJECT S	a b c b c b c b c b c b c b c b c b c b	

1	
深圳市	

现代城市建筑设计有限公司

SHENZHEN MODERN CITY
ARCHITECTURE DESIGN Co.,Ltd.

国家甲鏡工程後计证专编号: A144010599 INAL ARCHITECTURAL DESIGN LICENSE No.A144010599

01


表示双电源供电, 电源由市电母线引接。

02

表示双电源供电, 电源由应急母线引接。

-0

E.

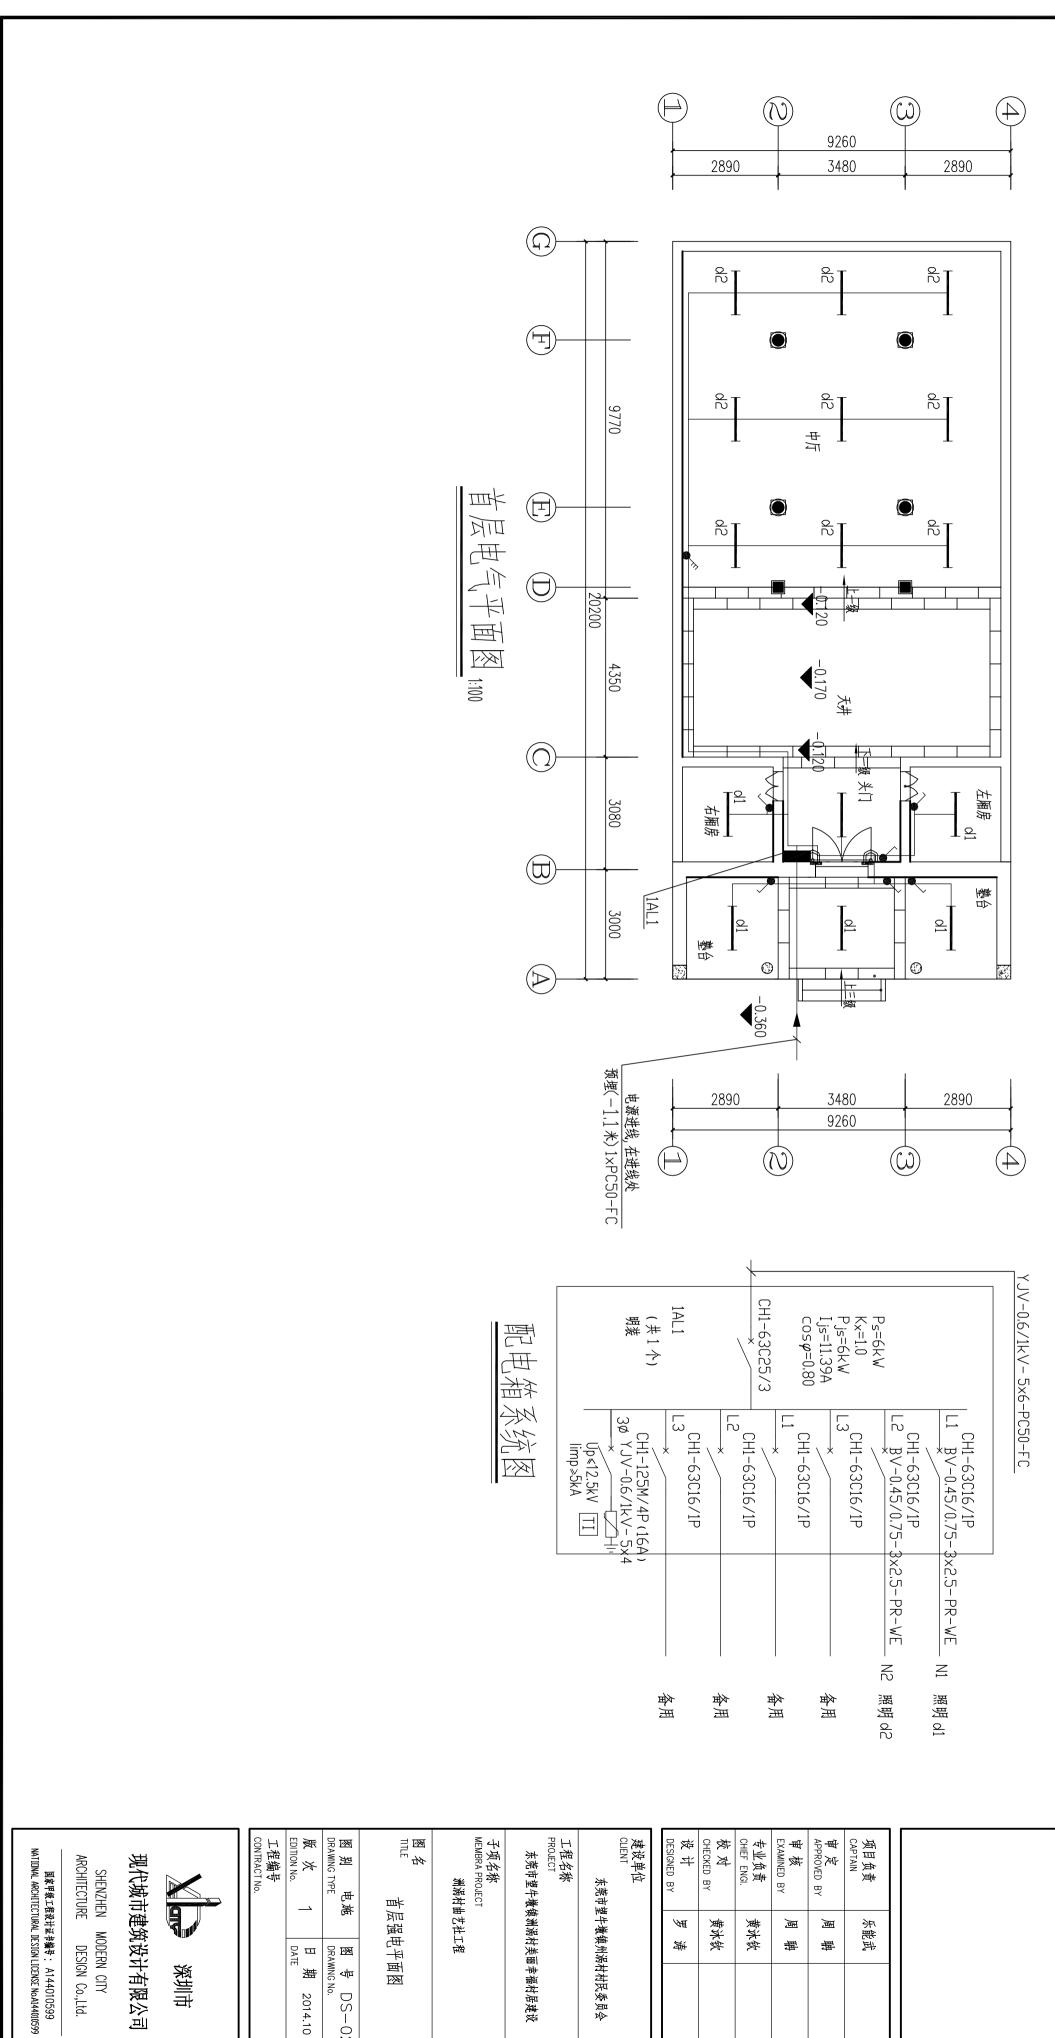

东莞市望牛墩镇州涡村村民委员会

黄冰钦

网

崇

黄冰钦

冊

審

田田

畢

乐能武

洲涡村曲艺社工程

	SITE 图	采暖通风 HVAC
	蒸 GAS	给排水 PLUMBING
ION	弱 电 AUTOAMTION	结构 STRUCT.
	强电 ELEC.	建 筑 ARCHI.
	NATION	COORDINATION

附注 DESCRIPTIONS

首层强	首层强电平面图
别 电施 AWING TYPE	图号 DS-02 DRAWING No.
大 TION No.	日期 2014.10 DATE
程编号 NTRACT No.	
	深圳市
现代城市建筑	现代城市建筑设计有限公司